#### Общество с ограниченной ответственностью «СтройМастер» ПРОЕКТНО-СТРОИТЕЛЬНАЯ КОМПАНИЯ

Адрес: 680000, г. Хабаровск, ул. Тургенева 36, оф. 4, тел./факс: +7-(4212) 474-508 E-mail: Stroy-master.dv@mail.ru ИНН 2723161148, КПП 272101001, ОГРН 1132723003027, р/с 407 028 100 700 000 258 84 к/с 301 018 106 000 000 006 08, БИК 040813608, Дальневосточный банк ПАО Сбербанк г. Хабаровск

# Модернизация Приморской ГРЭС для увеличения проектного числа часов использования установленной мощности до 6500 часов. Санитарно-бытовой корпус

РАБОЧАЯ ДОКУМЕНТАЦИЯ

Раздел «Архитектурные решения»

05/2022-AP.3

#### Общество с ограниченной ответственностью «СтройМастер» ПРОЕКТНО-СТРОИТЕЛЬНАЯ КОМПАНИЯ

Адрес: 680000, г. Хабаровск, ул. Тургенева 36, оф. 4, тел./факс: +7-(4212) 474-508 E-mail: Stroy-master.dv@mail.ru ИНН 2723161148, КПП 272101001, ОГРН 1132723003027, р/с 407 028 100 700 000 258 84 к/с 301 018 106 000 000 006 08, БИК 040813608, Дальневосточный банк ПАО Сбербанк г. Хабаровск

# Модернизация Приморской ГРЭС для увеличения проектного числа часов использования установленной мощности до 6500 часов. Санитарно-бытовой корпус

## РАБОЧАЯ ДОКУМЕНТАЦИЯ

Раздел «Архитектурные решения»

05/2022-AP.3



## Ведомость чертежей основного комплекта АР

Лист	Наименование	Примечание
1	Общие данные	
2	Фасады в осях А-Г, Г-А, 1-11, 11-1. Цветовое решение фасадов	
3	План этажа на отм. 0,000	
4	Отделочный план этажа	
5	План кровли. Разрез 1-1	
6	Ведомость отделки помещений	
7	Спецификация элементов заполнения проемов. Экспликация полов	

## Ведомость ссылочных и прилагаемых документов

Обозначение	Наименование	Примечание
ГОСТ 30970 – 2014	Блоки дверные из поливинилхлоридных профилей.Технические условия	
ГОСТ 30674-99	Блоки оконные из поливинилхлоридных профилей. Технические условия	
ГОСТ 23166-99	Блоки оконные. Общие технические условия	
ГОСТ 18108-80	Линолеум поливинилхлоридный на теплозвукоизолирующей основе	

Технические решения, принятые в рабочих чертежах, соответствуют требованиям экологических, санитарно-гигиенических, противопожарных и других норм, действующих на территории Российской Федерации, и обеспечивают безопасную для жизни и здоровья людей эксплуатацию объекта при соблюдении предусмотренных чертежами мероприятий.

Проект выполнен в соответствии с заданием на проектирование и требованиями Федерального закона №384-ФЗ от 30.12.2009

Главный инженер проекта

Гембаровский Е.О.

tel

/

## Общие данные

За относительную отметку 0,000 принята отметка чистого пола первого этажа Уровень ответственности сооружения – II (нормальный). Категория сооружения по пожароопасности – Д (пониженная). Степень огнестойкости объекта – IV. Класс конструктивной пожароопасности – С1. Функциональная пожарная опасность здания: Ф3.2 Высота помещений по внутреннему обмеру: 2,3 м. Размеры в плане 18,0 х 25,0 м. Общая площадь здания – 437,2 м2 Строительный объем здания – 2006,5 м3 Площадь застройки – 474,3 м2

Здание модульное, с наружным расположением ограждающих (теплоизолирующих) конструкций.

Модуль здания состоит из укрупненных сборочных элементов- панелей основания, панелей перекрытия, панелей покрытия, колонн, ферм, прогонов, элементов пространственной жесткости.

Элементы модуля здания закрепляются между собой на болтовом соединении. Стеновые сэндвич-панели закрепляются к элементам модуля каркаса самонарезающими винтами.

Наружные стены – сэндвич-панели толщиной 150 мм с утеплителем на основе базальтового волокна. Кровля двускатная состоит из ферм, прогонов.

Перегородки из сэндвич-панелей 100 мм с отделкой согласно проектным решениям.

Окна – из поливинилхлоридных профилей морозостойкого исполнения с двухкамерным стеклопакетом ГОСТ

30674-99; внутренние откосы пластиковые; в комплект поставки должны быть включены

подоконные доски из ПВХ; цвет подоконных досок – белый.

Двери наружные – стальные утепленные индивидуального исполнения.

Двери внутренние – ПВХ. В комплекте с дверьми наличники, доборы, плинтус и прочие декоративные

элементы. Все двери должны быть укомплектованы замками.


Наружные двери оборудованы приборами для самозакрывания и уплотнителями.


Монтажные зазоры при установке дверных и оконных коробок заполнить монтажной пеной; при

установке противопожарных дверей использовать противопожарную пену.


Цветовое решение фасадов здания принято в соответствии с техническим заданием. Цвета использованы по каталогу RAL CLASSIC.

						05/2022-AP.3				
						Модернизация Приморской ГРЭС для увеличения проектного числа часов использования установленной мощности до 6500 часов				
Изм.	Кол.уч.	Лист	№док	Подп.	Дата					
Разра	δοπαл	Дрозд	ова	(a)	03.22		Стадия	Стадия Лист Лис Р 1		
Прове	DUA	Кузьм	ина	Kul	03.22	Санитарно - бытовой комплекс	Р			
Н.конп	.контр. Ашихмин		1UH	fun	03.22					
ГИП		Гемба	оовский	test	03.22	Общие данные	000	О "СТРОЙМ	IACTEP"	

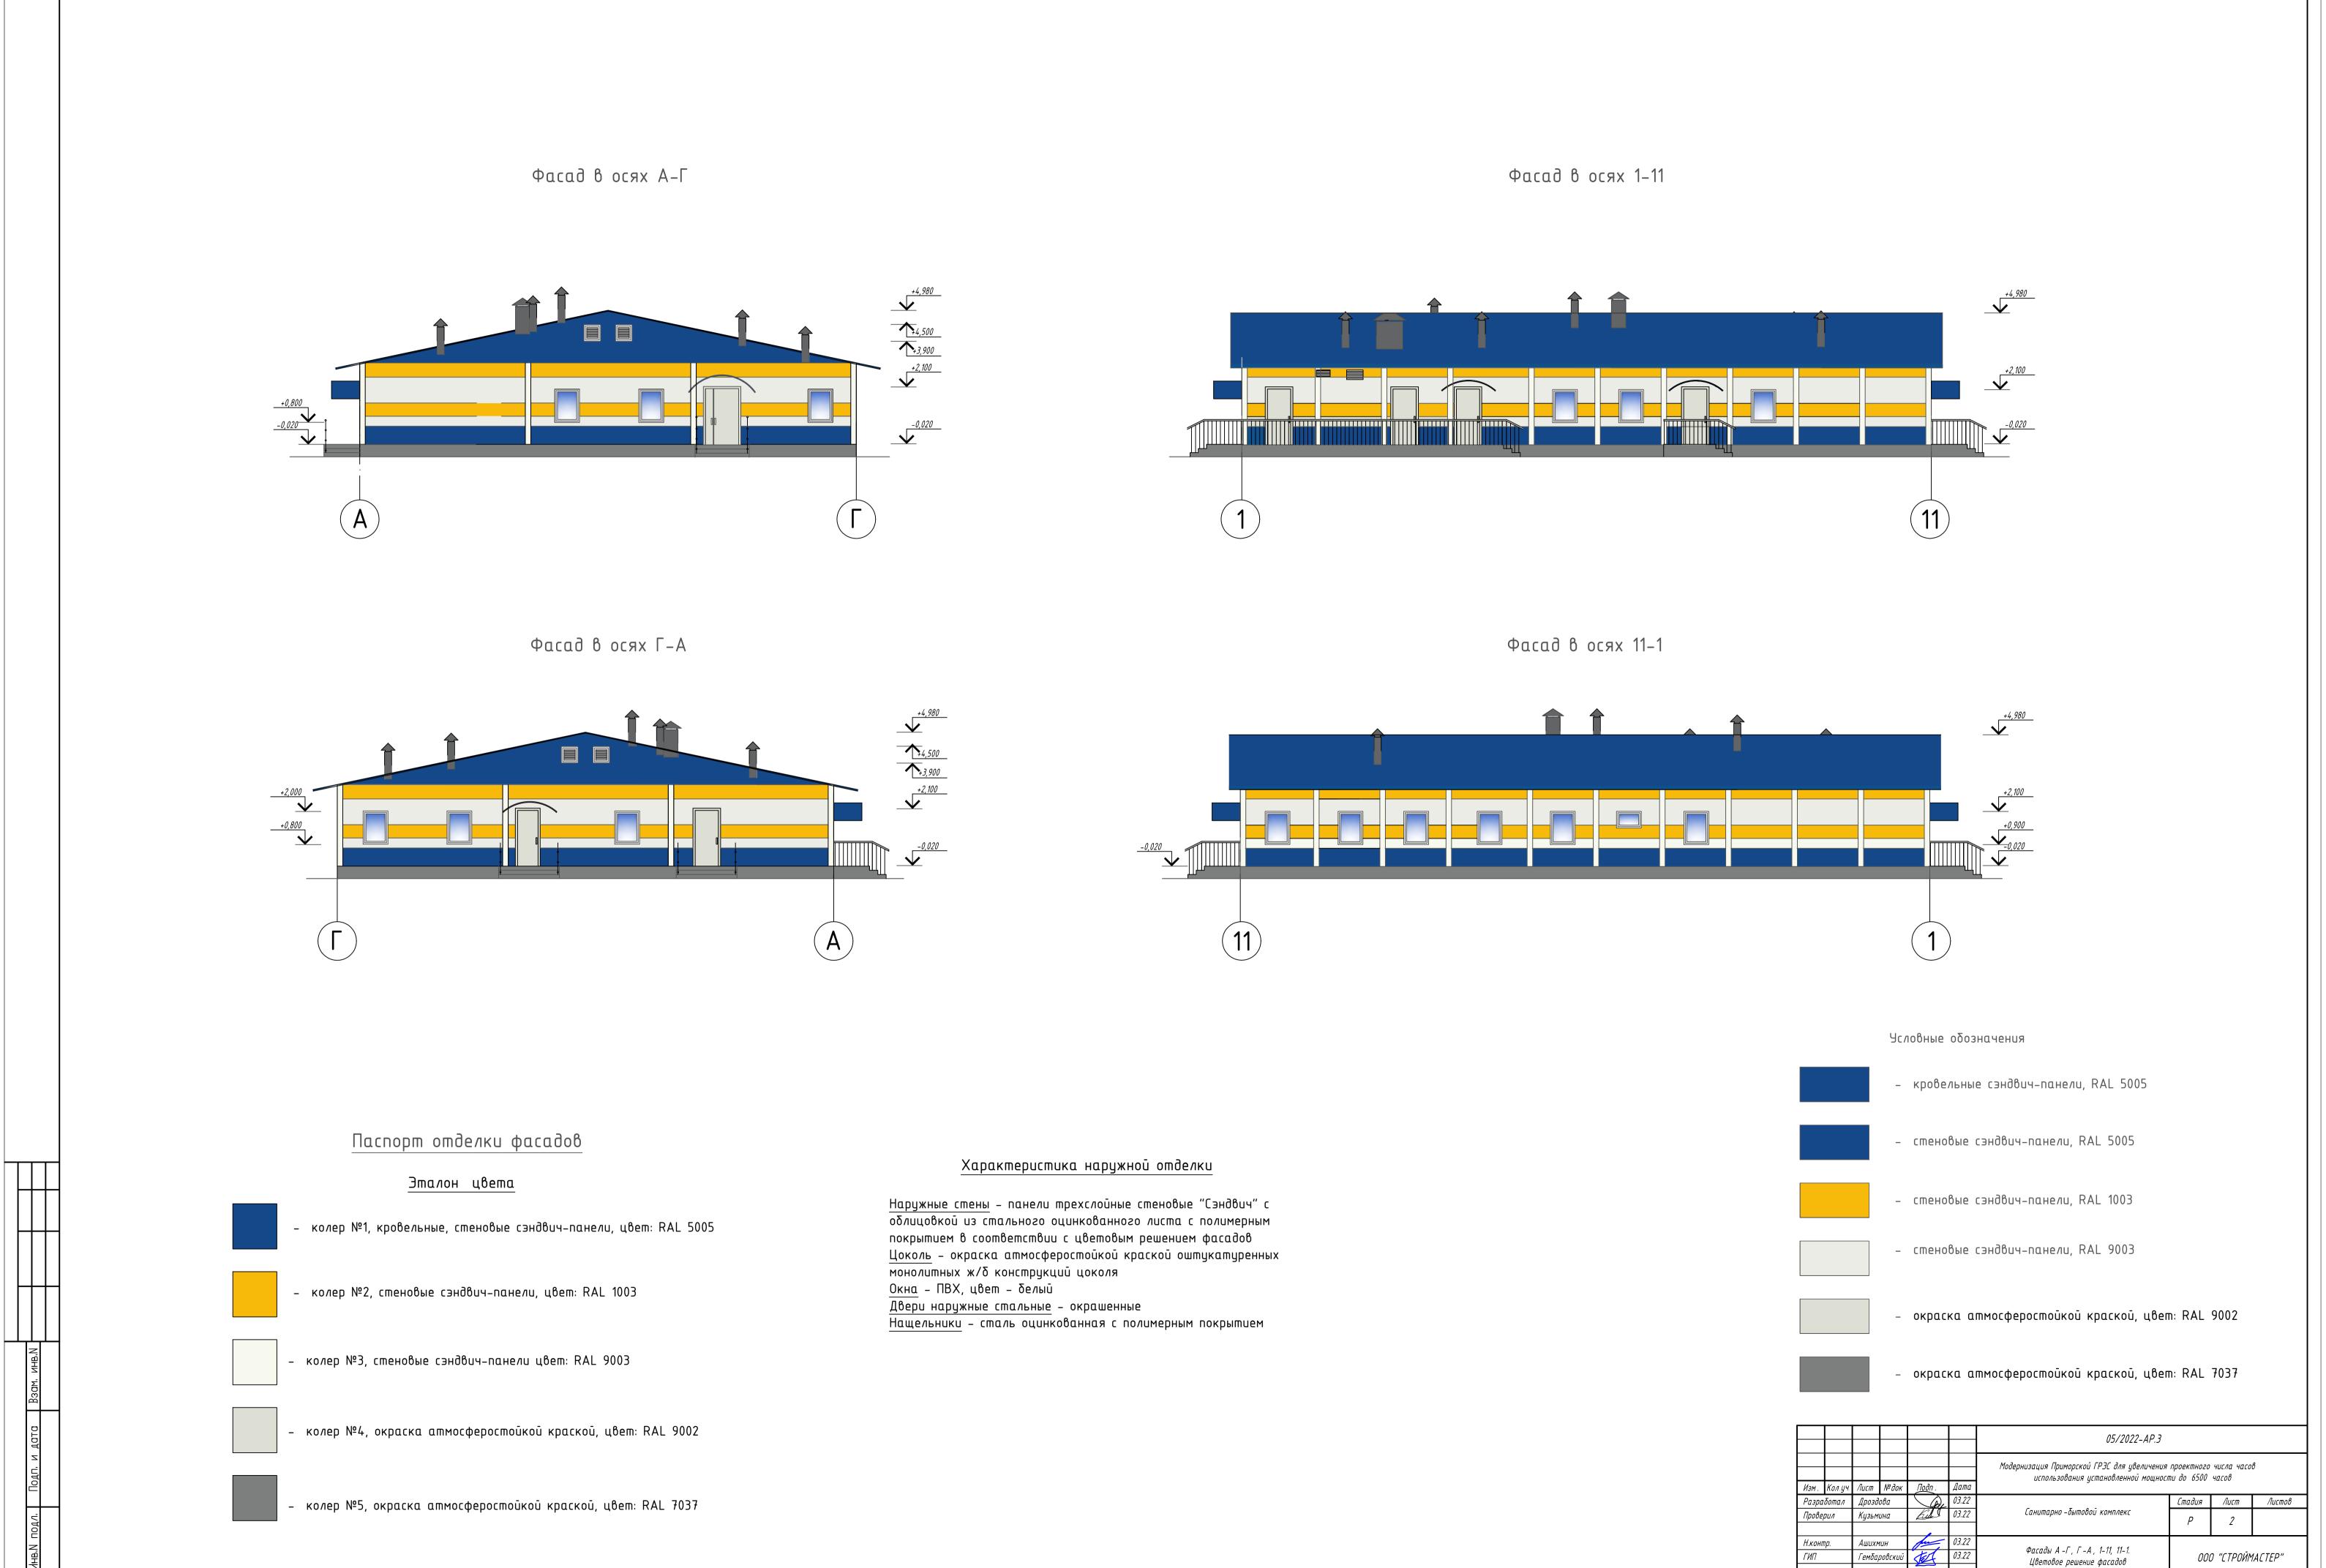

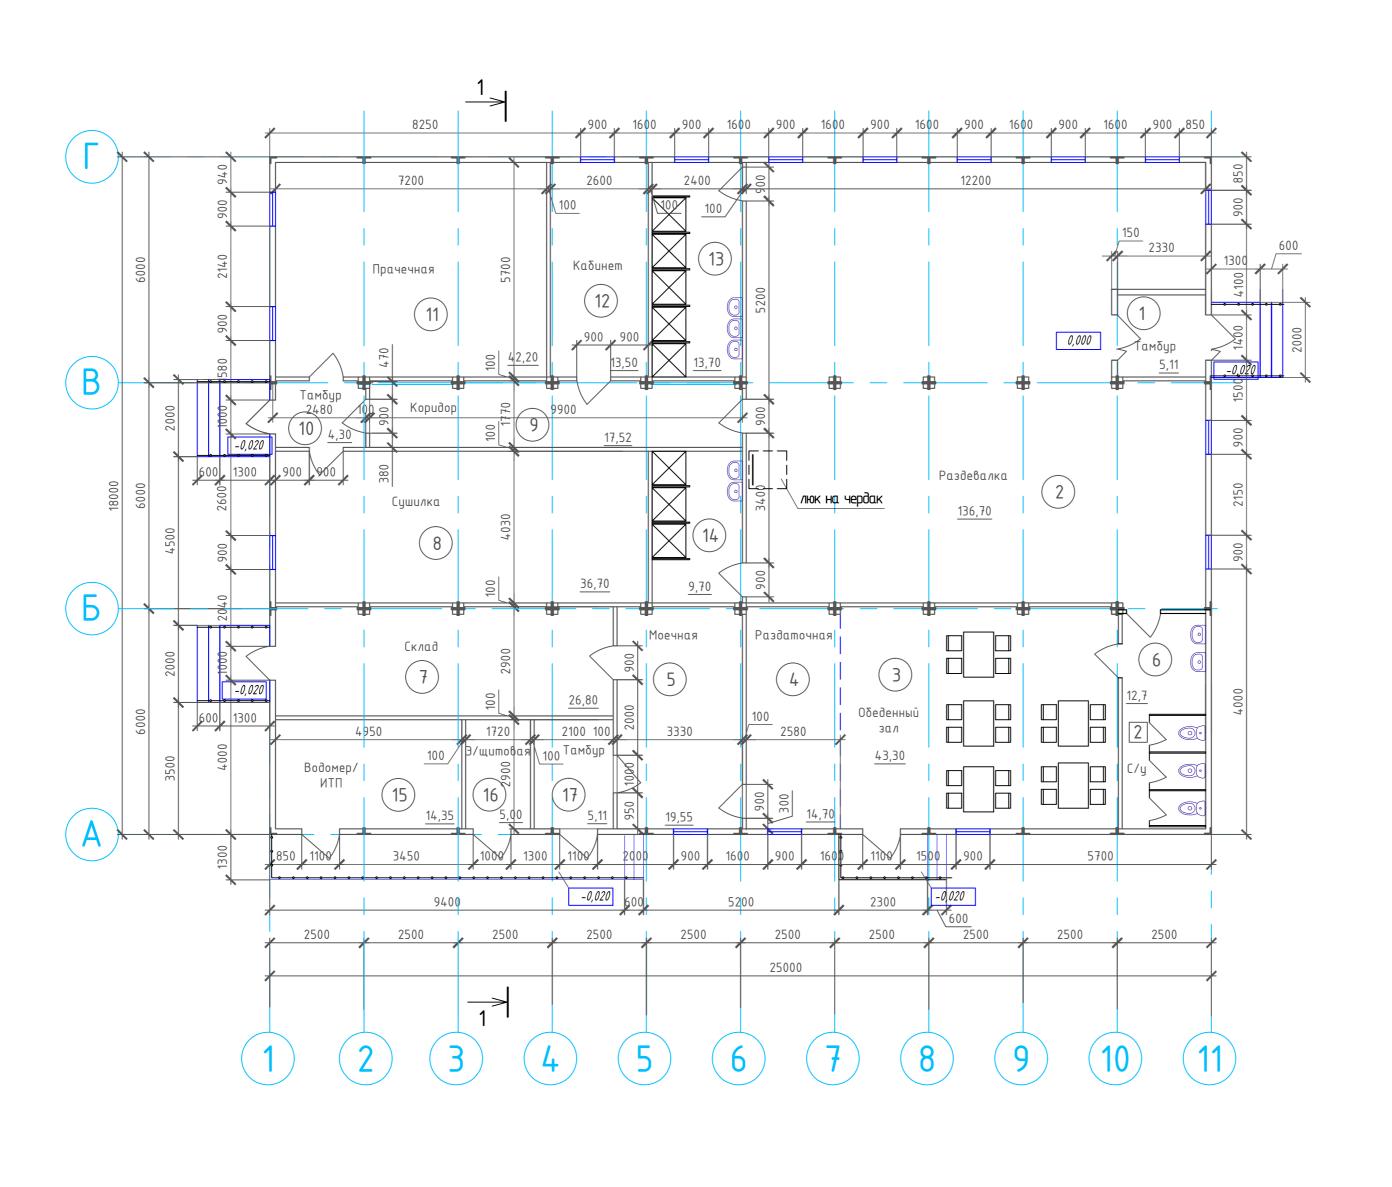

				-							
						05/2022-AP.3					
						Модернизация Приморской ГРЭС для увеличения проектного числа часов использования установленной мощности до 6500 часов			β		
Изм.	Кол.уч.	Лист	№док	Подп.	Дата	,					
Разра	ιδοπαл	Дрозд	ова	(a)	03.22		Стадия Лист Лист		Λυстов		
Прове	Проверил Кузьми		ина	Blue	03.22	Санитарно – бытовой комплекс	Р	7			
							,	,			
Н.коні	тр.	Ашихм	1UH	fu	03.22						
ГИП		Гембаровский		Гембаровский 🕏		tel	03.22	План на отм. 0,000	OOO "CTPOЙMACTEP"		
				}							

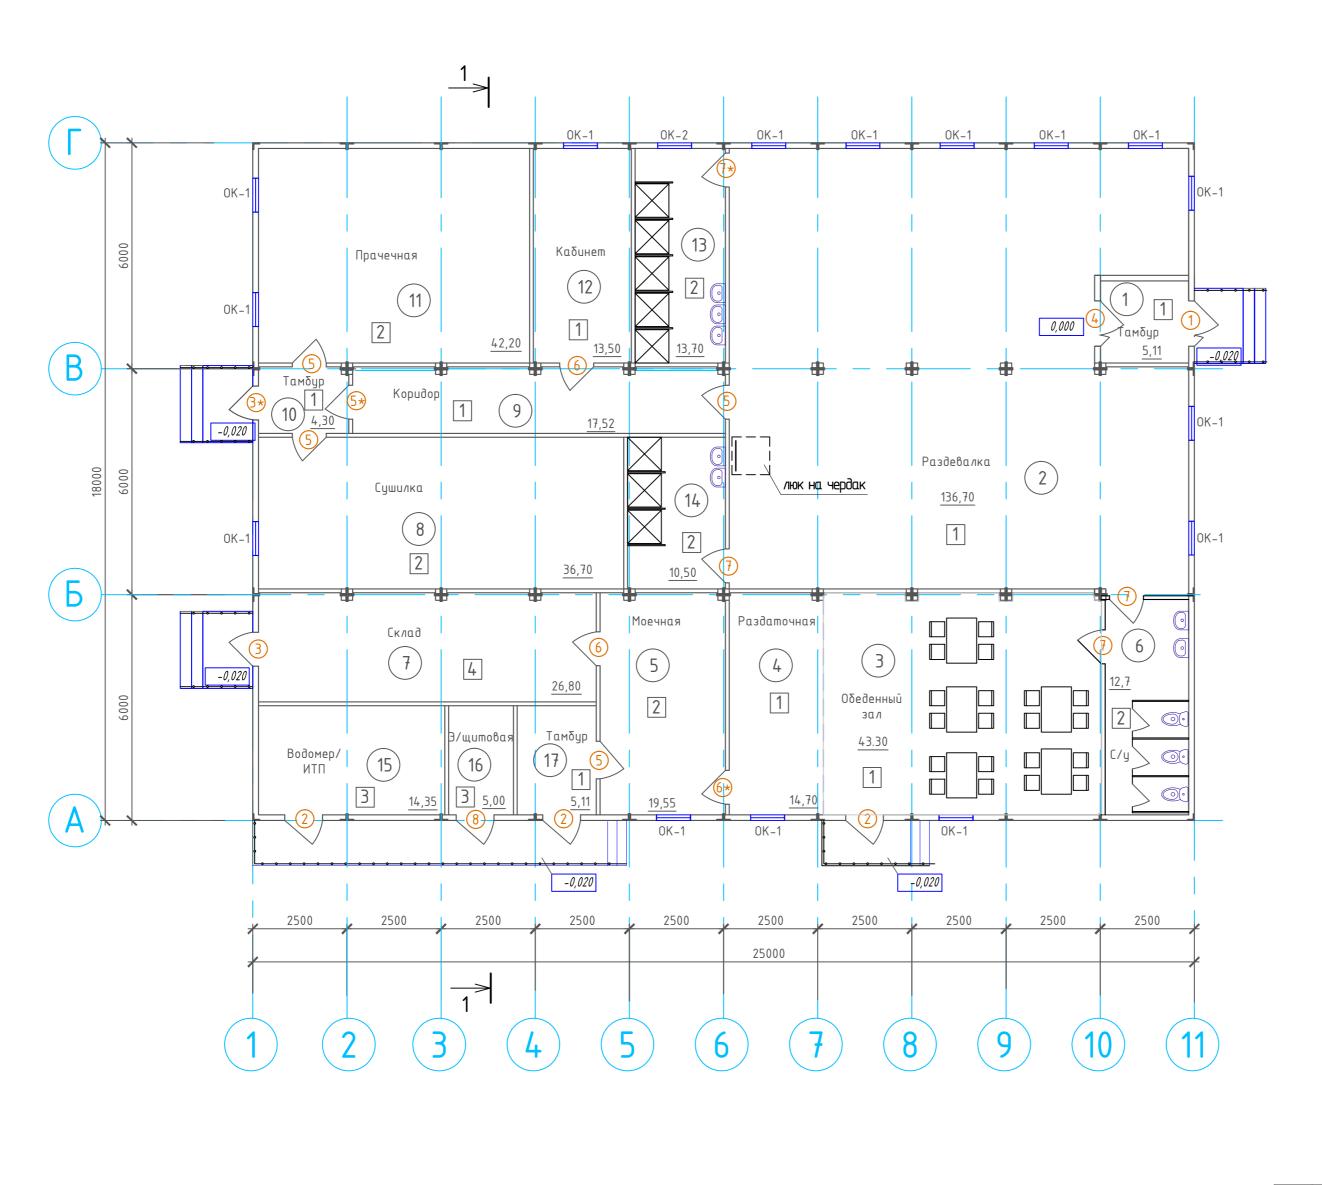

## Условные обозначения


1 - номер помещения по плану

(1) – марка двери

ОК-1 - марка оконного блока

- mun no/la

						05/2022-AP.3			
	Кол.уч.	Лист	№док	<u>По</u> дп .	Дата	Модернизация Приморской ГРЭС для увеличения проектного числа чо использования установленной мощности до 6500 часов			β
1.	NU11.97.	/IULIII	N-UUK	110011.	дити				
зра	δοπαл	Дроздова		(a)	03.22		Стадия	Лист	Λυςποβ
веј	DUA	Кузьмина		Elec	03.22	Санитарно – бытовой комплекс	P	/,	
							,	7	
онтр.		Ашихмин		fu	03.22				
7		Гембаровский		tell	03.22	Отделочный план на отм. 0,000	000	О "СТРОЙМ	IACTEP"

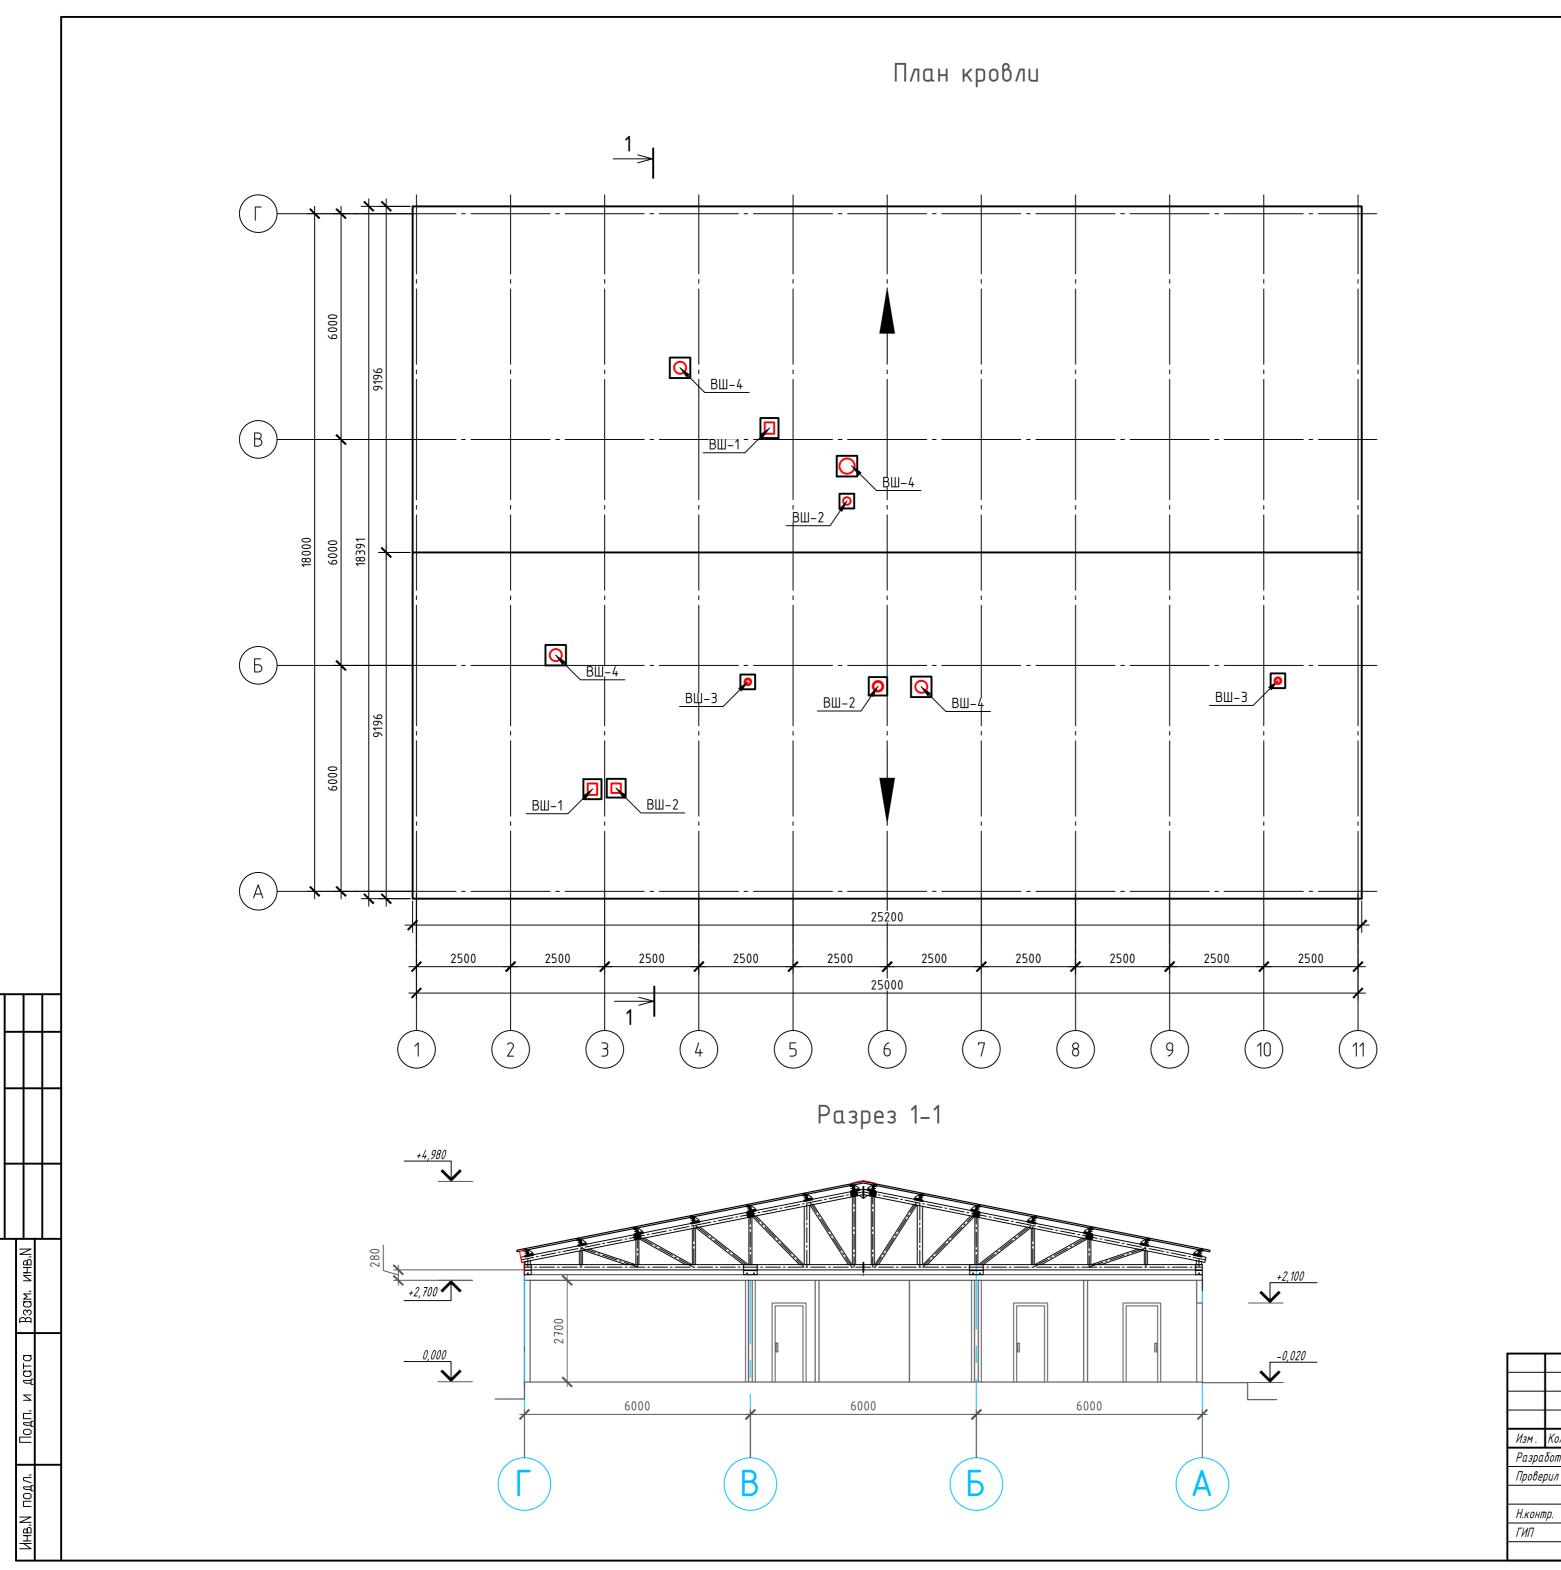

						05/2022-AP.3				
						Модернизация Приморской ГРЭС для увеличения проектного числа часов использования установленной мощности до 6500 часов			В	
Изм.	Кол.уч.	Лист	№док	Подп.	Дата	Generalism generalisms no que en constitue de constitue de constitue de constitue de constitue de constitue de				
Разра	δοπαл	Дрозд	ова	(B)	03.22		Стадия Лист Листо		Листов	
Прове	рил	Кузьм	υнα	Elec	03.22	Санитарно -бытовой комплекс				
							'			
Н.коні	пр.	Ашихм	1UH	fun	03.22		· ·			
ГИП		Гембаровский		test	03.22	План кровли. Разрез 1-1	00	О "СТРОЙМ	1ACTEP"	

### Ведомость отделки помещений Потолок Стены, перегородки, колонны Полы Номер Наименование Площадь, Примечание помеще Площадь, м² Площадь, м² помещения Вид отделки Вид отделки Вид отделки ния Тамбур, раздевалка, Стены, перегородки – Без отделки, цвет – 238,55 Линолеум полукоммерческий коридор без отделки (RAL9003) δелыū (RAL9003) 22,50 Колонны – облицевать профлистом, цвет RAL9003 Обеденный зал, Стены, перегородки – раздаточная без отделки (RAL9003) Колонны – облицевать профлистом, 7,56 цвет RAL9003 Стены, перегородки – 12 Кабинет без отделки (RAL9003) 5,6,11, Моечная, прачечная, Облицевать ГКЛВ в 1 слой (по серии Плитка керамическая ПВХ панели, цвет – белый 139,02 135,35 1.073.9-2.00.1, тип облицовки С623). 13,14 санузел, душевая напольная (с нескользящей Отделка керамической плиткой поверхностью) глазурованной на высоту 1,8 м от Выше без отделки – RAL 9003 3,80 Колонны – облицевать профлистом, цвет RAL9003 Без отделки, цвет – Сушилка Стены, перегородки – δелый (RAL9003) без отделки (RAL9003) Склад 26,8 Лист оцинкованный (с нескользящей поверхностью) 5,70 Колонны – облицевать профлистом, цвет RAL9003 15,16 Водомерный Бетон обеспыленный 19,35 узел/ИТП, электрощитовая

## Примечание:


в том числе облицовка колонн с последующей отделкой

						05/2022-AP.3				
						Модернизация Приморской ГРЭС для увеличения проектного числа часов использования установленной мощности до 6500 часов				
Изм.	Кол.уч.	Лист	№док	Подп.	Дата					
Разра	ιδοπαл	Дрозд	ова	(a)	03.22		Стадия Лист Листов			
Прове	рил	Кузьм	ина	Kile	03.22	Санитарно -бытовой комплекс	P 6			
Н.коні	тр.	Ашихм		fun-	03.22 03.22	Ведомость отделки помещений.				
ГИП		Гембаровский		Jes	03.22	реоблость отоелка полещенай.	000	Э "СТРОЙ!	1ALTEP"	

# Спецификация элементов заполнения проемов

Марка, поз.         Обозначение         Наименование         Кол-во, шт         Масса ед.,кг           Оконные блоки         ОП 1200-900 ПО         16	Примечание см. т.у.
OK-1       ОП 1200-900 ПО       16         OK-2       ГОСТ 30674-99       ОП 600-900 О       1         ОИ-1       Индивидуальная       600-600       4         Дверные блоки наружные стальные       1       ДСН А Дп Прг Н М2 2100-1400       1	
ОК-2 ГОСТ 30674-99 ОП 600-900 О 1 ОИ-1 Индивидуальная 600-600 4  Дверные блоки наружные стальные 1 ДСН А Дп Прг Н М2 2100-1400 1	
ОК-2 ОК-2 ОК 00-200 О 1 ОИ-1 Индивидуальная 600-600 4  Дверные блоки наружные стальные  ДСН А Дп Прг Н М2 2100-1400 1	см. m.y.nn.5
Дверные блоки наружные стальные  ДСН А Дп Прг Н М2 2100-1400 1	см. m.y.nn.5
1 ДСН А Дп Прг Н М2 2100-1400 1	
1 ДСН А Дп Прг Н М2 2100-1400 1	
2 FOST 24472 2046	
2 ГОСТ 31173-2016 ДСН A On Прг Пр Н M2 2100-1100 3	см. т.у.
ДСН А On Прг Пр Н M2 2100-1000 1	nn.2,3
3* ДСН А On Прг /I Н M2 2100-1000 1	
Дверные блоки внутренние	
4 ДПВ Т ГПДВ 2100х1400 1	см. т.у.пп.2,4
5 ДПВ Т ГП П <sub>Р</sub> 2100х900 4	
5* ГОСТ 30970-2014 ДПВ Т ГП /J 2100×1000 1	см. т.у.
б ДПВ Г ПП <sub>Р</sub> 2100х900 2	n.2
6* ДПВ Г ПЛ 2100х900 1	
7 ДПВ С ГППр 2100х900 3	для санузлов
7* ДПВ С ГП/1 2100х900 1	U/18 CUHY3/100
Дверные блоки и люки противопожарные	
8 ГОСТ Р 57327-2016 ДПС 01 Пр 2100-1000 EI30 1	
9 ГОСТ Р 57327-2016 /ЛПМ-1 (1000x1000 с крышкой) EI30 1	люк на чердак

## Схемы оконных блоков

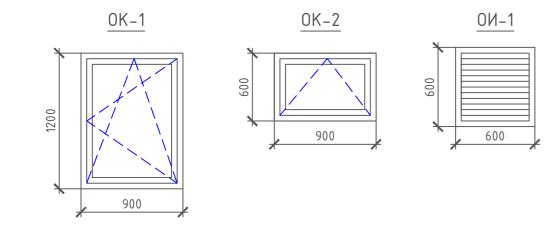

### Технические указания:

- 1. Оконные блоки ПВХ (цвет-белый), с двухкамерным стеклопакетом, поворотно-откидного открывания Вид оконных блоков дан с фасадов. Все открывающиеся створки открываются внутрь помещений. 2. В маркировке оконных, дверных блоков даны размеры изделий. Размеры строительных проемов
- уточняются согласно узлов креплений блоков к конструкциям с учетом конструкции монтажных швов.
- 3. Двери наружные стальные утепленные, с уплотнениями в притворах, окрашенные, с устройством для самозакрывания. 4. Дверной блок ПВХ с порогом, уплотнениями в притворах, оборудованные доводчиком.
- 5. Для проветривания подкровельного пространства с торцов здания выполнить установку жалюзийных решеток

## Экспликация полов

Nº ⊓om.	Tun no/1a	Схема пола или тип пола по серии	Данные элементов пола (наименование, толщина, основание и др.), мм	Площадь, м <sup>2</sup>
1-4,9,10,12,17	1		1.Линолеум на теплоизолирующей подоснове по ГОСТ18108-80 -2 мм; 2.Сборная сэндвич-панель	238,55
5,6,8,11,13,14	2		1.Плитка керамическая напольная —8 мм; 2.ЦСП 2 слоя — 20 мм; 3. Самоклеющаяся гидроизоляция "ТЕХНОНИКОЛЬ" 4. Сборная сэндвич-панель	135,35
15, 16	3		1.Полимерное покрытие Элакор ПУ 2.Цементно-песчаная стяжка армированная сеткой ВР1 4x100x100мм — 60 мм; 3. Пленка пароизоляционная 4. Сборная сэндвич-панель	19,35
7	4		1.Лист оцинкованный (с нескользящей поверхностью) 2. Сборная сэндвич-панель	26,8

						05/2022-AP.3			
						Модернизация Приморской ГРЭС для увеличения проектного числа часов использования установленной мощности до 6500 часов			β
Изм.	Кол.уч.	Лист	№док	Подп.	Дата	использования установленной мощности во 6500 часов			
Разрі	αδοπαл	Дрозд	ова	(a)	03.22		Стадия Лист Листов		Листов
Прові	ерил	Кузьм	ина	Kill	03.22	Санитарно -бытовой комплекс	P 7		
Н.кон	ישט.	Ашихм	1UH	fu	03.22				
ГИП	<u> </u>		THE STATE OF THE S	03.22	Спецификация элементов заполнения проемов. Экспликация полов	000 "СТРОЙМАСТЕР"			