#### Общество с ограниченной ответственностью «АР групп»

620144, Свердловская Область, г. Екатеринбург, ул. Московская, строение 287, офис 209 ОГРН 1126685021638 ИНН 6685014595 КПП 667901001 ar.grupp67@gmail.com Тел. +7 (912)284 48 80

### СОЮЗ САМОРЕГУЛИРУЕМАЯ ОРГАНИЗАЦИЯ «РЕГИОНАЛЬНАЯ ПРОЕКТНАЯ АССОЦИАЦИЯ» (СРО-П-144-03032010) дата регистрации 14.06.2013, рег. № П-144-006685014595-0256

Заказчик: ООО «Мелиор Групп»

Договор №: ПР-05/2023 от 26.05.2023 г.

# «КОМПЛЕКС ПО ОБРАЩЕНИЮ С ТКО, РАСПОЛОЖЕННЫЙ В ОМСКОЙ ОБЛАСТИ, Р-Н ТАРСКИЙ И ПРЕДНАЗНАЧЕННЫЙ ДЛЯ ОБРАБОТКИ, УТИЛИЗАЦИИ И РАЗМЕЩЕНИЯ ОТХОДОВ»

#### ПРОЕКТНАЯ ДОКУМЕНТАЦИЯ

Раздел ПД №4. Конструктивные решения Часть 4

102-280623-КР4

**Tom 5/4** 

#### Общество с ограниченной ответственностью «АР групп»

620144, Свердловская Область, г. Екатеринбург, ул. Московская, строение 287, офис 209 ОГРН 1126685021638 ИНН 6685014595 КПП 667901001 ar.grupp67@gmail.com Тел. +7 (912)284 48 80

## СОЮЗ САМОРЕГУЛИРУЕМАЯ ОРГАНИЗАЦИЯ «РЕГИОНАЛЬНАЯ ПРОЕКТНАЯ АССОЦИАЦИЯ» (СРО-П-144-03032010) дата регистрации 14.06.2013, рег. № П-144-006685014595-0256

Заказчик: ООО «Мелиор Групп»

Договор №: ПР-05/2023 от 26.05.2023 г.

## «КОМПЛЕКС ПО ОБРАЩЕНИЮ С ТКО, РАСПОЛОЖЕННЫЙ В ОМСКОЙ ОБЛАСТИ, Р-Н ТАРСКИЙ И ПРЕДНАЗНАЧЕННЫЙ ДЛЯ ОБРАБОТКИ, УТИЛИЗАЦИИ И РАЗМЕЩЕНИЯ ОТХОДОВ»

#### ПРОЕКТНАЯ ДОКУМЕНТАЦИЯ

#### Раздел ПД №4. Конструктивные решения Часть 4

102-280623-КР4

Tom 5/4

директор	к.ю. мальцев
Главный инженер проекта	Т.А. Рыбакова

#### Содержание тома

Обозначение	Наименование	Примечание
102-280623-KP4-C	Содержание тома	1
102-280623-KP4.1	Склад реагентов	18
102-280623-KP4.2	Склад ВМР	13
102-280623-КР4.3	Общеплощадочные сооружения	20


Взам. Инв. №									
Подп. и дата					Γ				
100	Изм.	Кол.уч.	Лист	№ док.	Подпись	Дата	102-280623-	-KP4-C	
<i>J</i> 7.	ГИП	-	Рыбак				«Комплекс по обращению с ТКО,	Стадия Лист	Листов
Инв. № подл.	Выпо	лнил	Рыбакс Мальце				расположенный в Омской области, р-н Тарский и предназначенный для обработки, утилизации и размещения отходов»	П 1 000 «AP 2	1 групп»

			Согласовано:	одано:	
Инв. И подл.	Подпись и дата	Взам.инв.N			
				Графическая часть 102-28062023-КР4.1	


#### Ведомость чертежей

Лист	Наименование	Примечание
1	Ведомость чертежей	
2	План на отм. ±0,000	
3	Разрез 1-1	
4	Узлы наружного утепления	
5	Инженерно-геологический разрез со схемой расположения фундаментов	
6	Схема расположения фундаментов	
7	Схема расположения фундаментов , разрез 1–1, узел 1	
8	Схема пола	
9	Схема расположения монолитного покрытия	
10	Схема кровли	
11	Схема расположения монолитных конструкций входных групп	
12	Монолитные конструкции входных групп. Разрезы 1-1; 2-2	
13	Схема расположения элементов кровли	
14	Схема расположения элементов кровли. Разрез 1-1	
15	Схема расположения элементов кровли. Разрез 2–2, 3–3	
16	Схема расположения элементов кровли. Разрез 4-4, 5-5	
17	Схема расположения элементов кровли. Разрез 8–8, 9–9	

							10	2-28062	2023-KP4.1
						Комплекс по обращению с ТКО, расположенный		•	•
Изм.	Кол.	Лист	Nдокум.	Подпись	Дата	предназначенный для обработки, утилиз	вации и раз	мещения о	тходов
ГИП		Рыба	кова				Стадия	Лист	Листов
Испол	ЛН.	Рыбаі	кова			Склад реагентов	П	1	17
Н. ко	нтр.	Маль	цев				11	1	17
						Ведомость чертежей	00	00 "AP-г <sub>і</sub>	oynn"

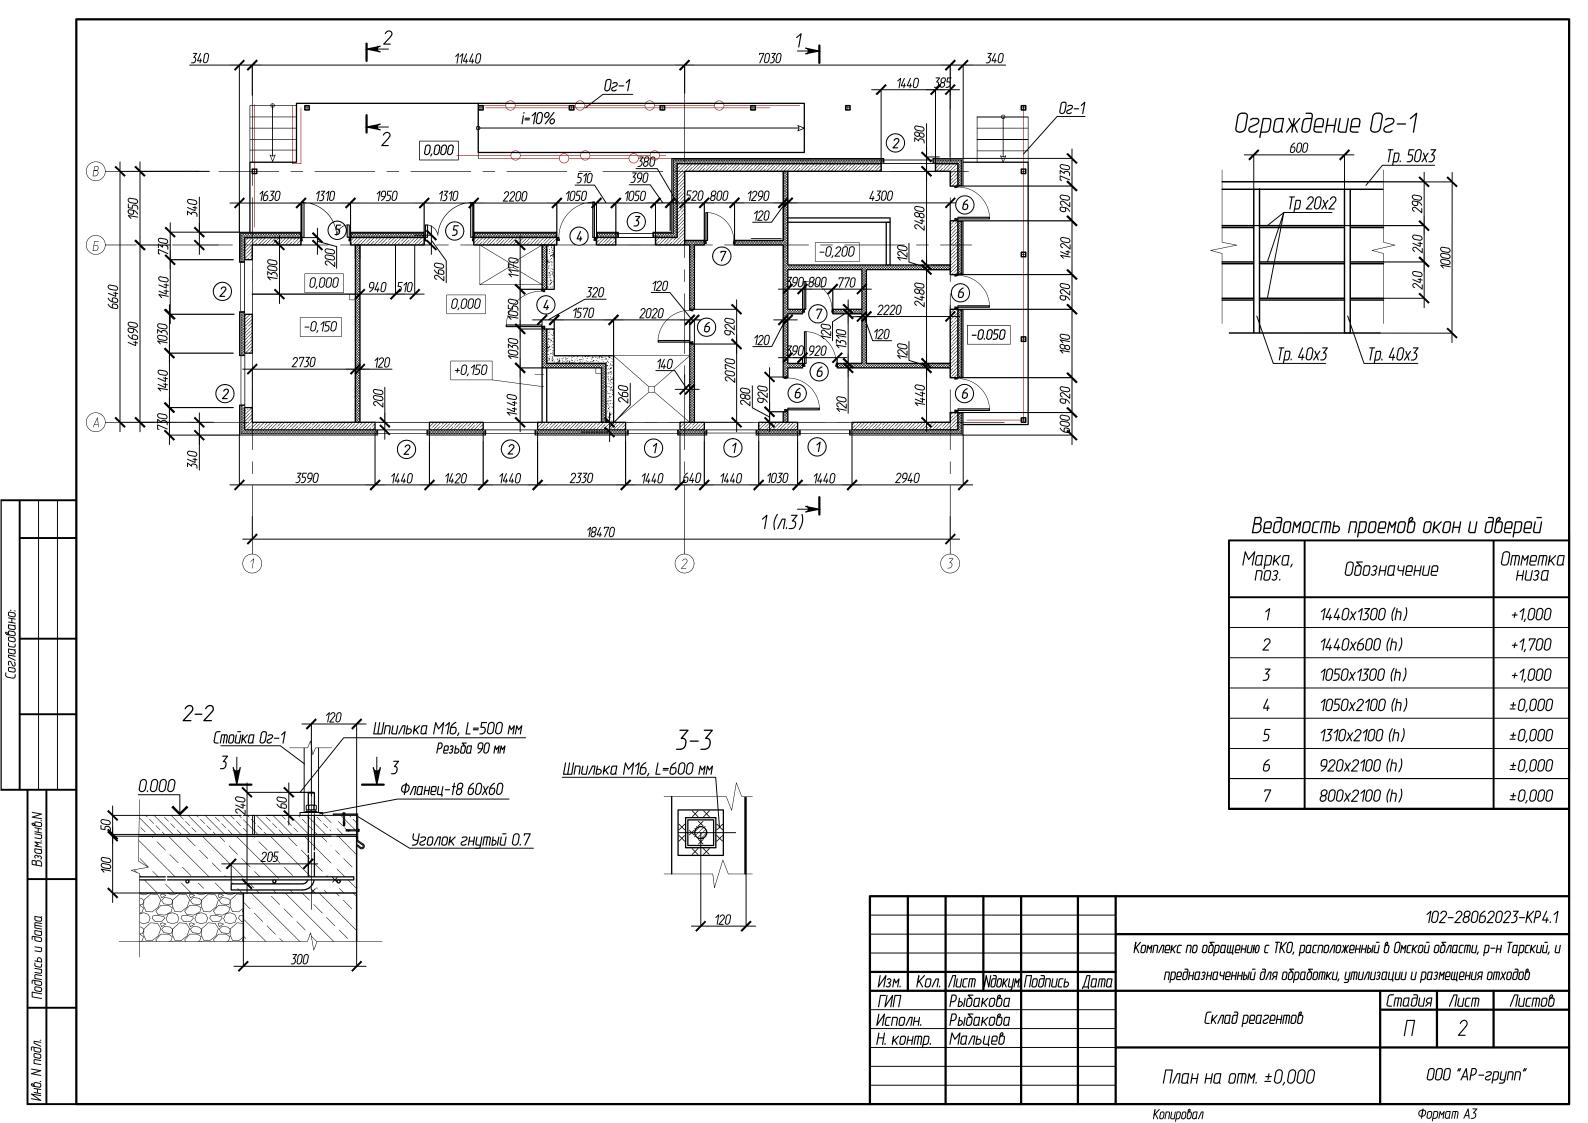


#### Разрез 1-1/Лист 2/

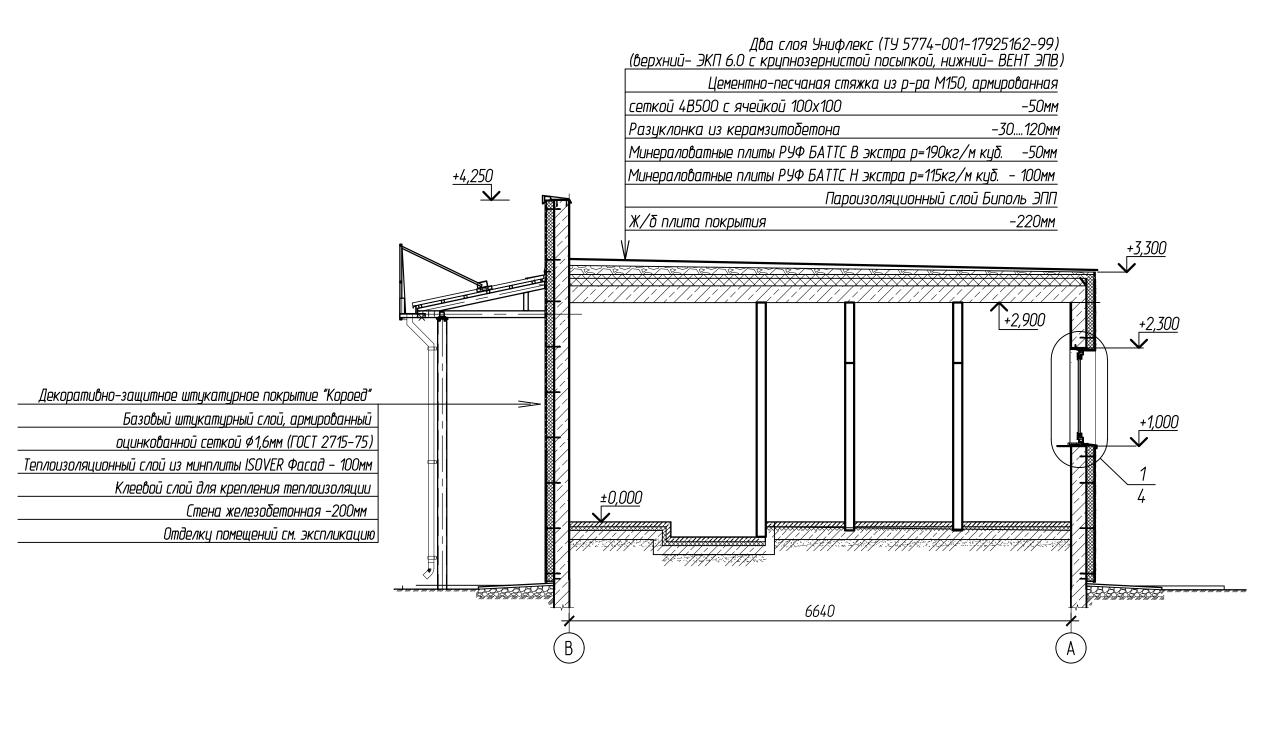



				10	2-28062	023-KP4.1
			Комплекс по обращению с ТКО, расположенный	в Омской с	ъбласти, р-	н Тарский, и
Изм. Кол. Лист Мда	окум Подпись	Дата	предназначенный для обработки, утилиз	гации и раз	мещения о	тходов
ГИП Рыбаков	ва			Стадия	Лист	Листов
Исполн. Рыбаков	ва		Склад реагентов	П	7	
Н. контр. Мальце	eb 💮			11	J	
·						
			Разрез 1-1	00	70 "AP-г <sub>і</sub>	oynn"
					<b>4</b> 17	


Копировал

Форма**формат** АЗ

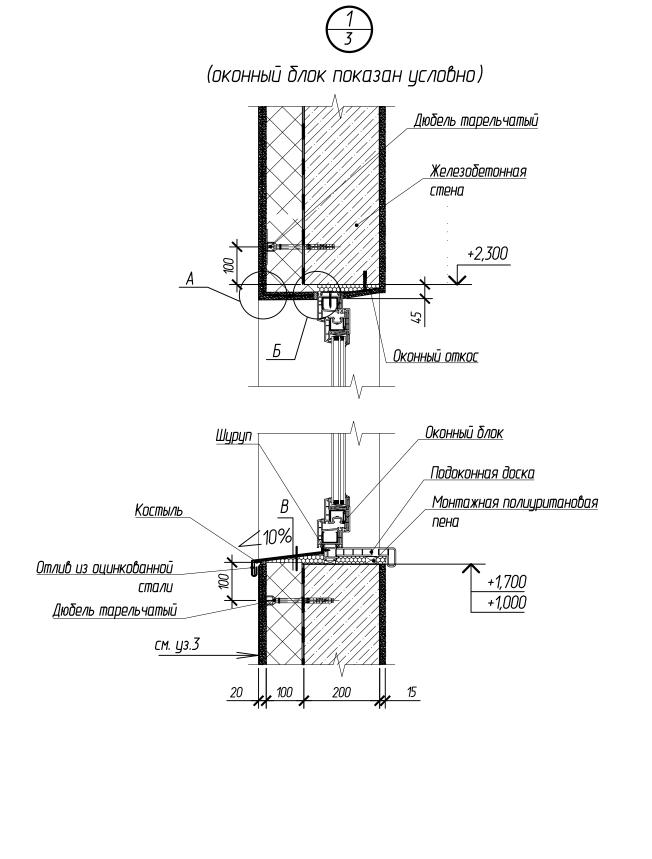

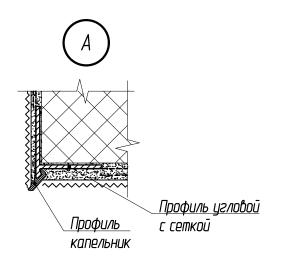

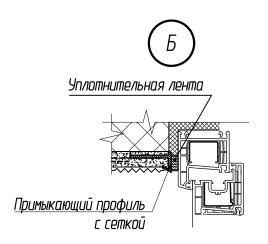


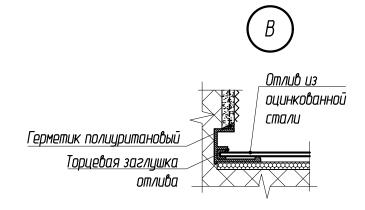



1. На поверхности экструзионного пенополистирола необходимо создать искусственную шероховатость для улучшения адгезии.


							10	2-28062	023-KP4.1
						Комплекс по обращению с ТКО, расположенный	і в Омской с	бласти, р-	н Тарский, и
Изм.	Кол.	Лист	Nдокум.	Подпись	Дата	предназначенный для обработки, утилиз	вации и раз	мещения о	тходов
ГИП		Рыбан	кова				Стадия	Лист	Листов
Испол	ЛН.	Рыбан	кова			Склад реагентов	П	4	
Н. ко	нтр.	Маль	цев				11	4	
						Узлы наружного утепления	<b> </b> 00	70 "AP-г <sub>і</sub>	oynn"
								<b>*</b> 4.7	


Копировал Формаформат АЗ

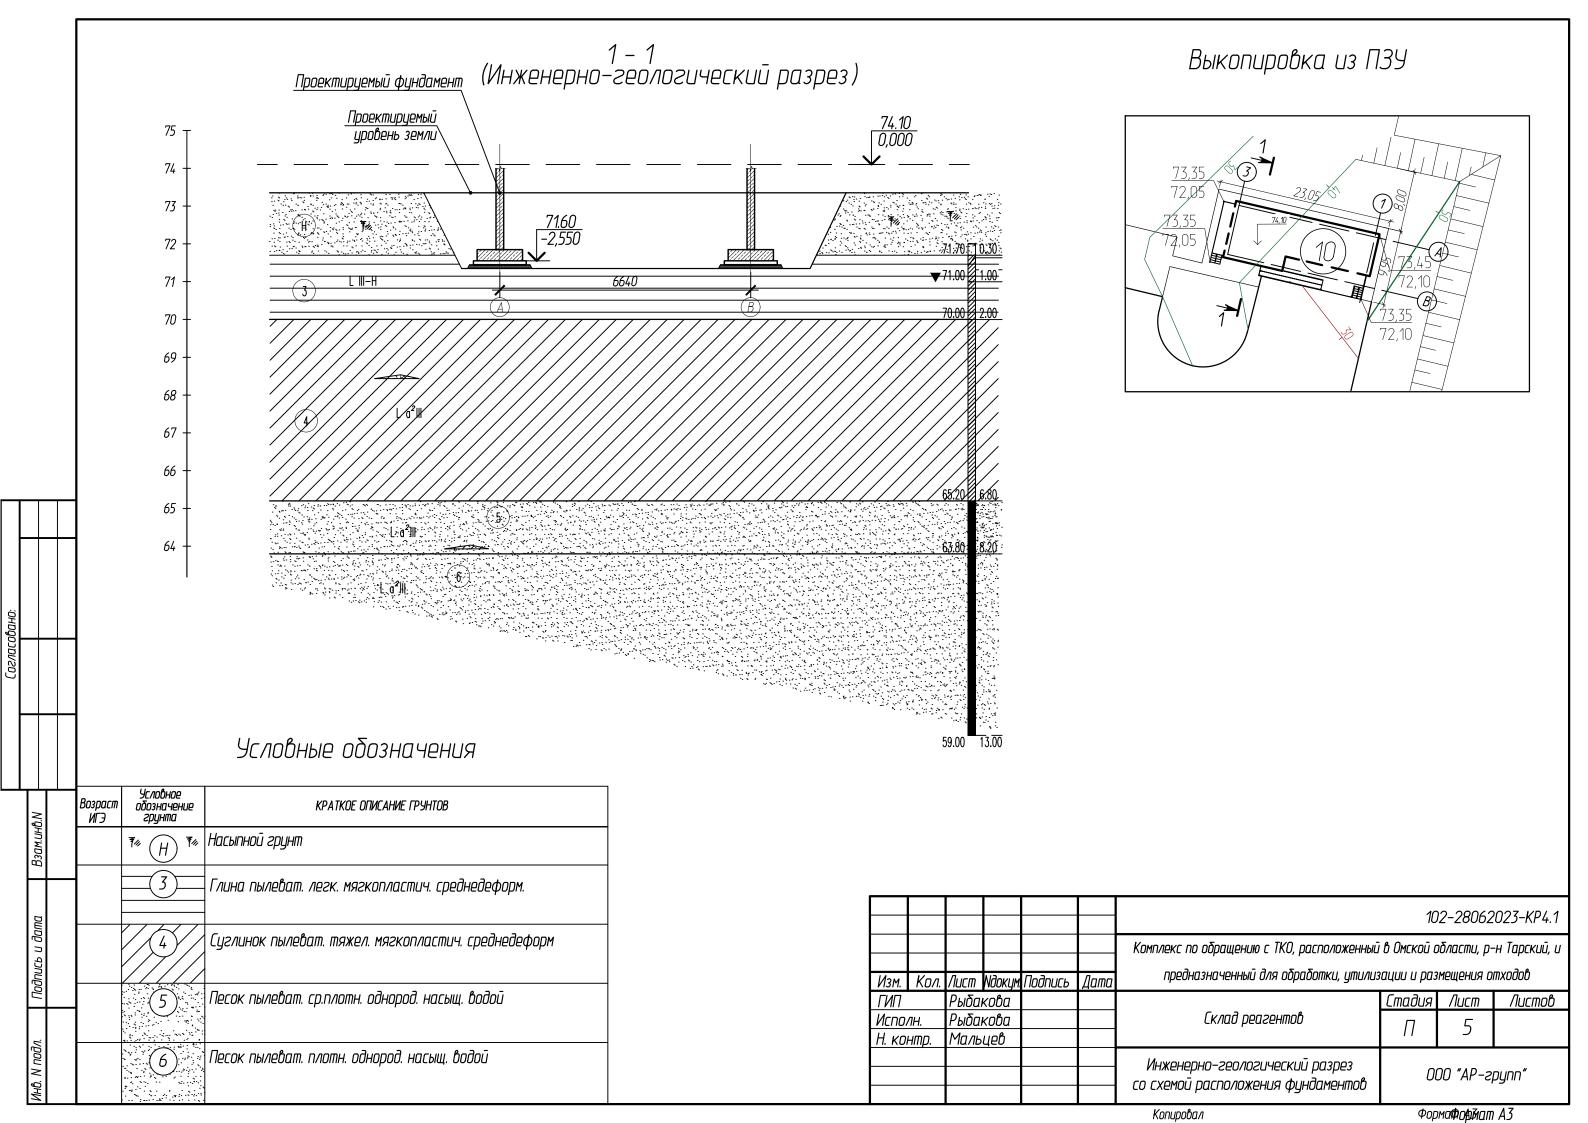


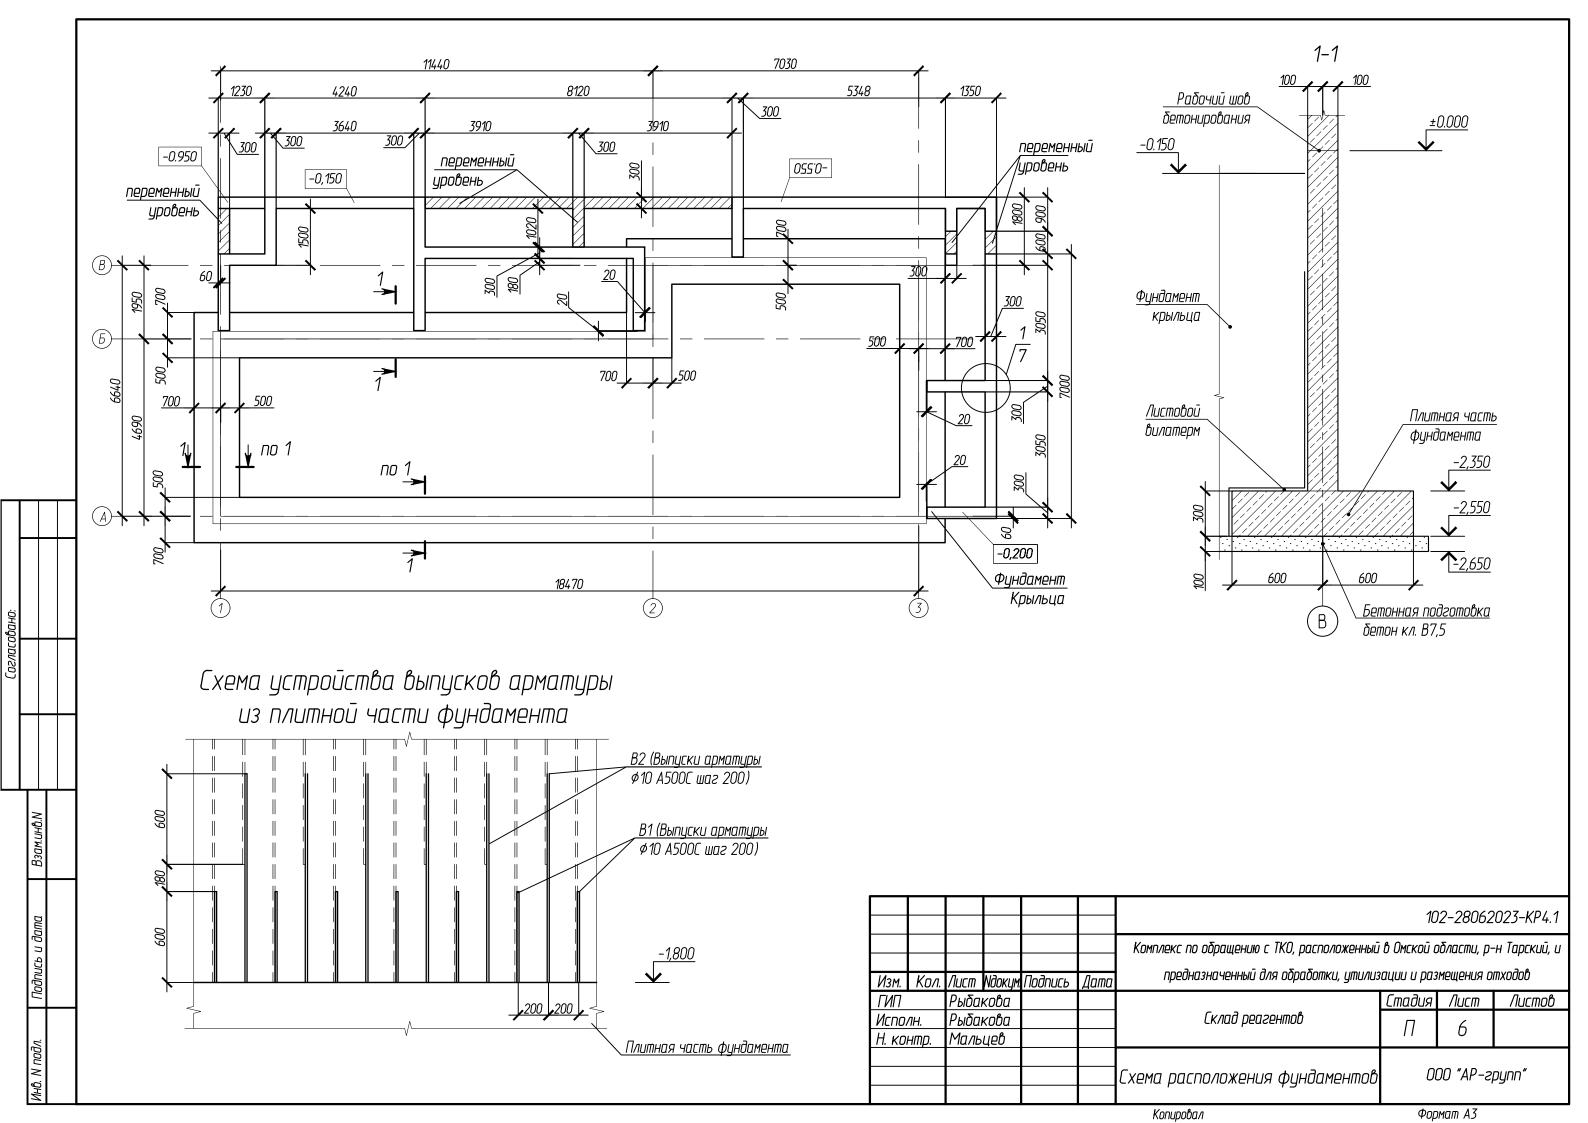


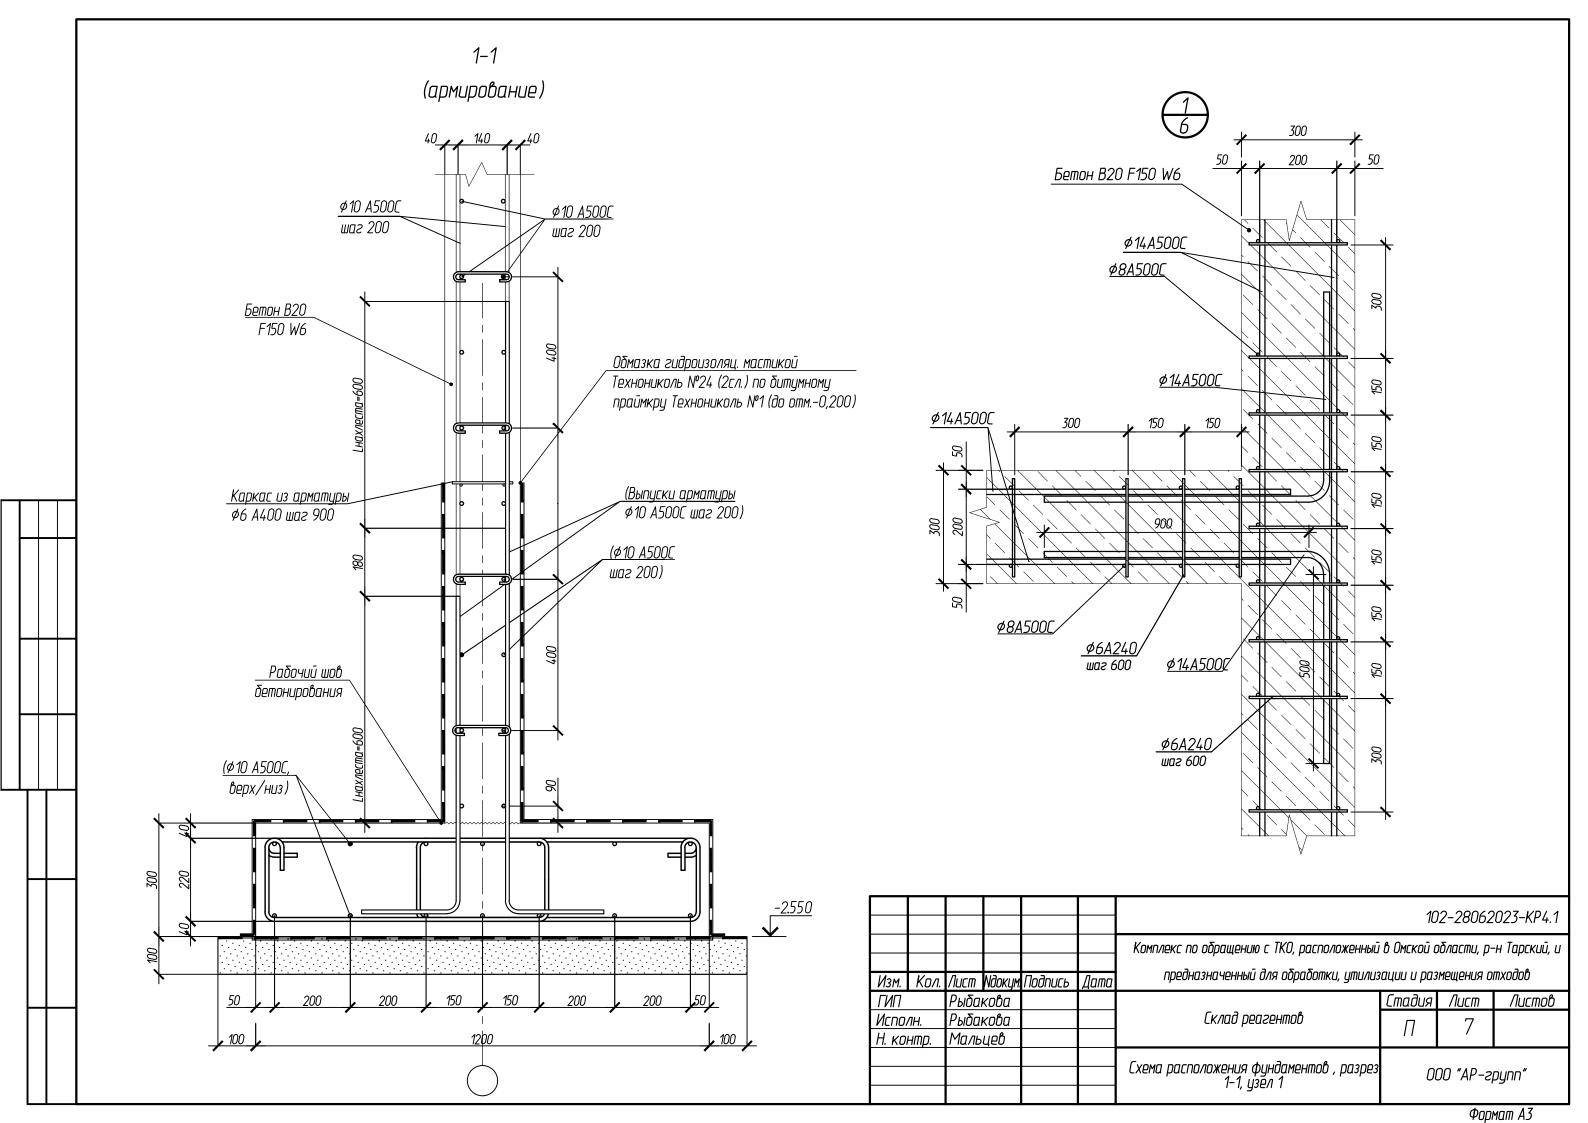


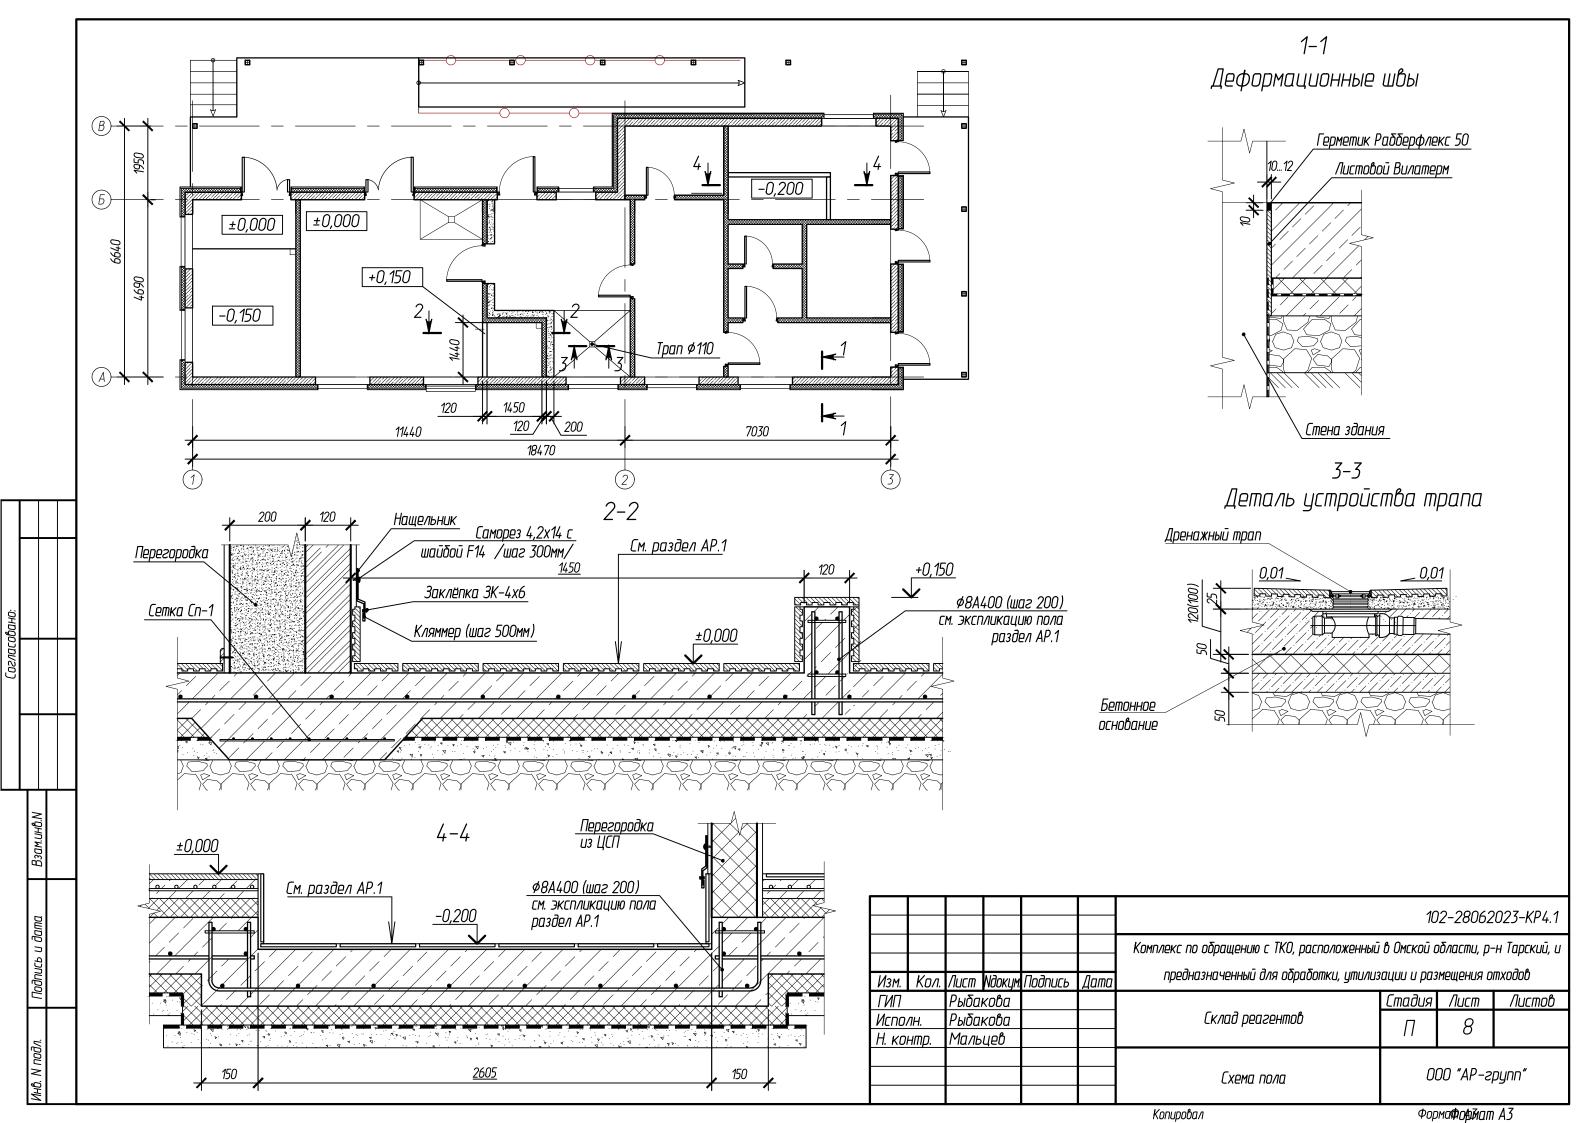

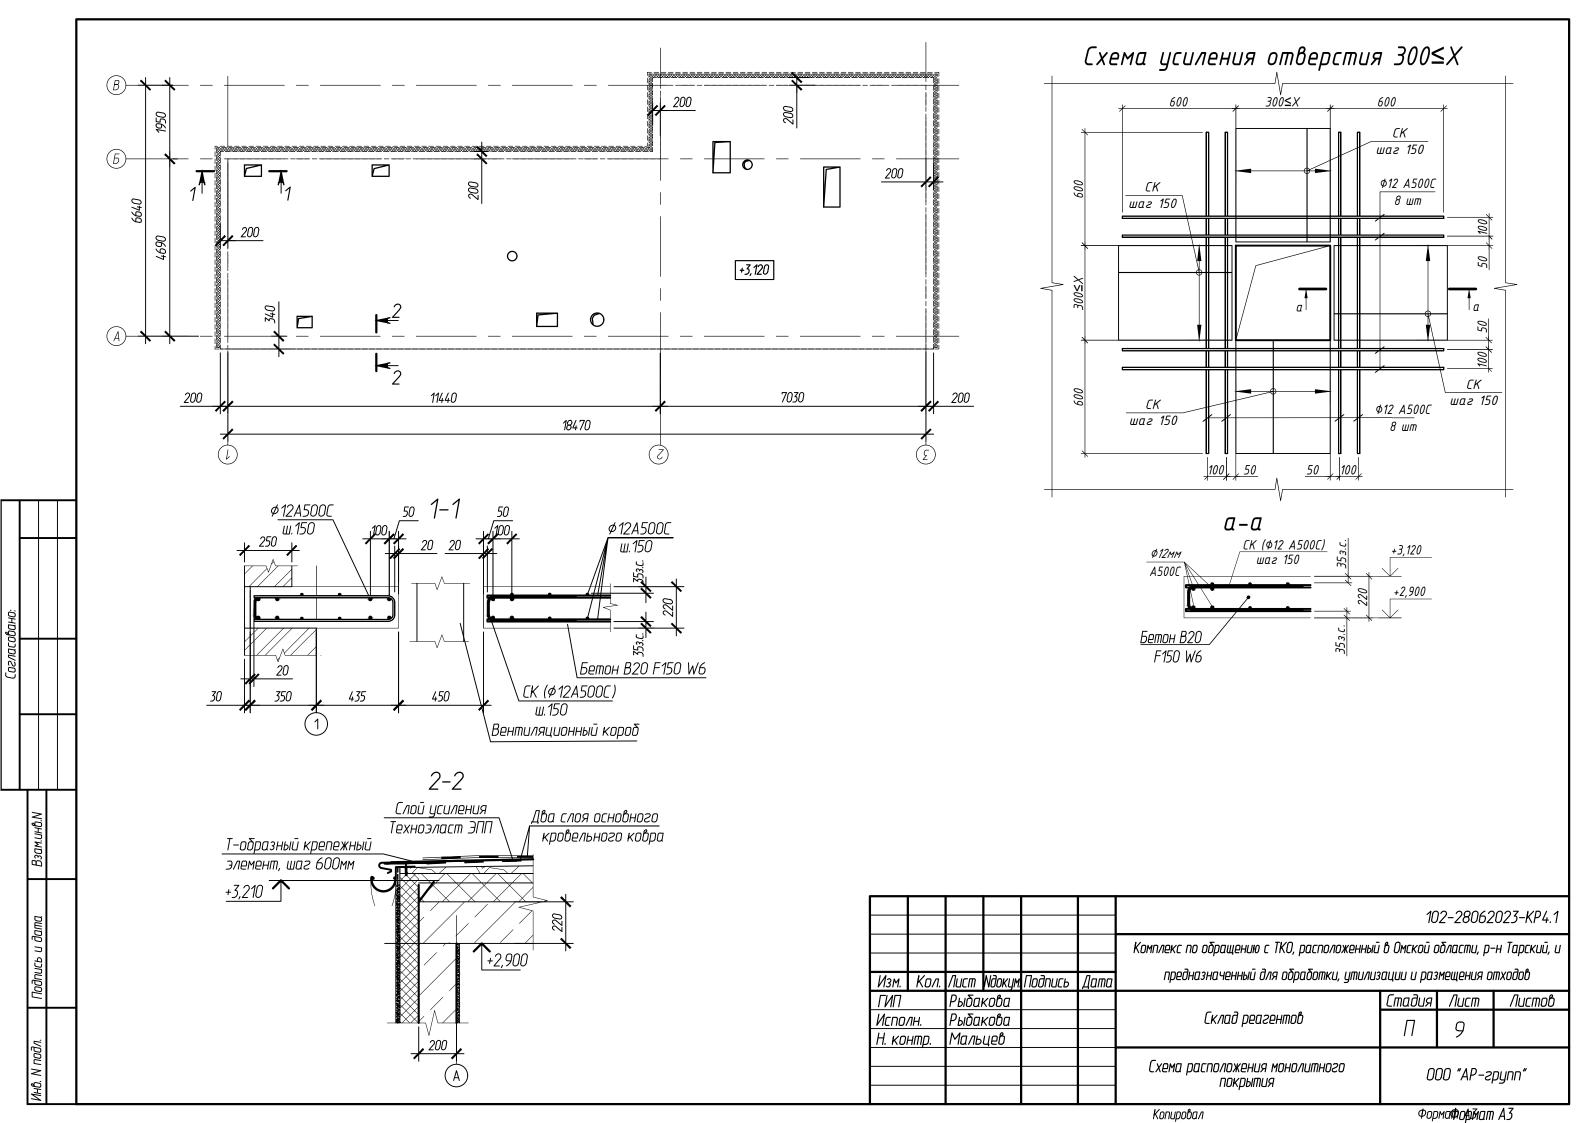


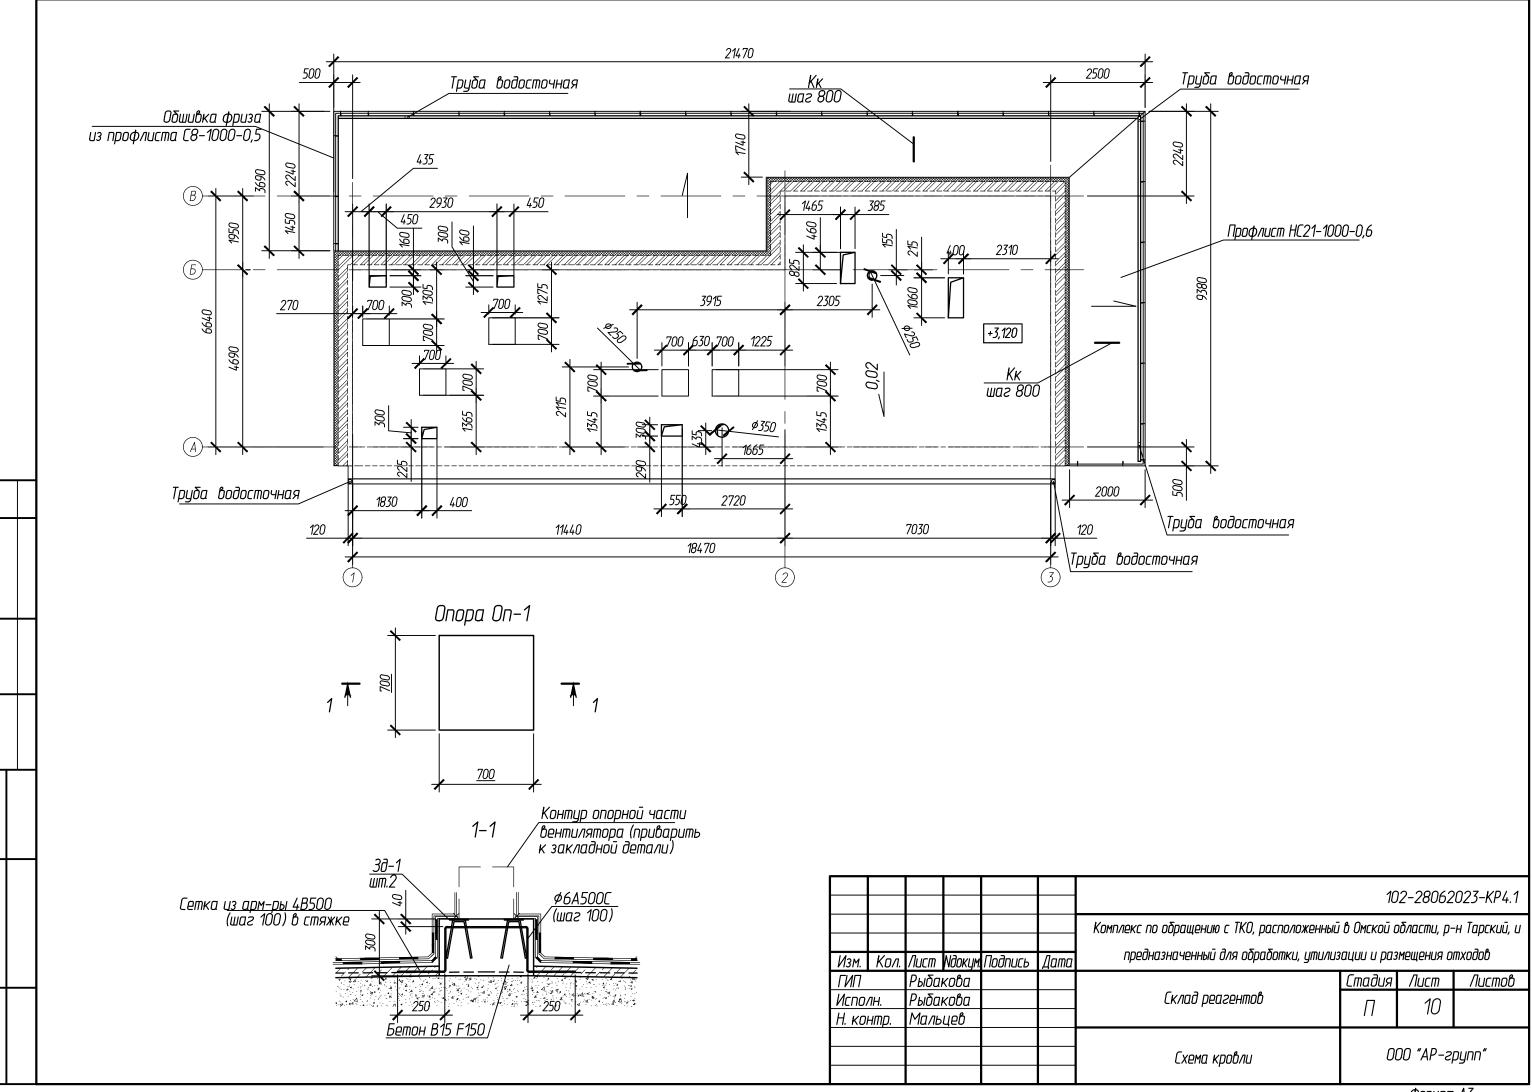


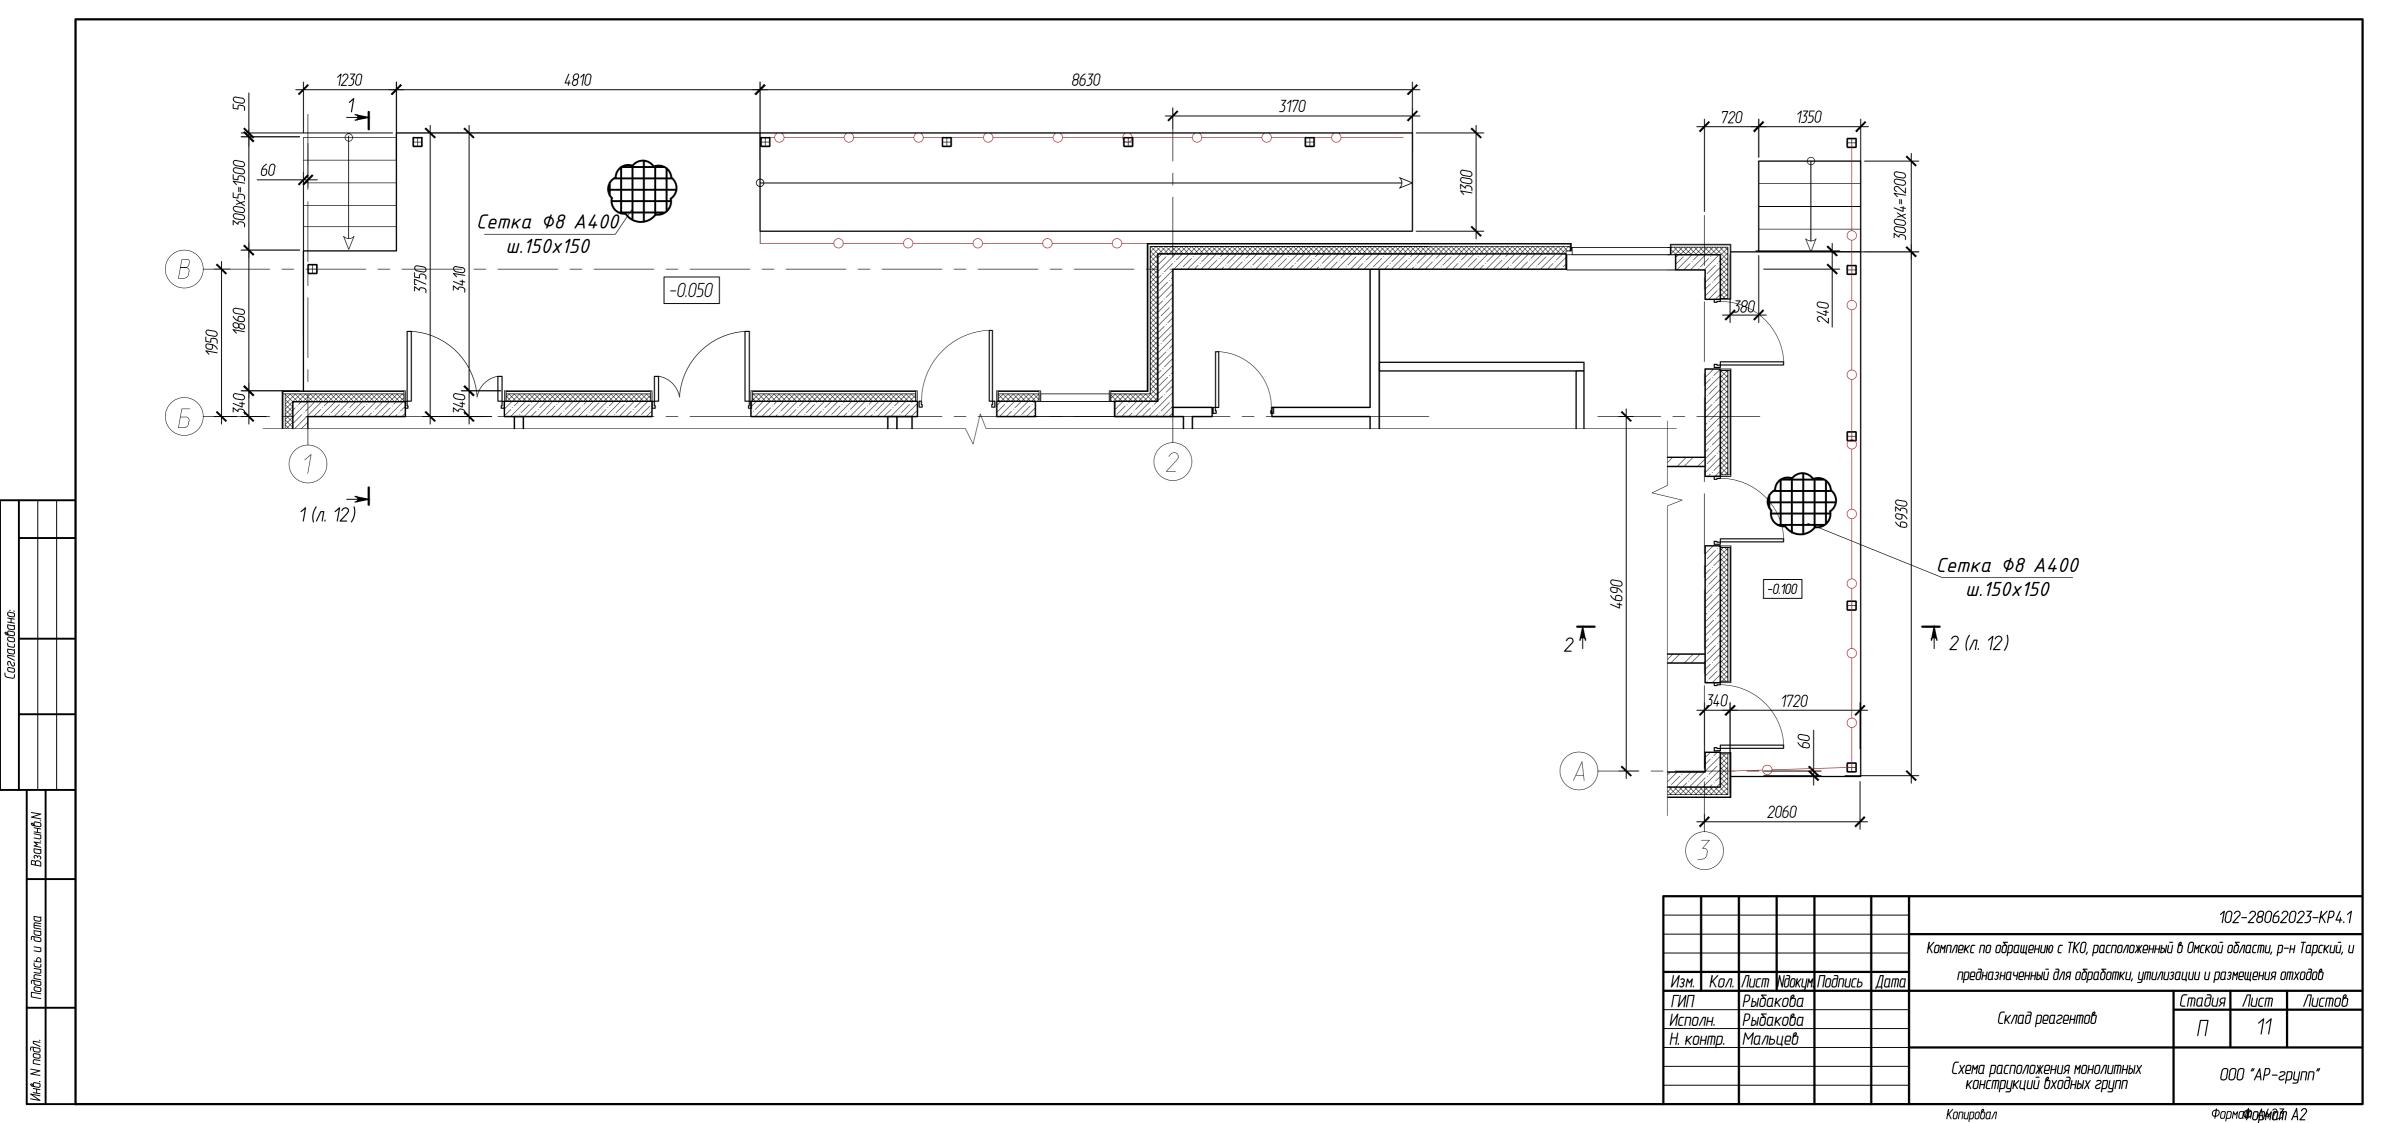


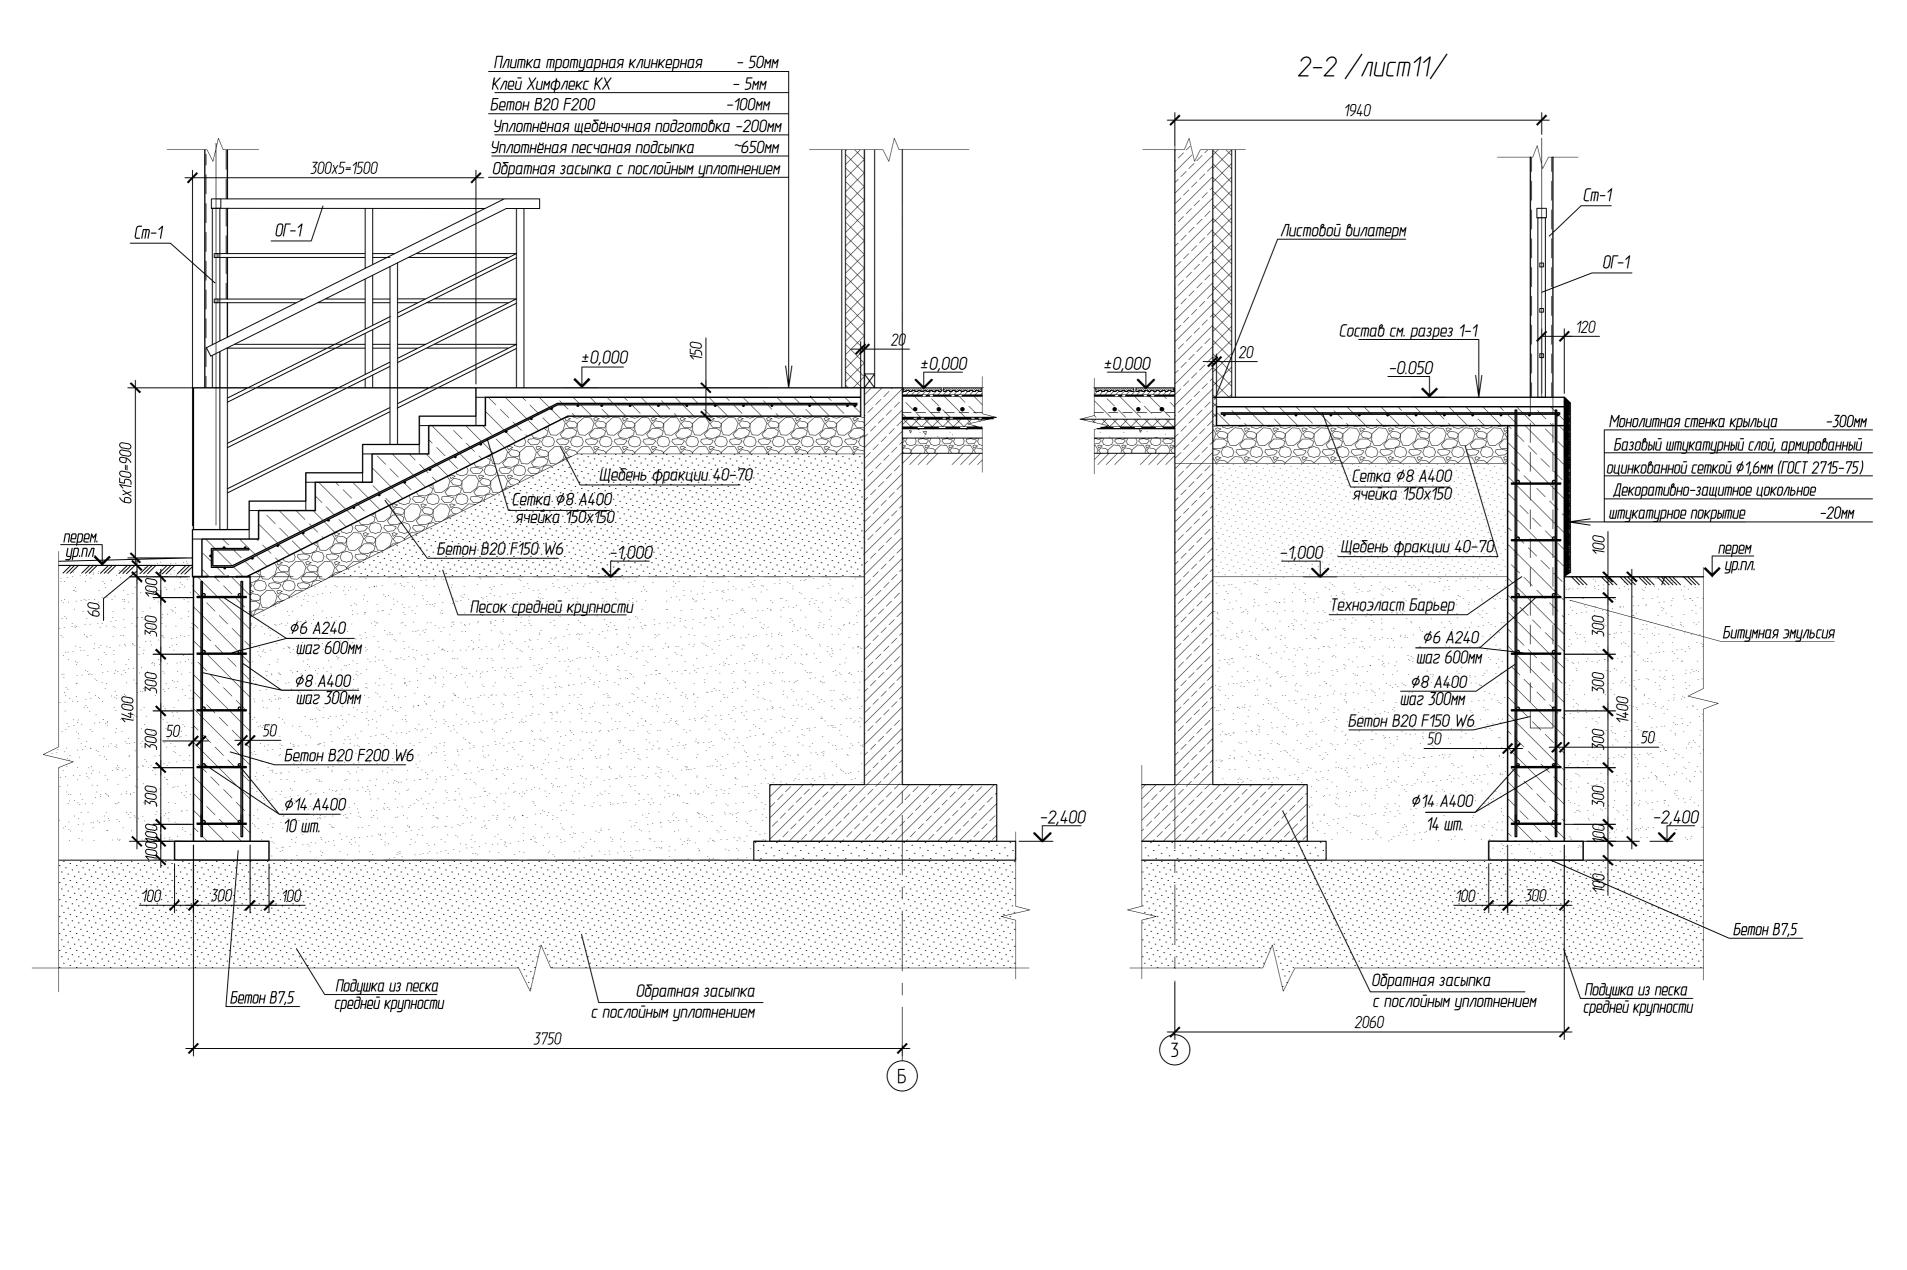



	-						10	02-28062	?023-KP4.
						Комплекс по обращению с ТКО, расположенный	і в Омской и	области, р-	-н Тарский,
Изм.	Кол.	Лист	Nдокум.	Подпись	Дата	предназначенный для обработки, утилиз	вации и раз	вмещения о	тходов
ГИП		Рыба	кова				Стадия	Лист	Листов
Испа	ЭЛН.	Рыба	кова			Склад реагентов	П	12	
Н. ка	онтр.	Маль	цев				11	12	
						Монолитные конструкции входных групп Разрезы 1-1; 2-2	0	00 "AP-z <sub>i</sub>	pynn"
		-				Копировал	Фод	тат A2	

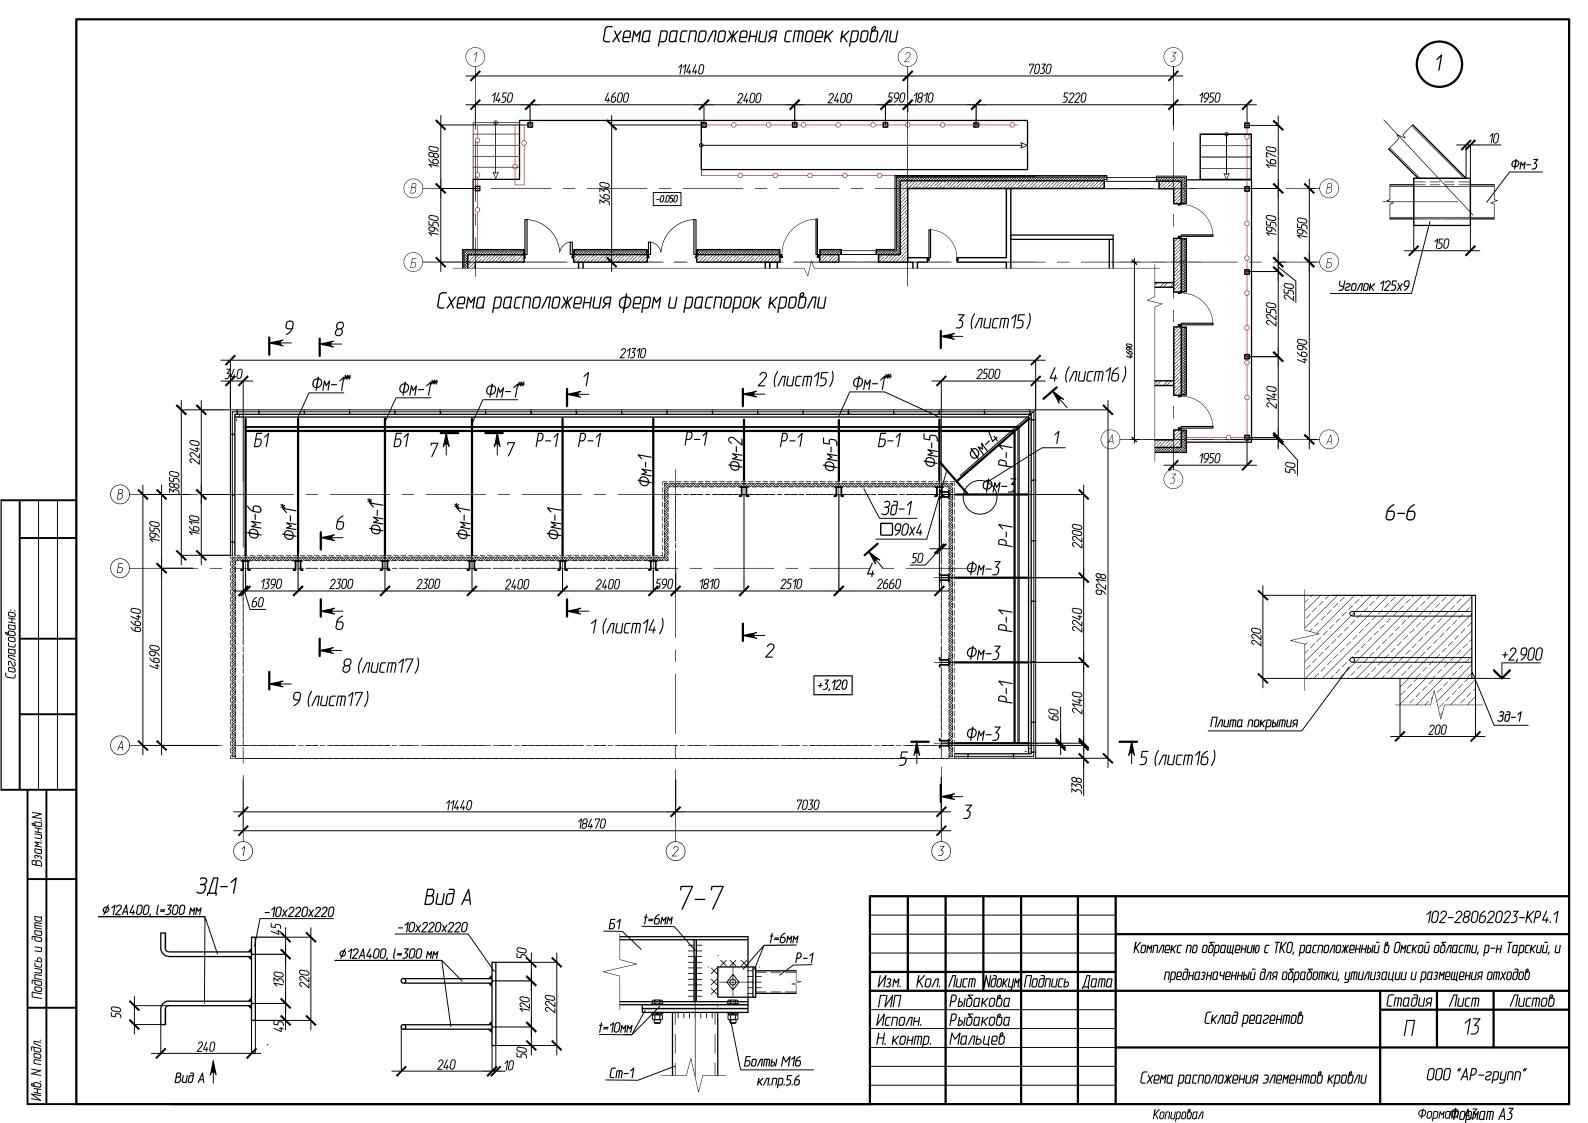

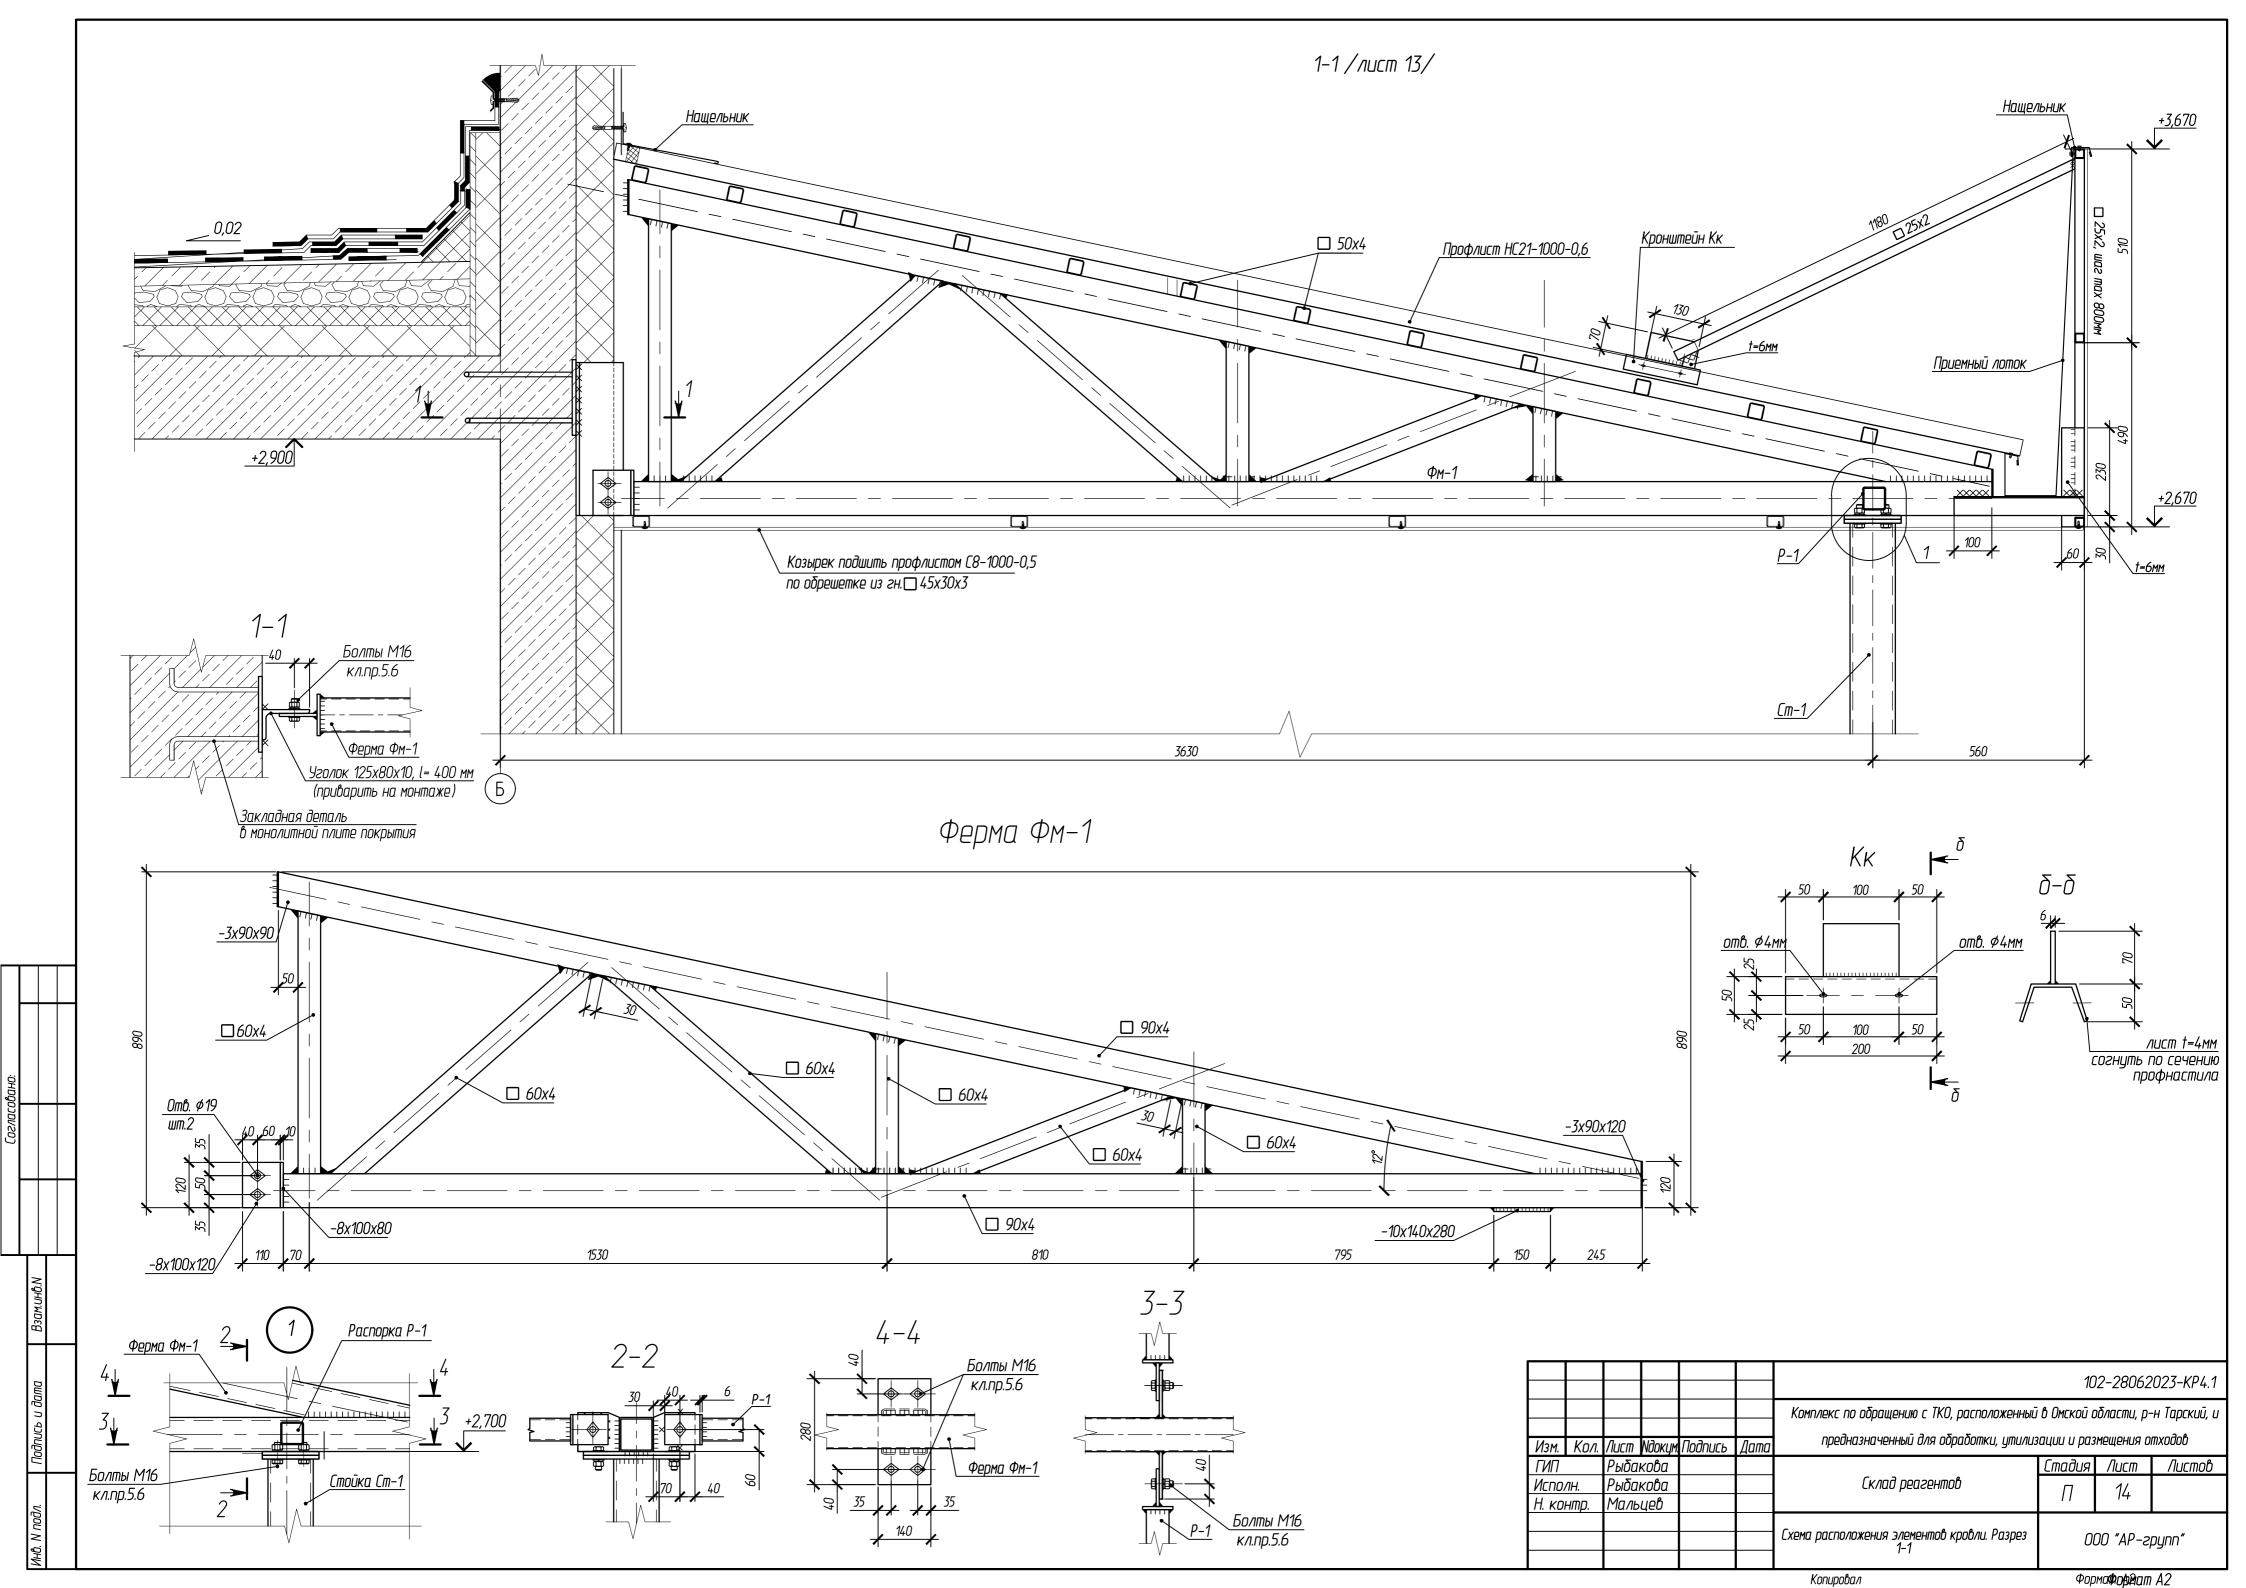

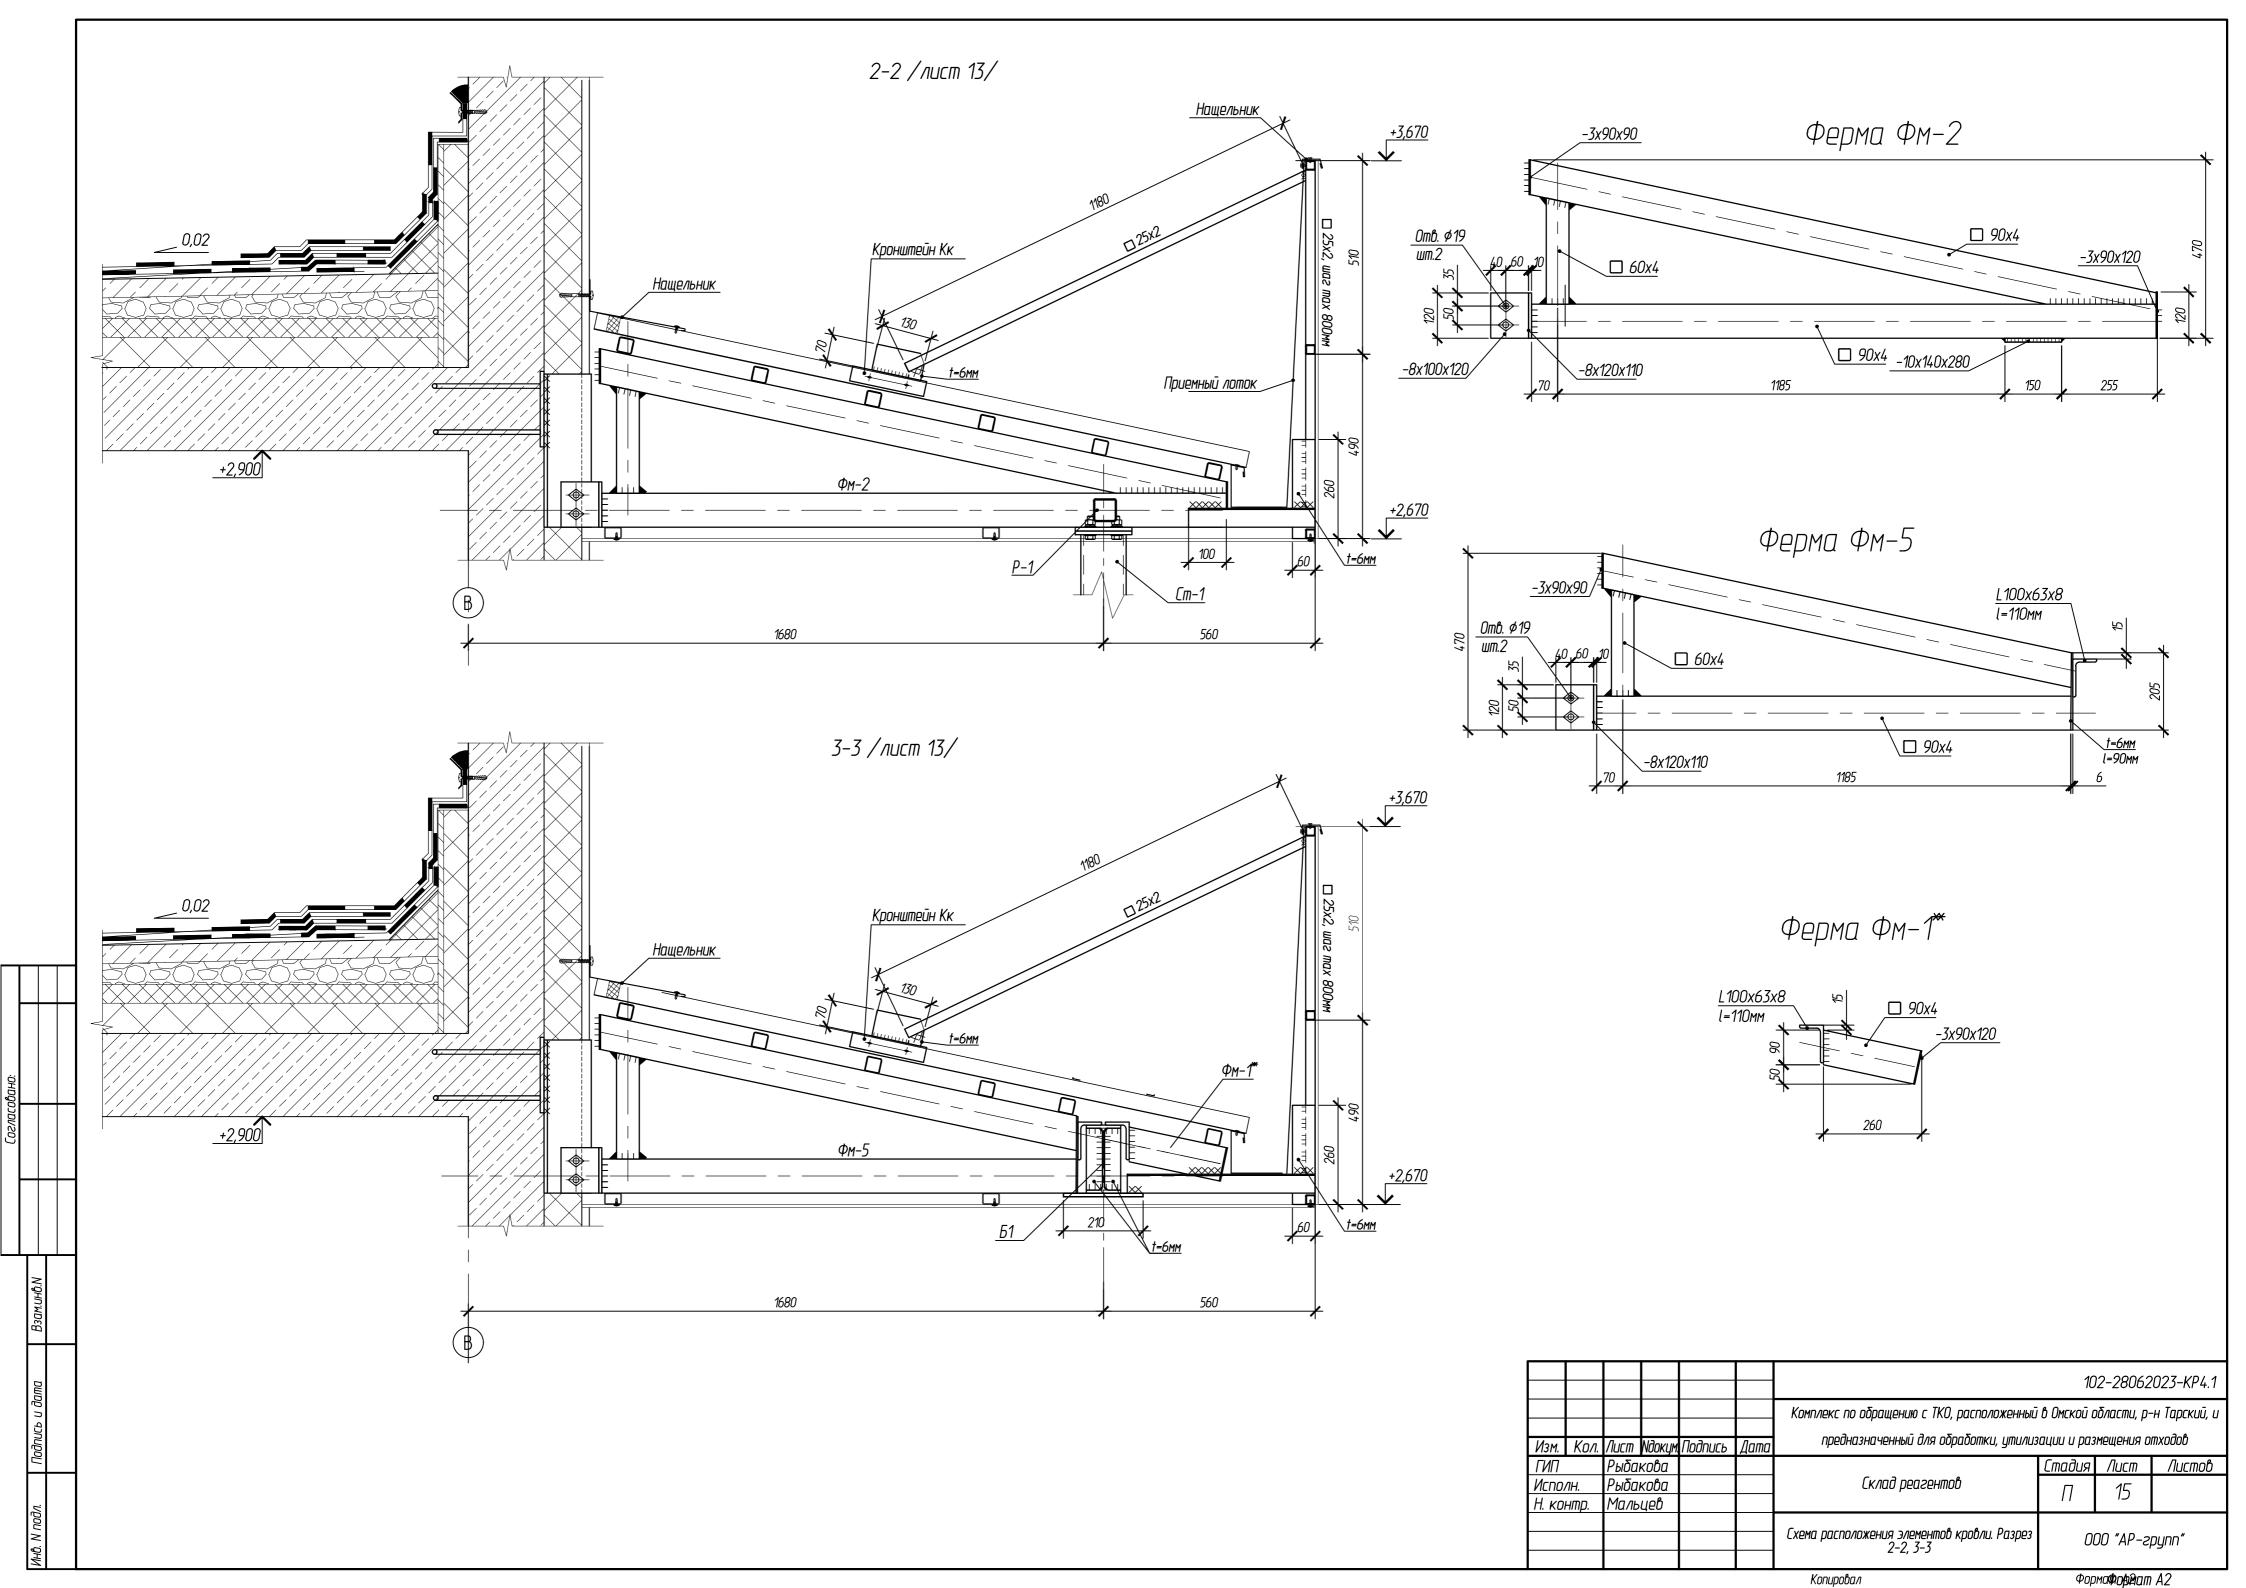

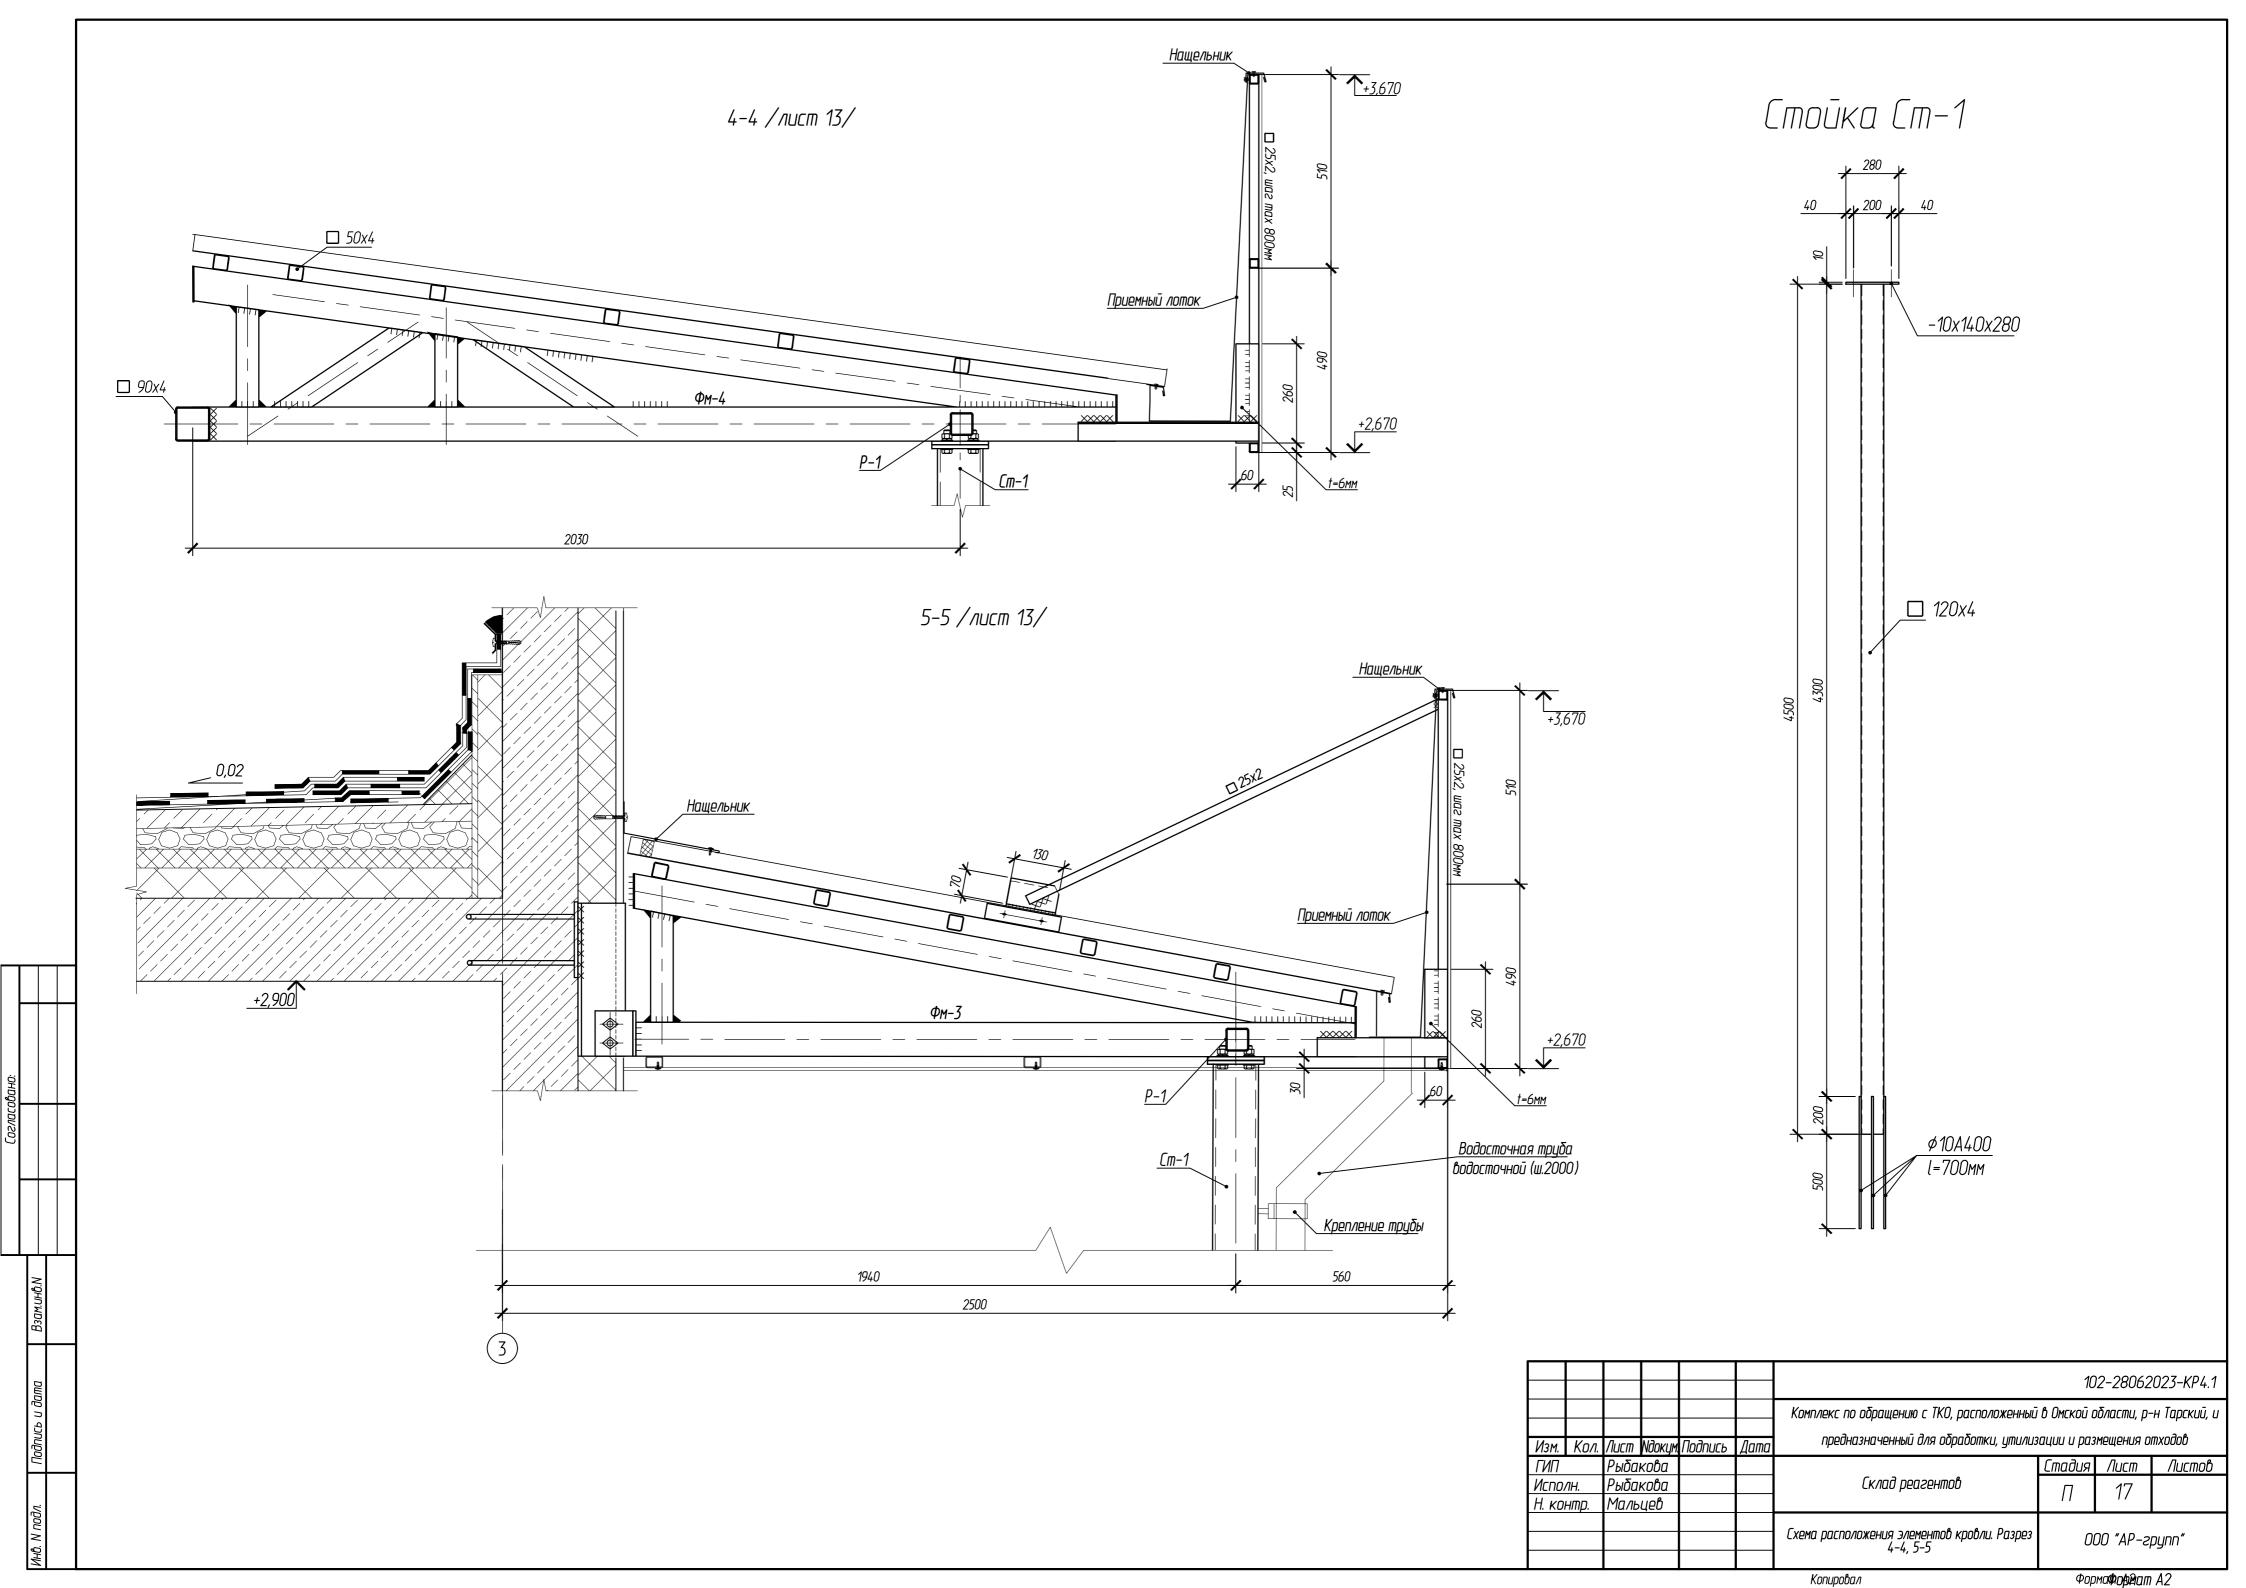

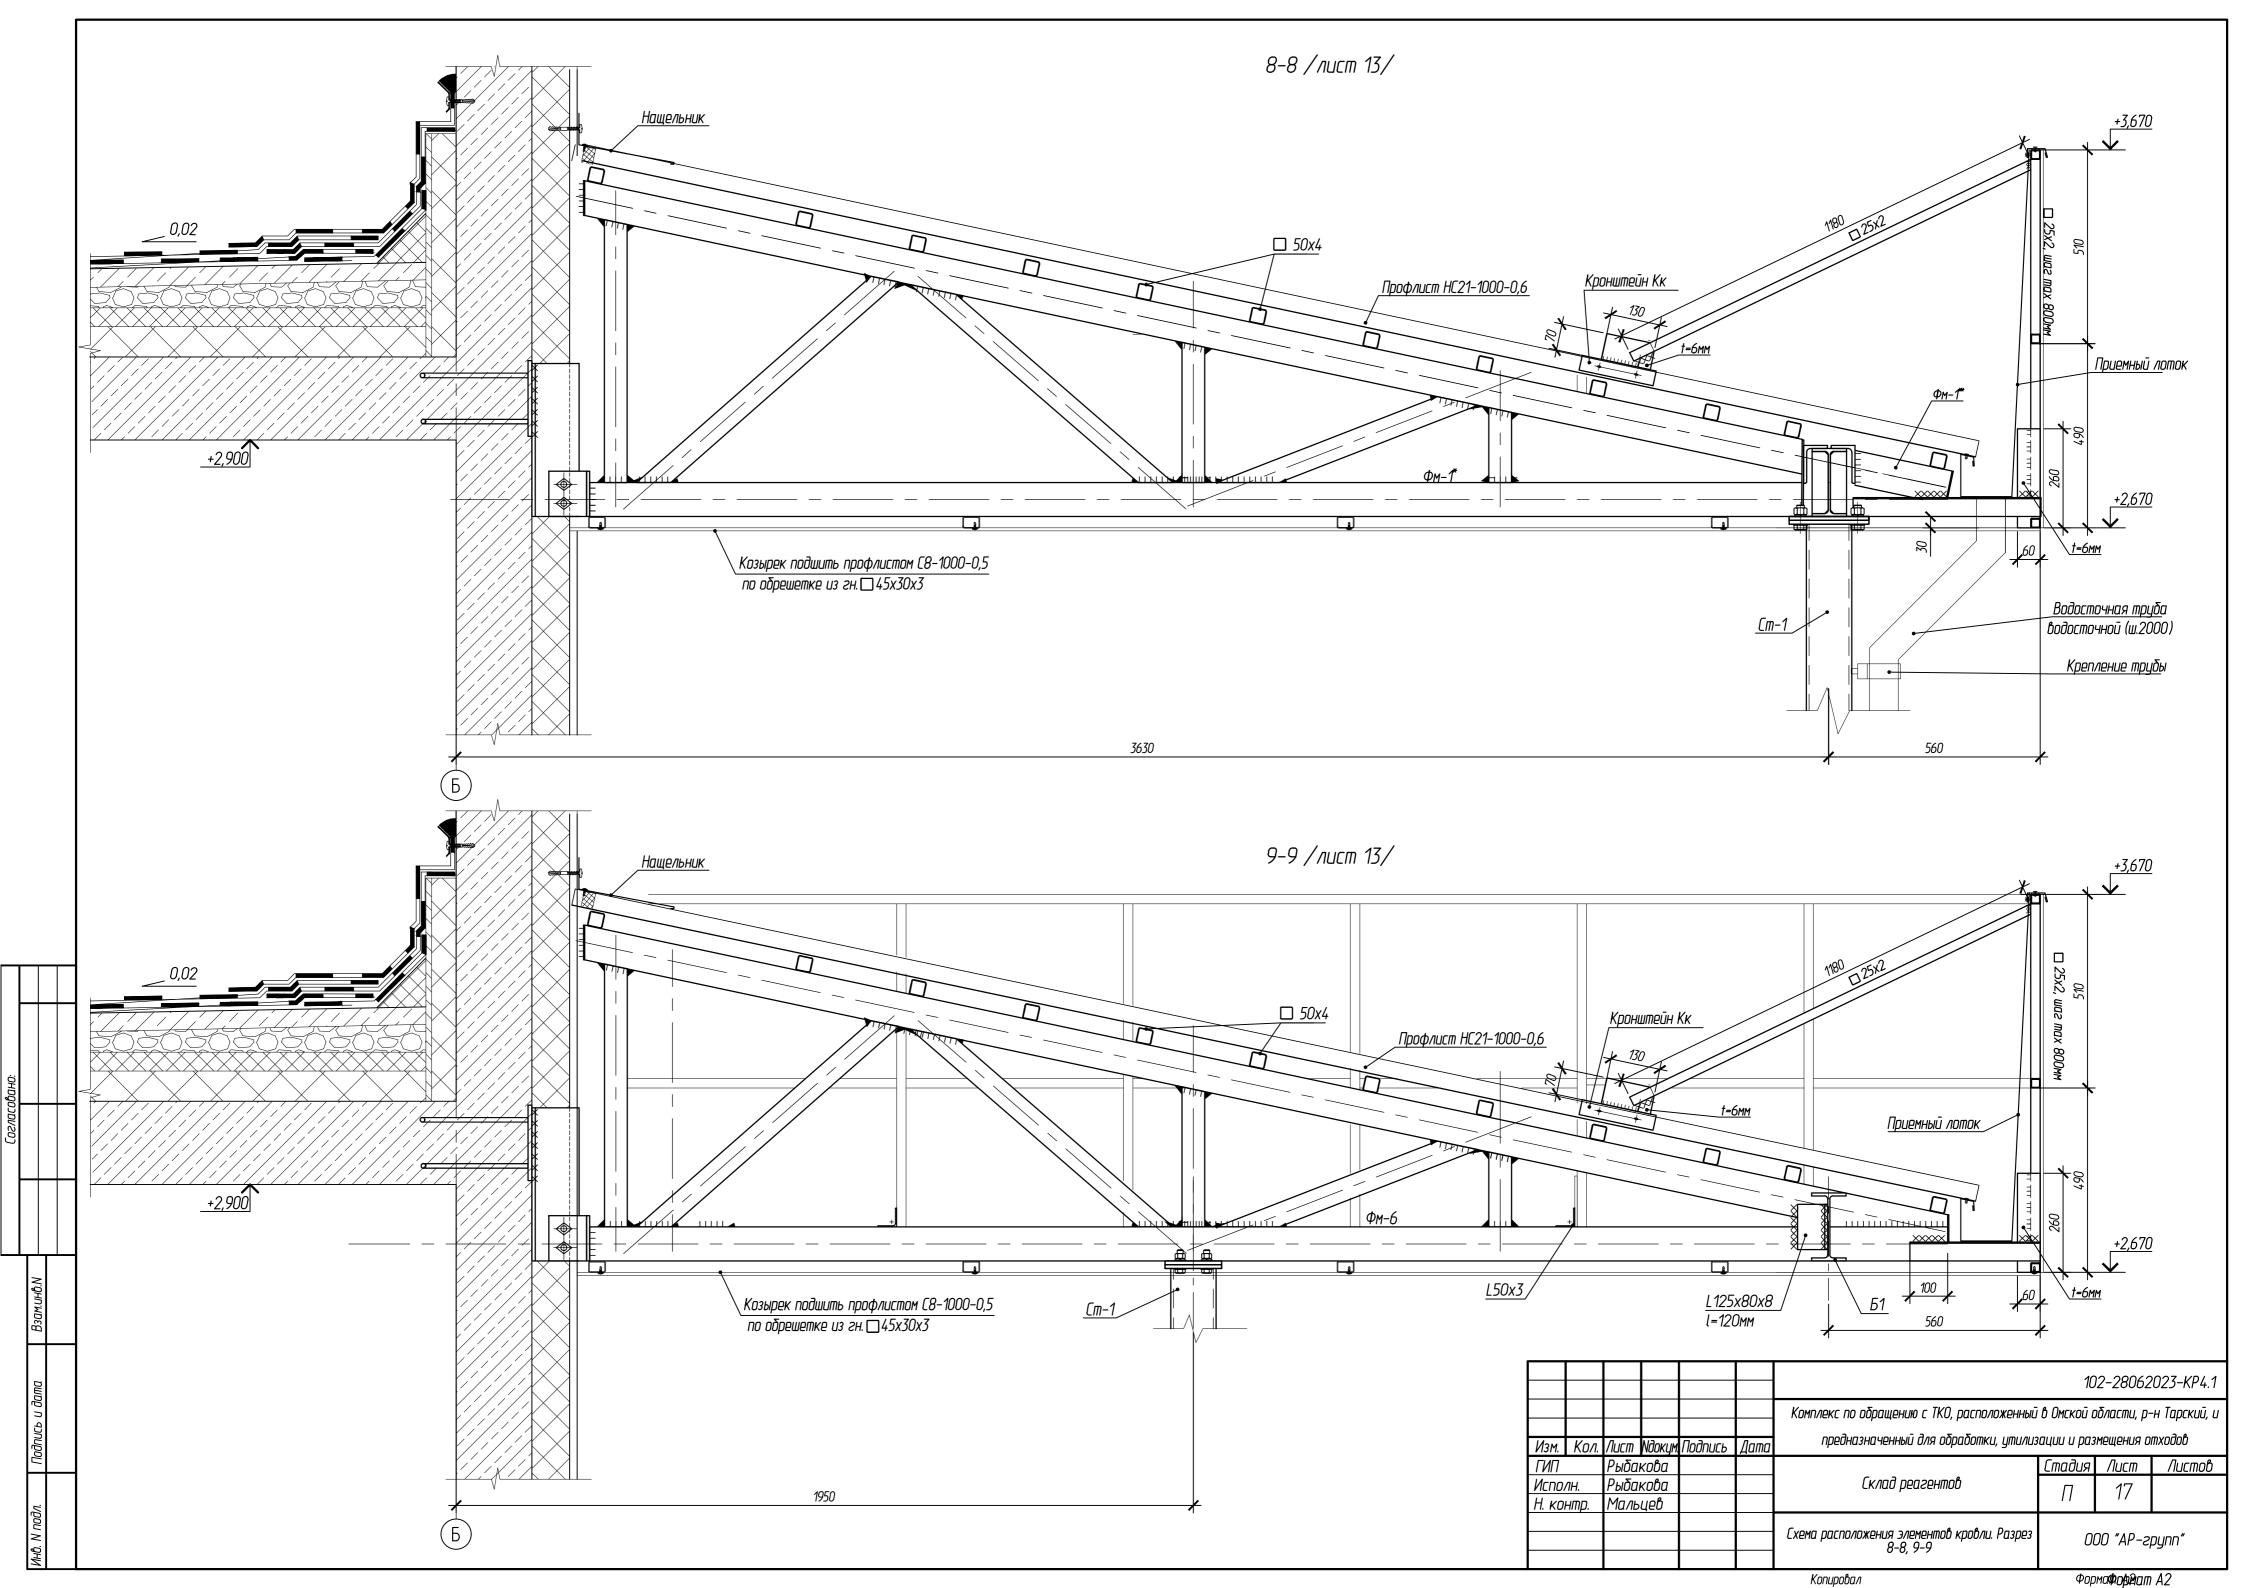

Согласовано:		Графическая часть 102-280623-КР4.2	
	та Взам.инв.N		
	Инв. N подл. Подпись и дата		

Копировал

Формат А4


Лист	Наименование	Примечание
1	Ведомость чертежей	
2	План на отм. ±0,000	
3	Ведомость элементов	
4	Схема расположения колонн,стоек и вертикальных связей	
5	Узлы 1 и 2 с листа 4	
6	Разрез 1 – 1 с листа 4	
7	Разрез 2 – 2 с листа 4	
8	Разрез 3 – 3 с листа 4	
9	Разрезы 4 – 4, 5 – 5 с листа 4	
10	Схема расположения балок, прогонов и горизонтальных связей	
11	Схема расположения подпорной стены	
12	Разрезы 1 – 1 и 2 – 2 с листа 11	
13	Узлы 1 и 2 с листа 7	

Ведомость чертежей

/начало/

	Ведомость чертежей /	′окончание/
Лист	Наименование	Примечание

								102-2806	623-KP4.2
						Комплекс по обращению с ТКО, расположе Тарский, и предназначенный для обработю			
Изм.	Кол.уч	Лист	Nдок.	Подпись	Дата			•	•
ГИП		Рыбан	кова				Стадия	Лист	Листов
Испо/	1НИЛ	Рыбан	кова			Склад ВМР	П	1	13
Н. кон	нтр.	Малы	цев				''	'	נו
						Ведомость чертежей	0	00 "АР гр	ynn"

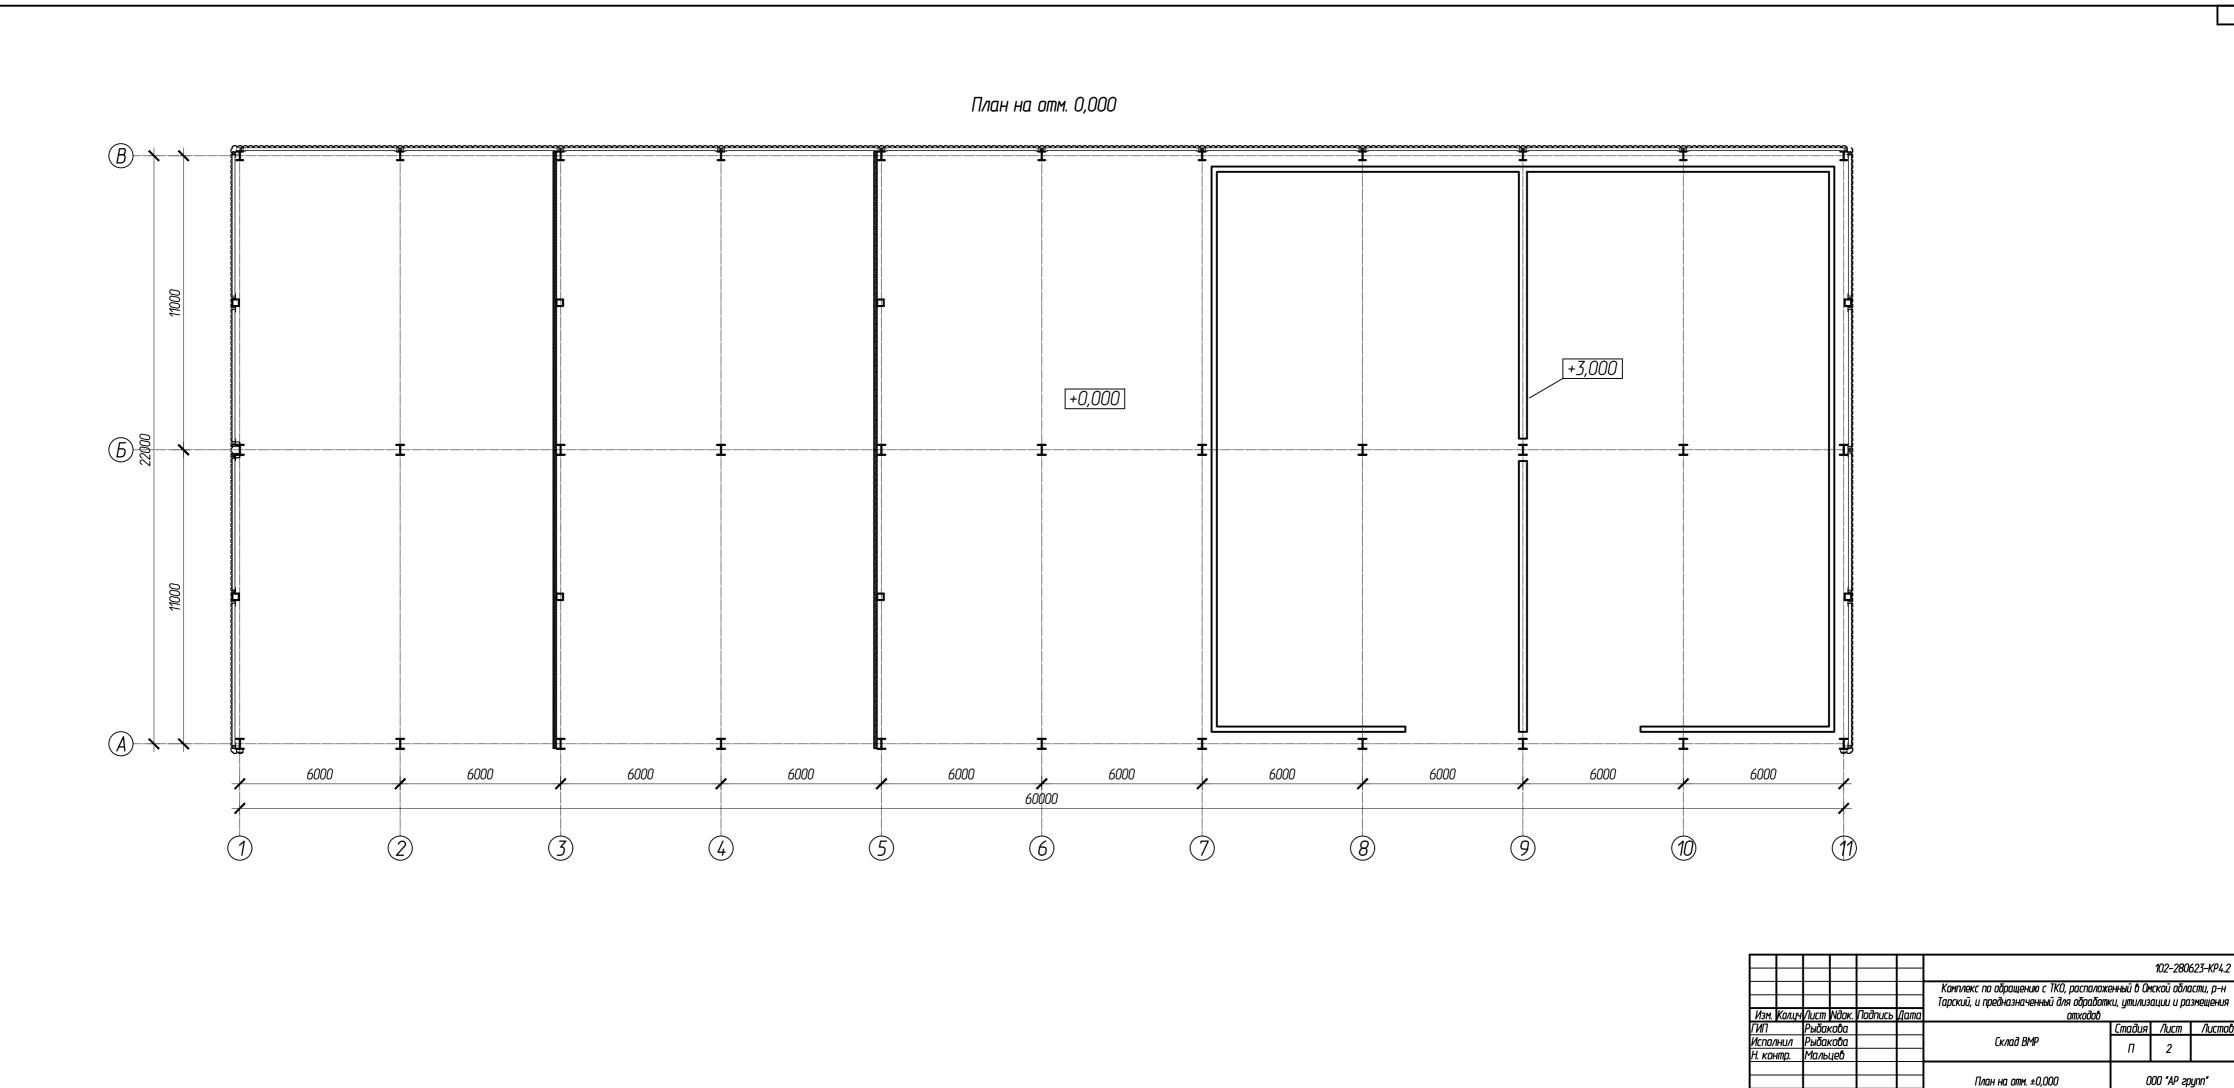


102-280623-KP4.2

Стадия Лист Листов

000 "AP 2pynn"

Склад ВМР

#### Ведомость элементов

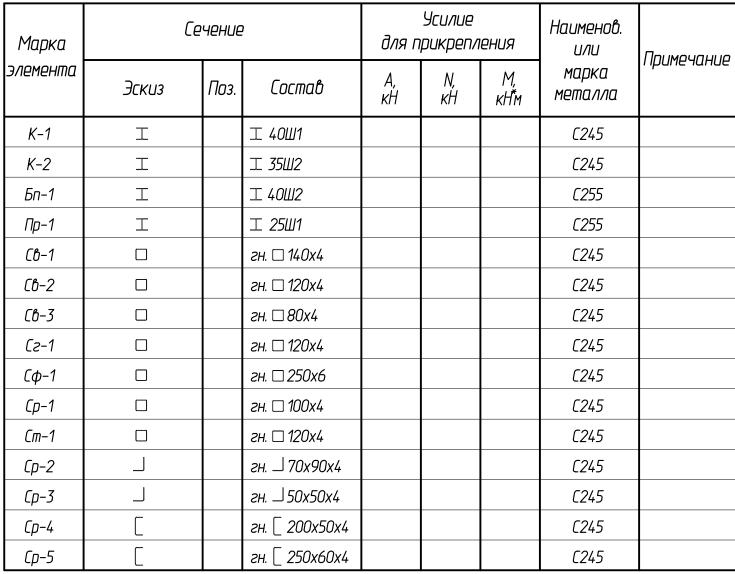


# Pacyemhas exema $\begin{array}{c} +8.387 \\ -25 \\ \hline \end{array}$

11000

#### Общий вид каркаса

11000

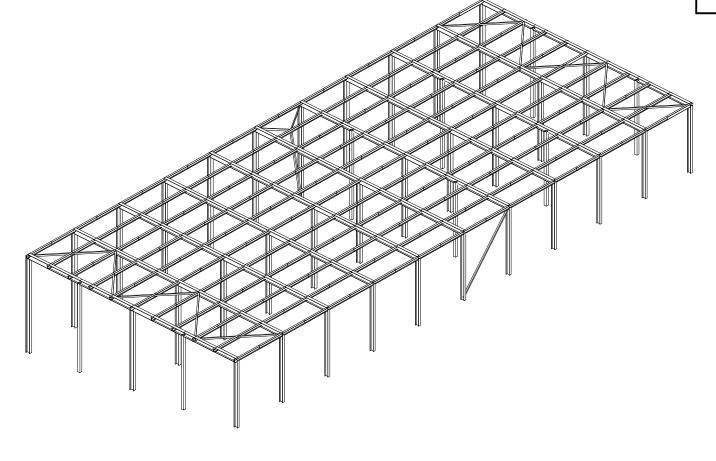

								102-280	623-KP4.2
						Комплекс по обращению с ТКО, расположе			
						Тарский, и предназначенный для обработн	ки, утилиз	ации и ра	змещения
Изм.	Кол.уч	Лист	Nдок.	Подпись	Дата	отходов			
ГИП		Рыбан	кова				Стадия	Лист	Листов
Испо/	ПНИЛ	Рыбан	кова			Склад ВМР	п	7	
Н. кон	нтр.	Малы	цев				11	J	
						Ведомость элементов	<b> </b> 0	00 "АР гр	ynn"


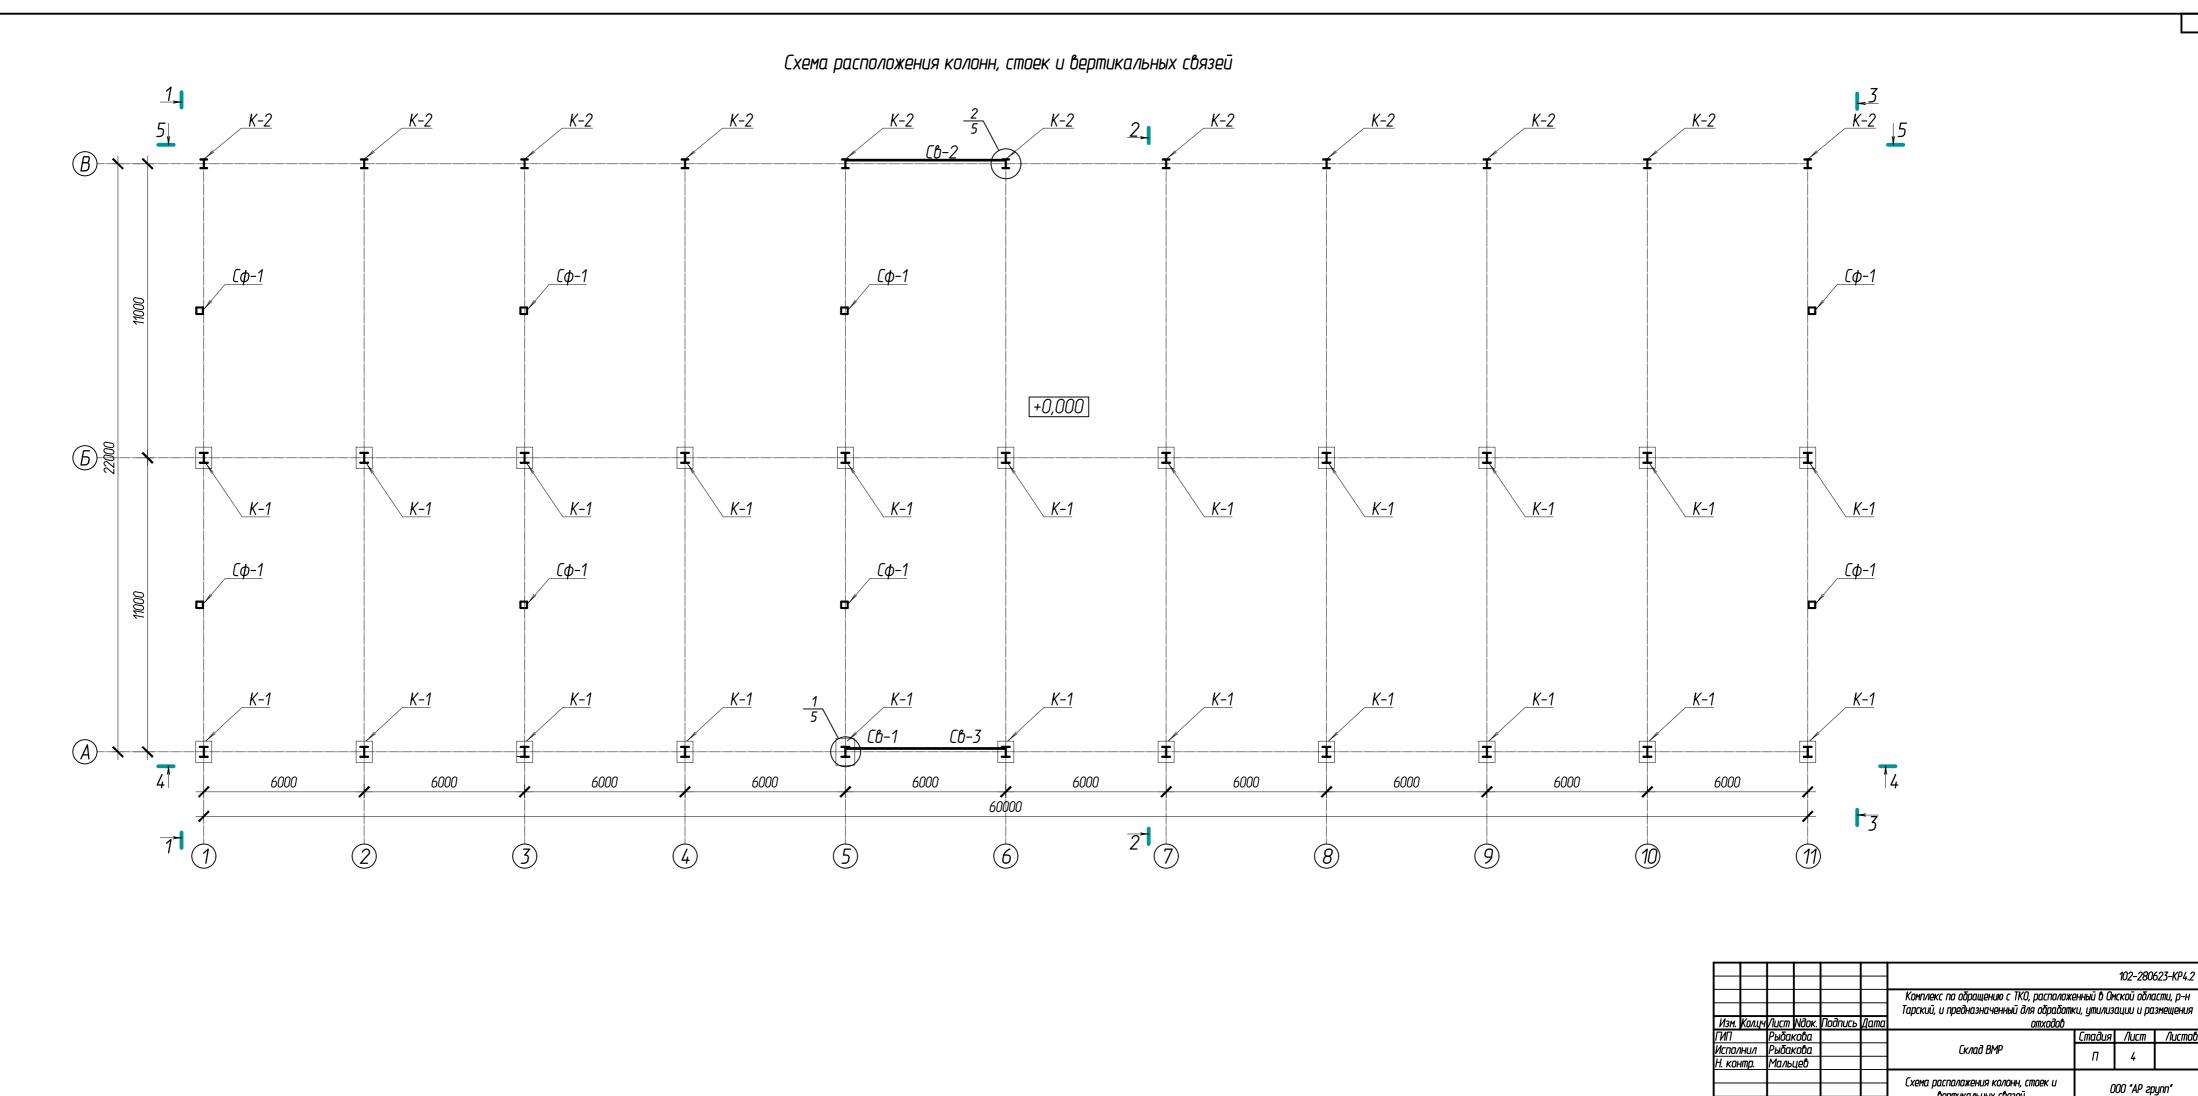



Схема расположения колонн, стоек и вертикальных связей 000 "AP 2pynn" Формат -

102-280623-KP4.2

Стадия Лист Листов




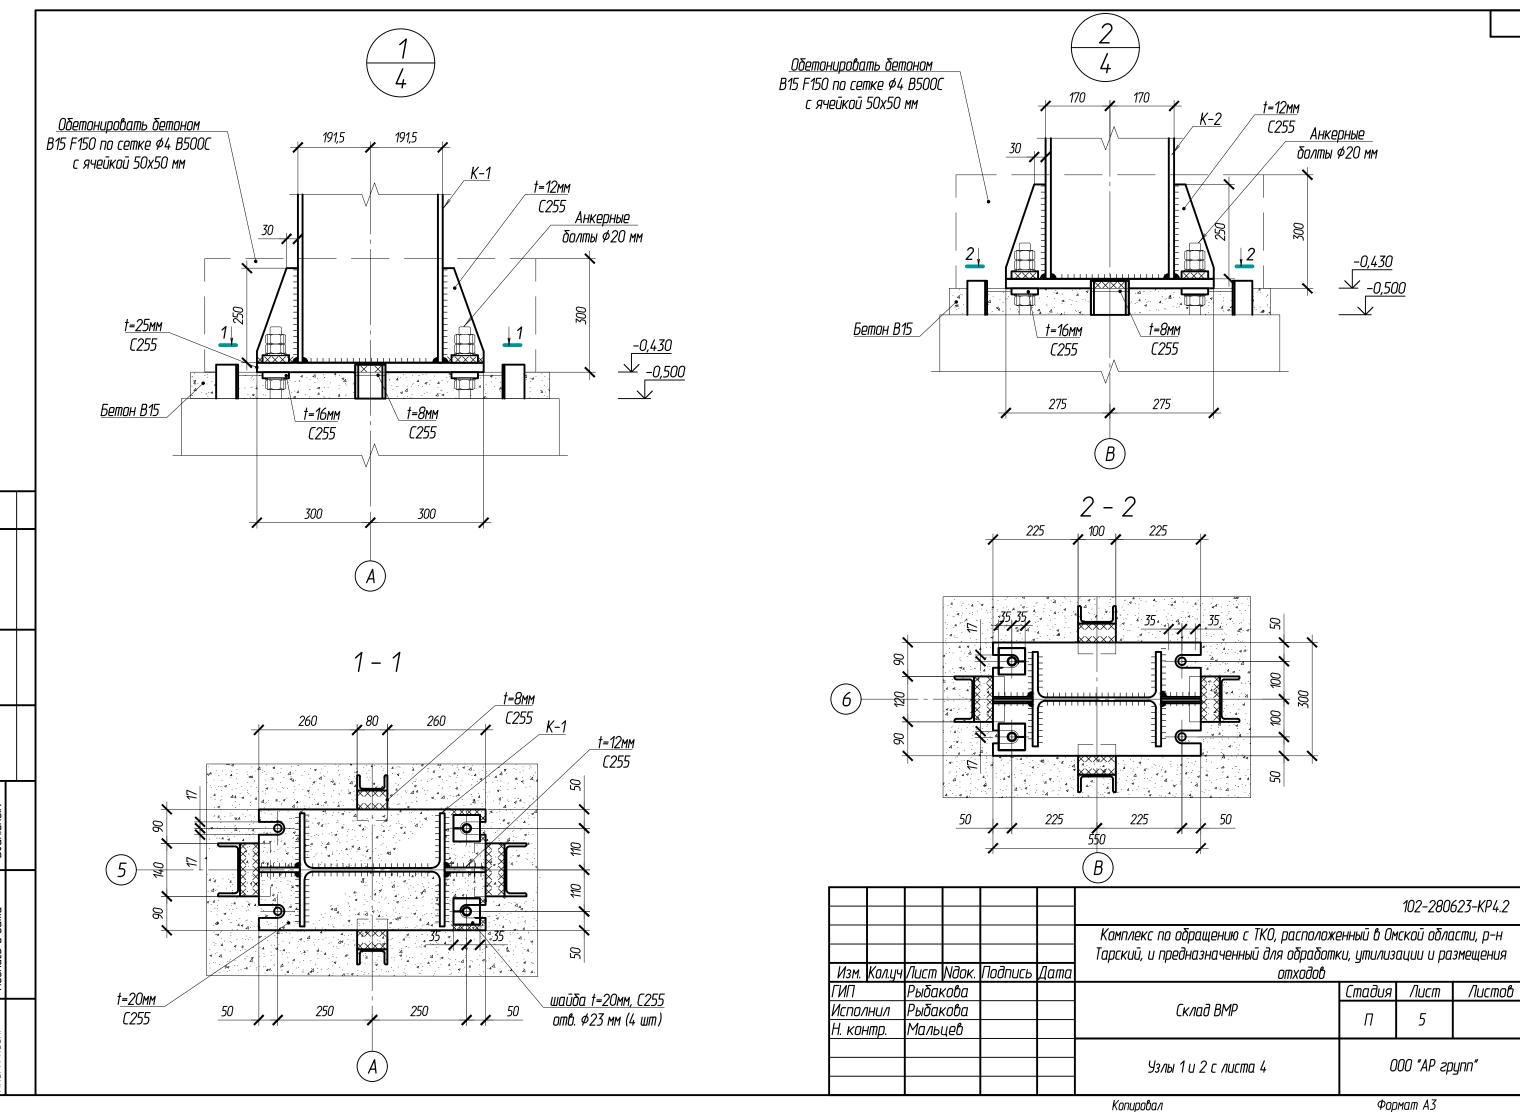

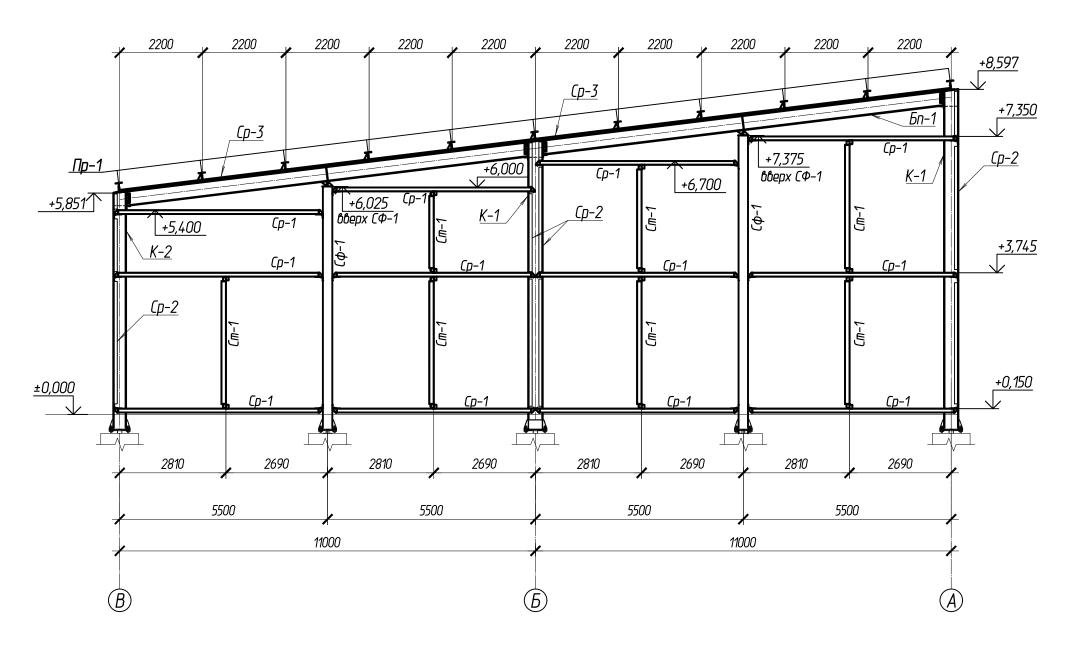


								102-280	623-KP4.2
						Комплекс по обращению с ТКО, расположе			
						Тарский, и предназначенный для обработн	ки, утилиз	ации и ра	змещения
Изм.	Кол.уч	Лист	Nдок.	Подпись	Дата	отходов	_		
ГИП		Рыбан	кова				Стадия	Лист	Листов
Испо/	1НИЛ	Рыбан	кова			Склад ВМР	П	6	
Н. кон	нтр.	Маль	цев				11	U	
						Разрез 1 – 1 с листа 4	0	100 "АР гр	ynn"



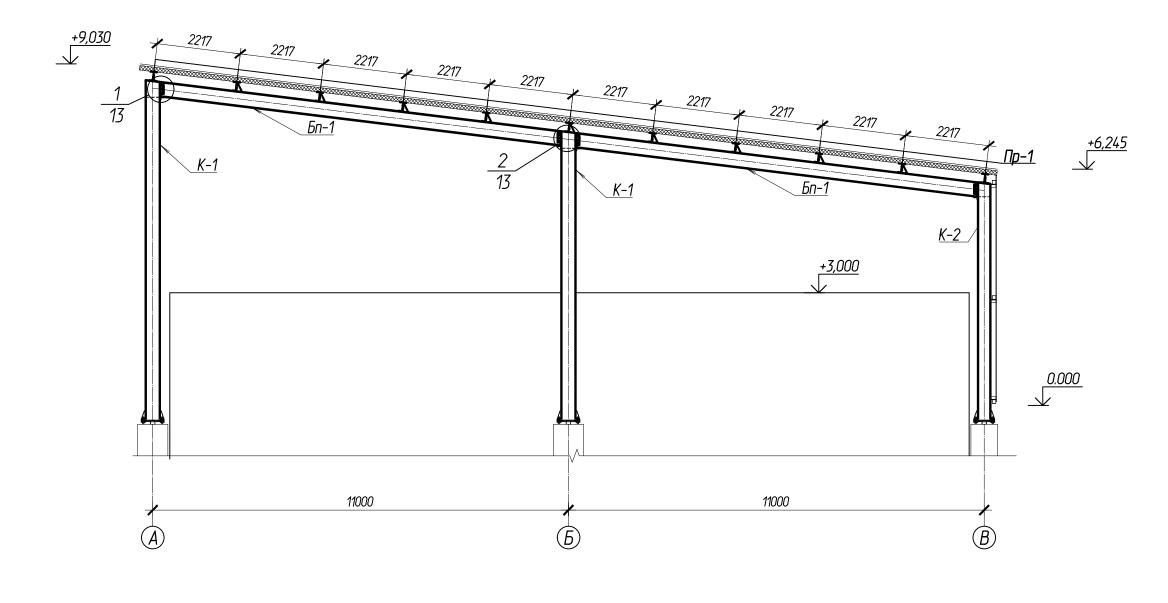


_										
ŀ									102-280	623-KP4.2
F							Комплекс по обращению с ТКО, расположе			
L							Тарский, и предназначенный для обработн	ки, утилизі	ации и ра	змещения
	Изм.	Кол.уч	Лист	<i>Nдок.</i>	Подпись	Дата	отходов			
Į	ГИП		Рыбаі	кова				Стадия	Лист	Листов
Į	Испо/	ТНИЛ	Рыбаі	кова			Склад ВМР	п	7	
Į	Н. кон	нтр.	Маль	цев				11	,	
L										
ļ							Разрез 2 - 2 с листа 4	0	100 "АР гр	nynn"




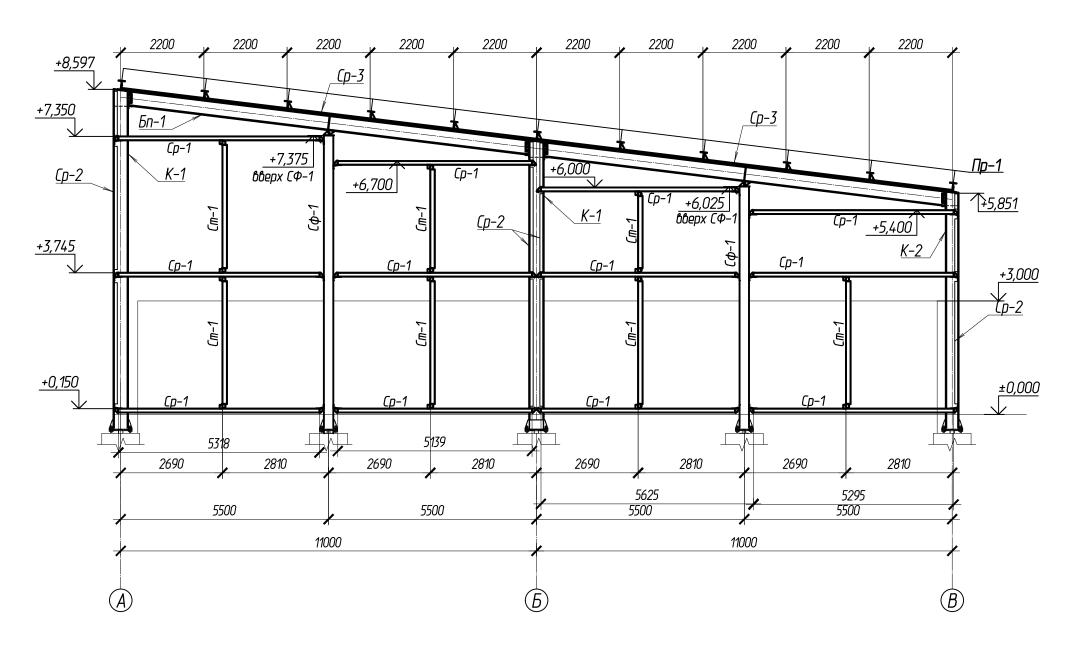


Исполнил Рыбакова Склад ВМР П 8										
Изм. Колуч Лист									102-280	523-KP4.2
ГИП Рыбакова Стадия Лист Листов Исполнил Рыбакова Склад ВМР П 8										
Исполнил Рыбакова Склад ВМР П 8 Н. контр. Мальцев	Изм.	Кол.уч	Лист	Nдок.	Подпись	Дата	отходов		•	
Н. контр. Мальцев	ГИП		Рыбаі	кова				Стадия	Лист	Листов
	_						Склад ВМР	П	8	
Разрез 3 – 3 с листа 4 000 "АР групп"							Разрез 3 – 3 с листа 4	O	00 "АР гр	ynn"

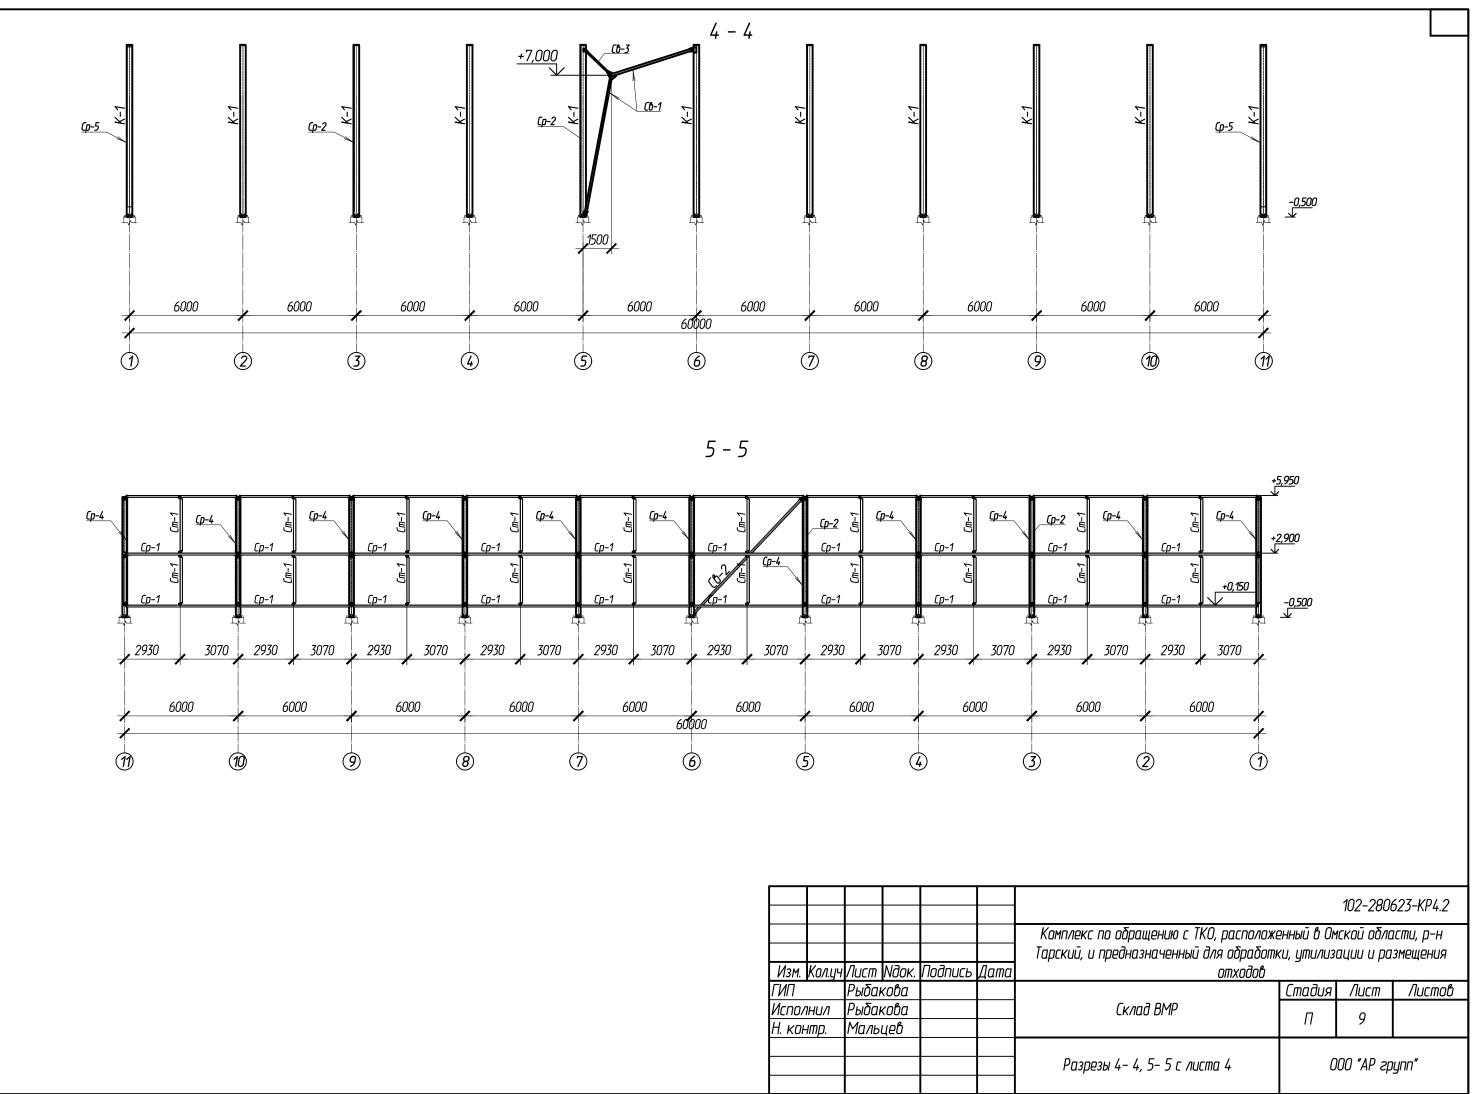



#### Схема расположения балок,прогонов и горизонтальных связей

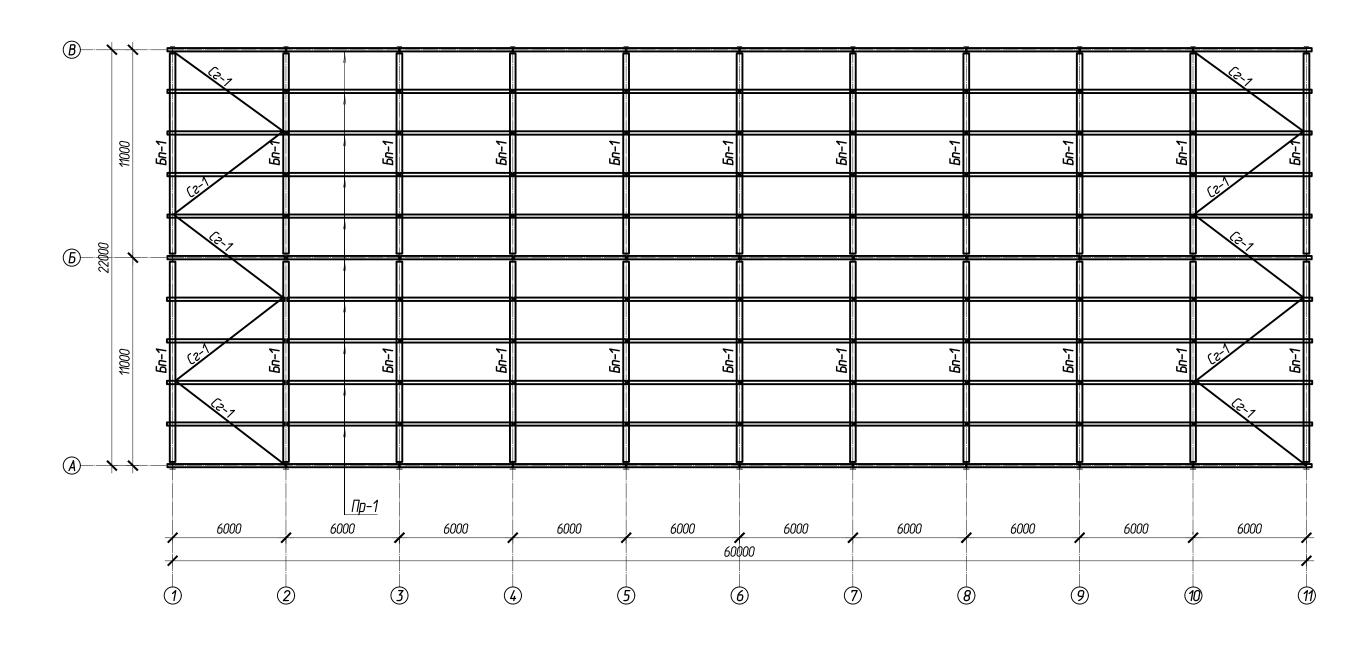


102-280623-KP4.2 Комплекс по обращению с ТКО, расположенный в Омской области, р-н Тарский, и предназначенный для обработки, утилизации и размещения Изм. Кол.уч Лист Nдок. Подпись Дата отходов отходов Стадия Лист Листов Рыбакова Рыбакова Склад ВМР Исполнил 10 Π Н. контр. Мальцев Схема расположения балок, прогонов и 000 "АР групп" горизонтальных связей

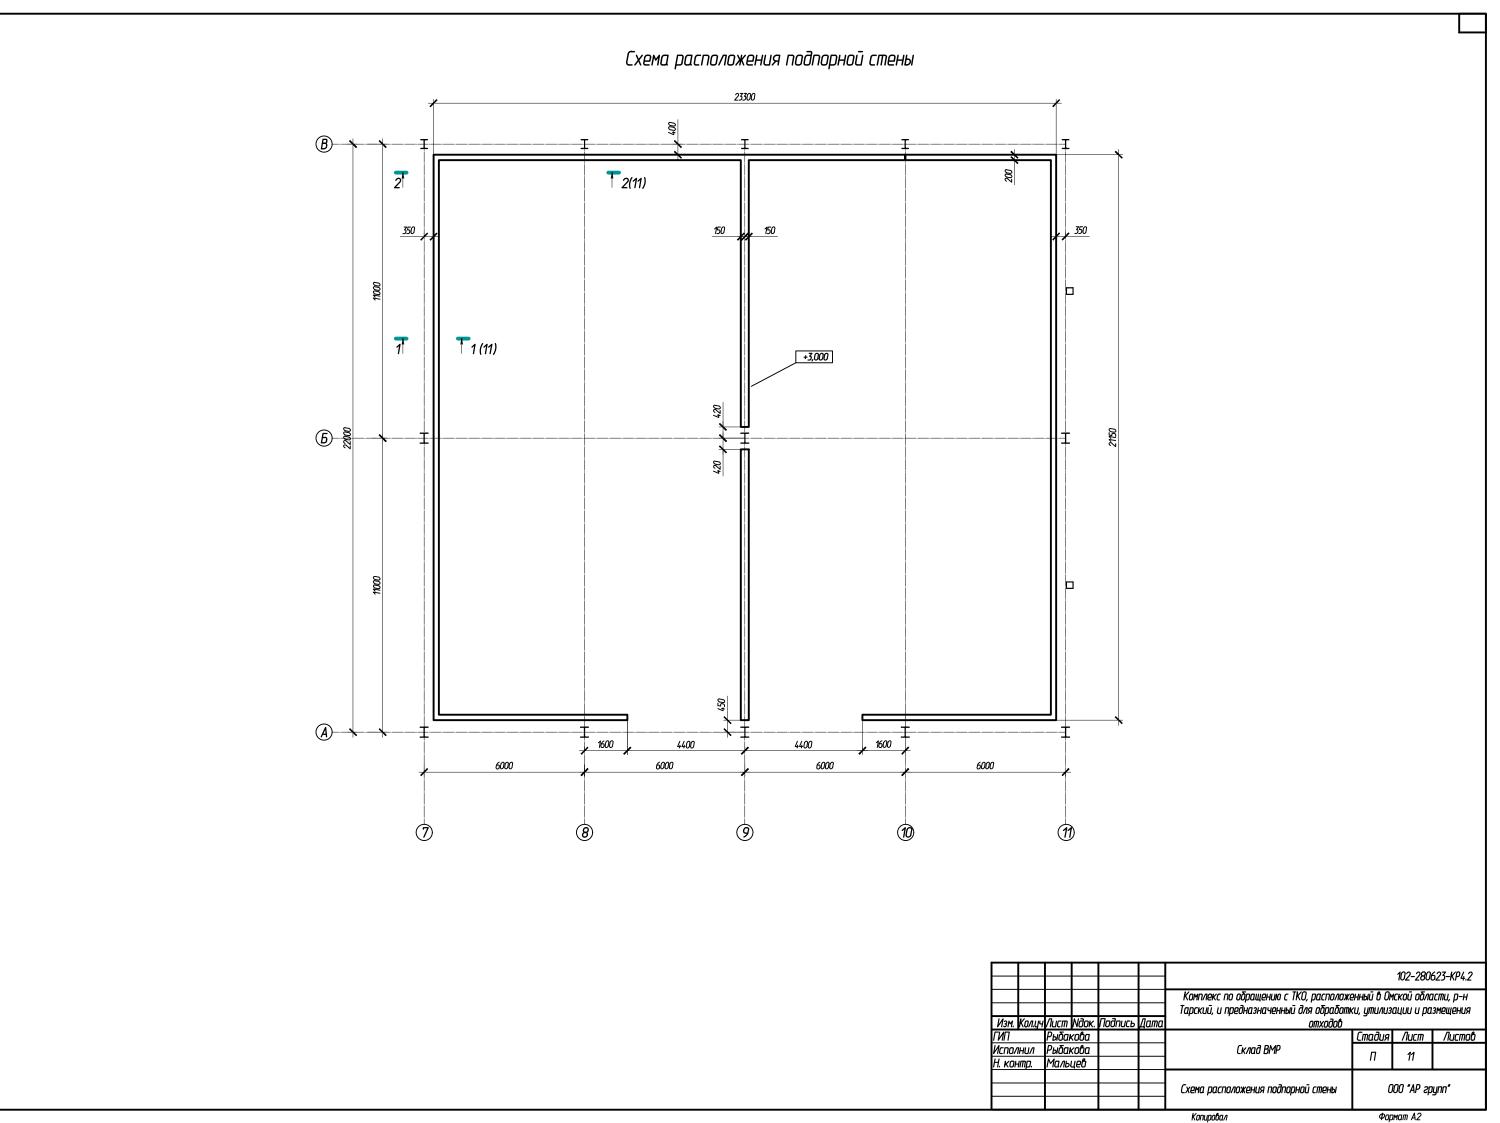


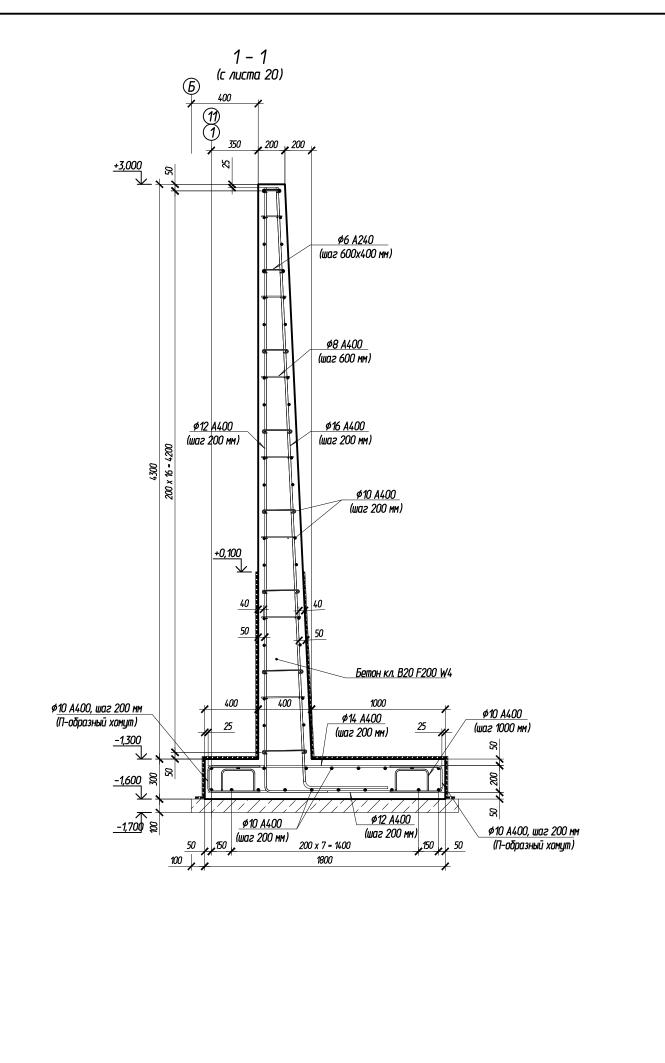


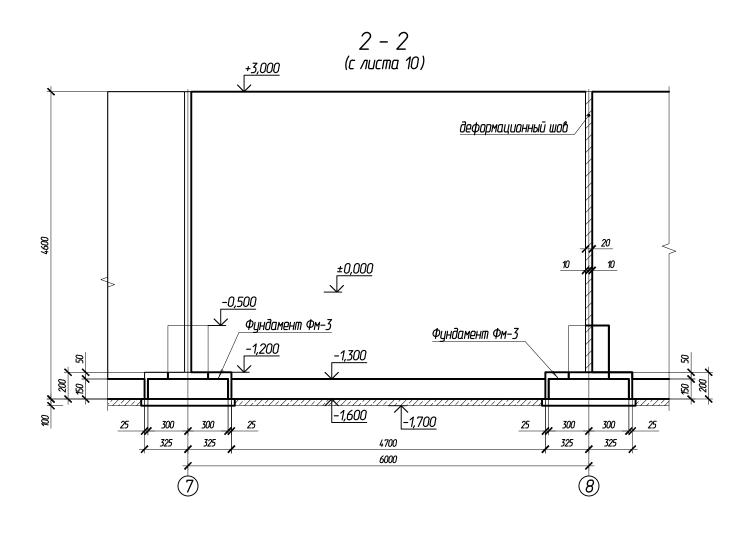


	$\vdash$							102-280	623-KP4.2
						Комплекс по обращению с ТКО, располож Тарский, и предназначенный для обработ			
Изм.	Кол.уч	Лист	Nдок.	Подпись	Дата	отходов		•	
ГИП		Рыбаі	кова				Стадия	/lucm	Листов
Испо	ЛНИЛ	Рыбаі	кова			Склад ВМР	п	12	
Н. ко	нтр.	Маль	цев						
						Разрезы 1 – 1 и 2 – 2 с листа 11	0	100 "AP гр	nynn"
						Kanunaha a	фог	мат 12	

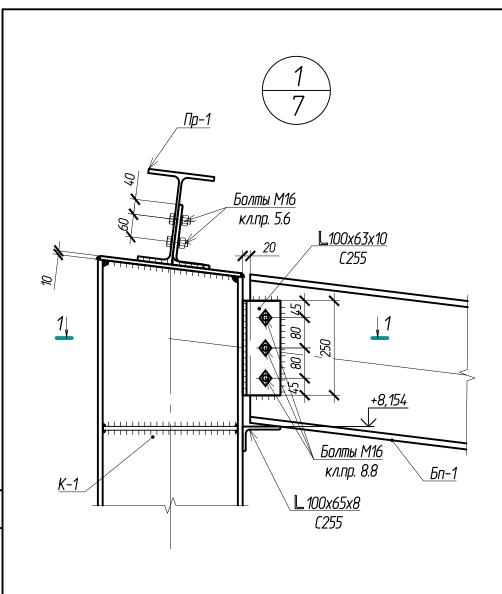

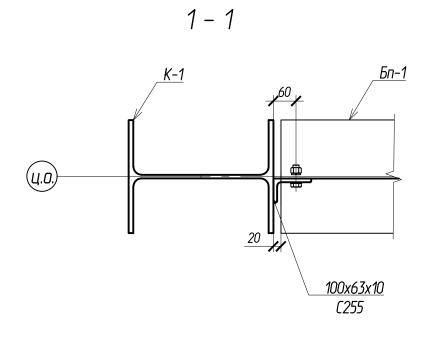

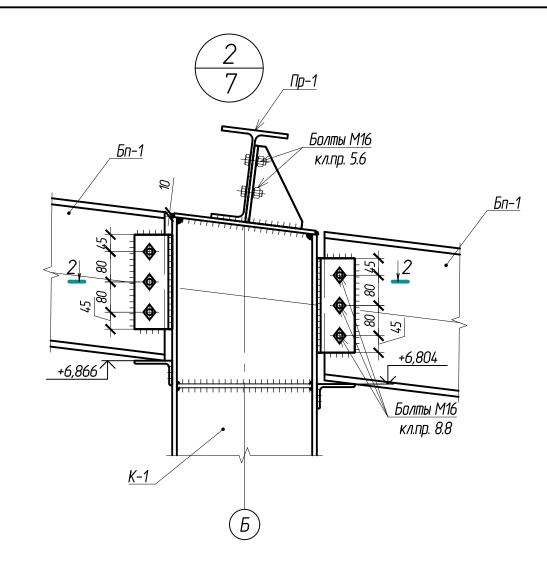



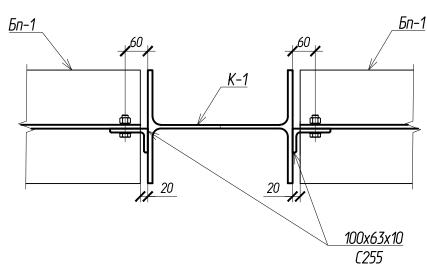



								102-280	623-KP4.2
						Комплекс по обращению с ТКО, расположе	⊇нныū в Ом	ской обла	асти, р-н
						Тарский, и предназначенный для обработн	ки, утилиз	ации и ра	змещения
Изм	. Кол.уч	Лист	Nдок.	Подпись	Дата	отходов			
ГИП	-	Рыбан	кова				Стадия	Лист	Листов
Испа	ЛНИЛ	Рыбан	кова			Склад ВМР		13	
Н. кс	нтр.	Маль	цев				11	כו	
					·	<i>9злы 1 и 2 с листа 7</i>	[ 0	100 "АР гр	nynn"
			•						

			-	Согласовано:	јано:	
Инв. И подл.	Подпись и дата	Взам.инв.N				
					Графическая часть	
					1UZ-28U6Z3-KP4.3	

1	Ведомость чертежей	
2	· ·	
_	Рамка радиационного контроля. Схема фундаментов под рамку радиационного контроля и оградительных столбов	
3	Рамка радиационного контроля. Фундаменты Ф-1, Ф-1а. Столб оградительный СО-1	
4	Дезинфицирующая ванна (поз. 8)	
5	Очистные сооружения фильтрата (поз. 11)	
6	Очистные сооружения фильтрата. Фундамент ФТ-1	
7	Очистные сооружения фильтрата. Крыльцо К-1	
8	Схема заправочной площадки с аварийной емкостью (поз.12, 13)	
9	Заправочная площадка (поз.12)	
10	Аварийная емкость (поз.13). Схема установки	
11	Фундамент ФМ-1	
12	Пожарные резервуары №1 (поз.9). ПНС пожаротушения (поз.9a)	
13	Фундамент ФМ-2	
14	Фундамент ФМ-3	
15	Емкость для накопления ливневых стоков (поз.19а)	
16	Фундамент ФМ-4	
17	Ограждение территории	
18	Ограждение территории. Виды А, Б. Ворота В-1, В-2	
19	Ограждение территории. Стойки СТ-1, СТ-2	
20	Ограждение территории. Фундаменты Ф-1, Ф-2, ФШ-1, ФШ-2	
21		
22		
23		


						102-280623-KP4.3						
						Комплекс по обращению с ТКО, расположенный в Омской области, p-н Тарский и предназначенный для обработки, утилизации и						
Изм.	Кол.	Лист	Nдокум.	Подпись	Дата	размещения отх	одов					
ГИГ	7	Рыбакова			11/23		Стадия	Лист	Листов			
Исп	ОЛН.	Рыбакова			11/23	Общеплощадочные сооружения	П	1				
Н. к	онтр.	Мальцев			11/23		11	1				
						Ведомость чертежей ОС		00 "АР групп"				

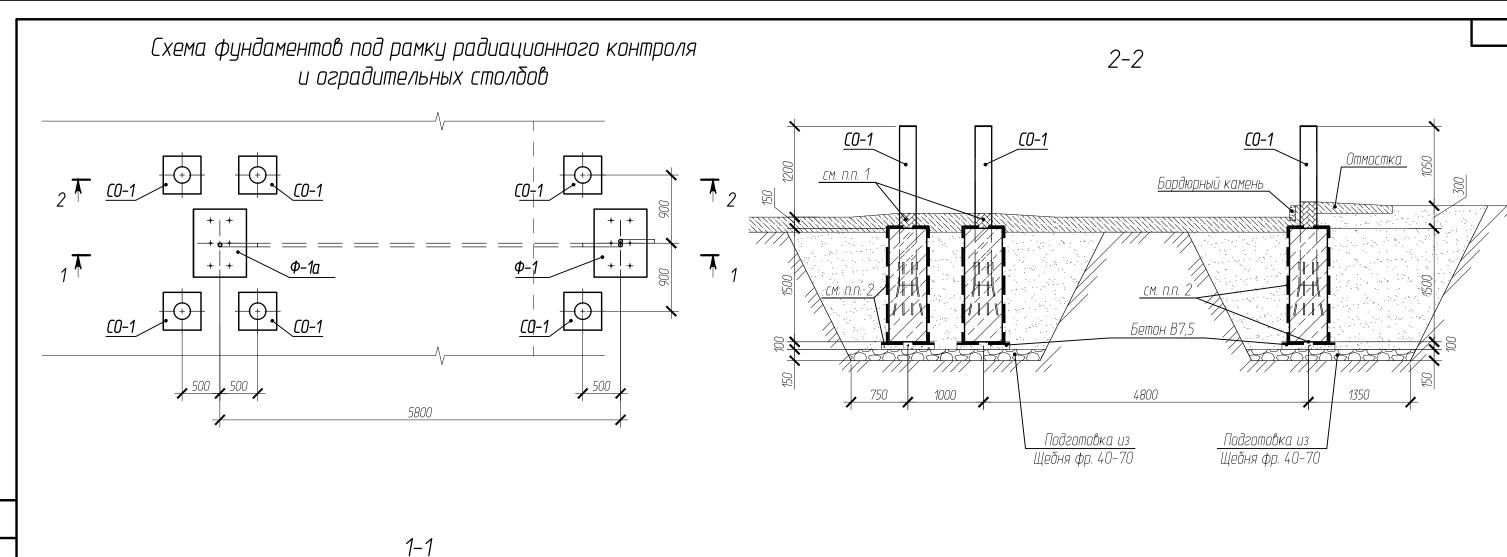


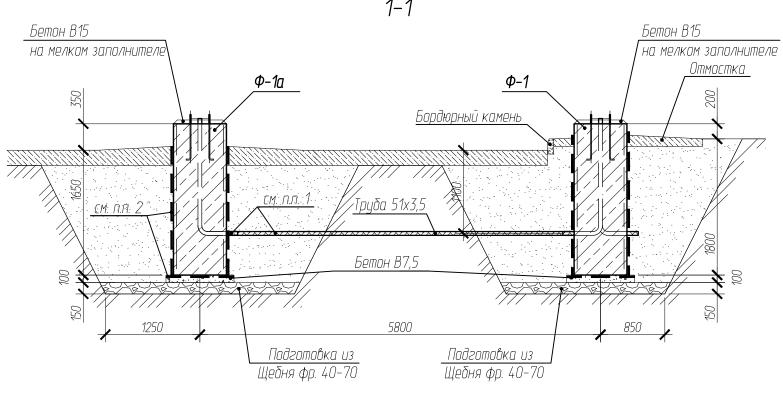



- 1. Металлические поверхности, соприкасающиеся с грунтом, гидроизолировать резиновым полотном.
- 2. Боковые поверхности фундаментов и оградительных столбов, непосредственно соприкасающиеся с грунтом, а также верх бетонной подготовки гидроизолировать Техноэласт ЭПП в один слой по битумному праймеру ТЕХНОНИКОЛЬ №1.
- 3. Расположение фундаментов и оградительных столбов уточнить на месте в зависимости от габаритов оборудования.


Комплекс по обращению с ТКО, расположенный в Омской области р-н Тарский и предназначенный для обработки, утилизации и размещения отходов  ГИП Рыбакова 11/23 Исполн. Рыбакова 11/23 Н. контр. Мальцев 11/23 Рамка радиационного контроля.  Схема фундаментов под рамку радиационного ворожения контроля и оградительных столбов							102-280623-KP4.3					
Изм. Кол. Лист												
Исполн. Рыбакова 11/23 Общеплощадочные сооружения Н. контр. Мальцев 11/23 Рамка радиационного контроля. Схема фундаментов под рамку радиационного об "AP групп" контроля и оградительных столбов	Изм.	Кол.	Лист	<i>Nдокум.</i>	Подпись	Дата	'					
Н. контр. Мальцев 11/23 Рамка радиационного контроля. Схема фундаментов под рамку радиационного 000 "AP групп" контроля и оградительных столбов	ГИГ	7	Рыбакова					Стадия	Лист	Листов		
Рамка радиационного контроля. Схема фундаментов под рамку радиационного ООО "AP групп" контроля и оградительных столбов							, 5	П	2			
Схема фундаментов под рамку радиационного ООО "AP групп" контроля и оградительных столбов	Н. к	:ОНТР.	Мальцев			11/23		, ,				
контроля и оградительных столбов												
								о 📗 000 "АР групг		gynn"		
							контроля и оградительных столбов					

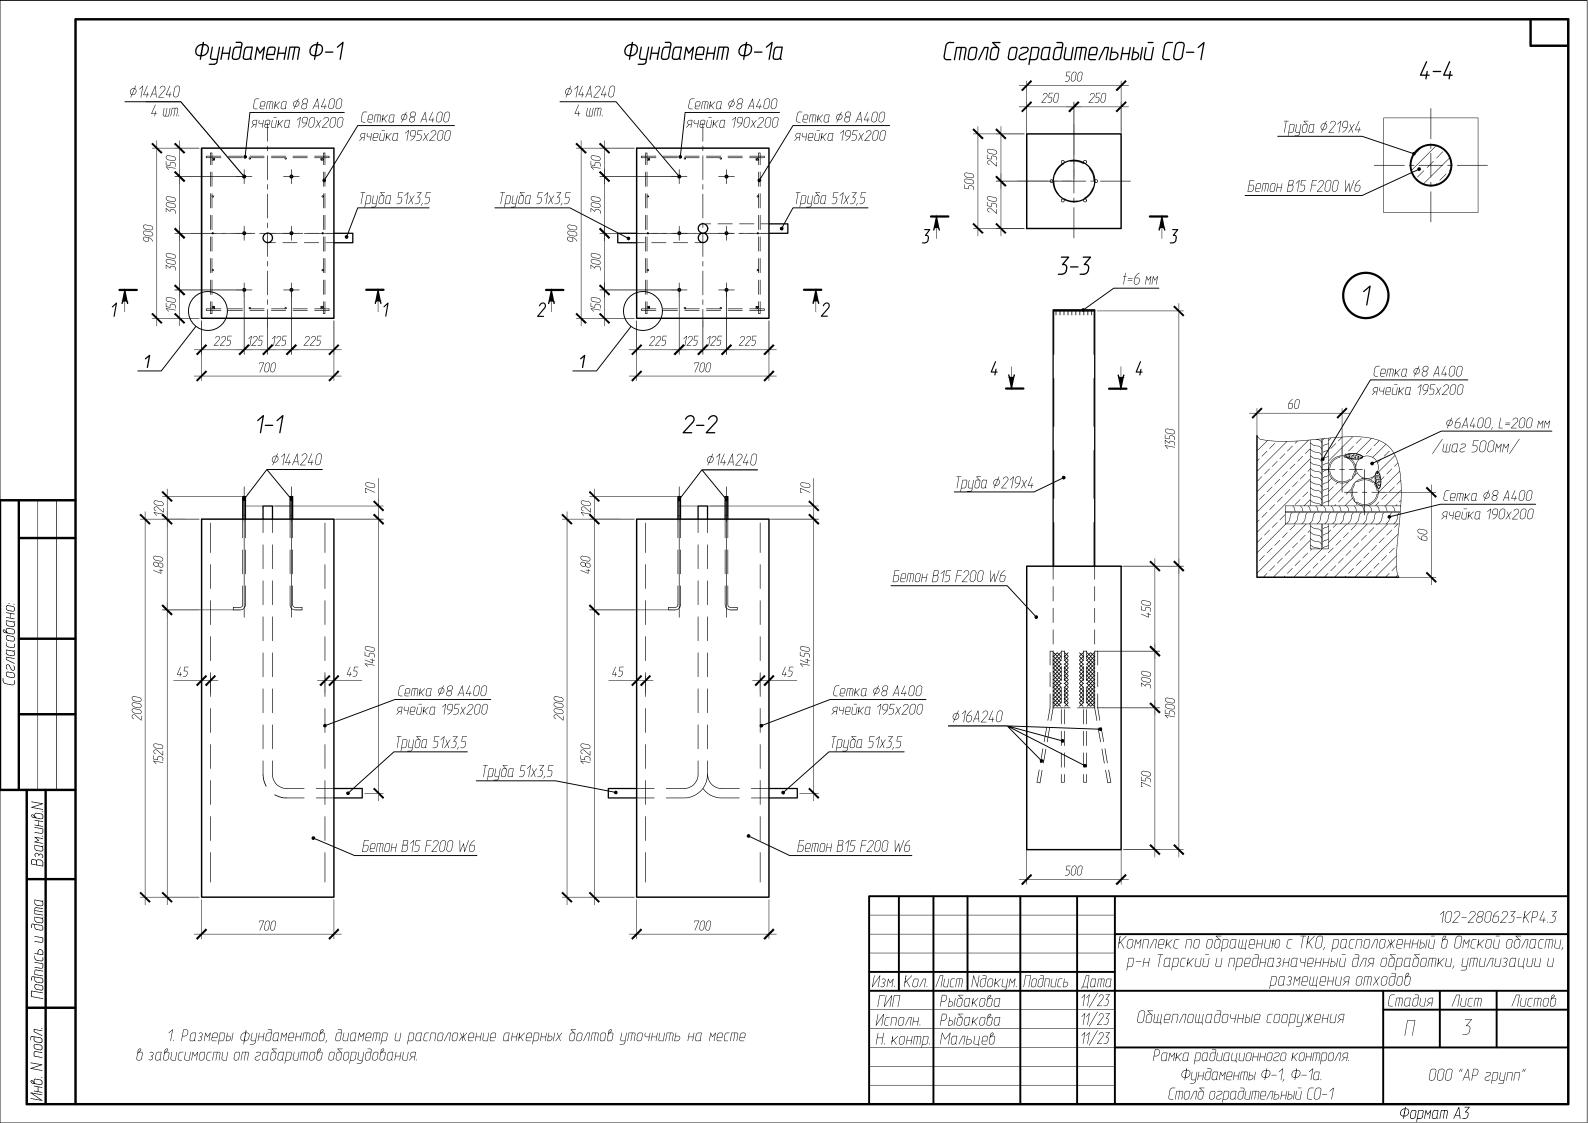


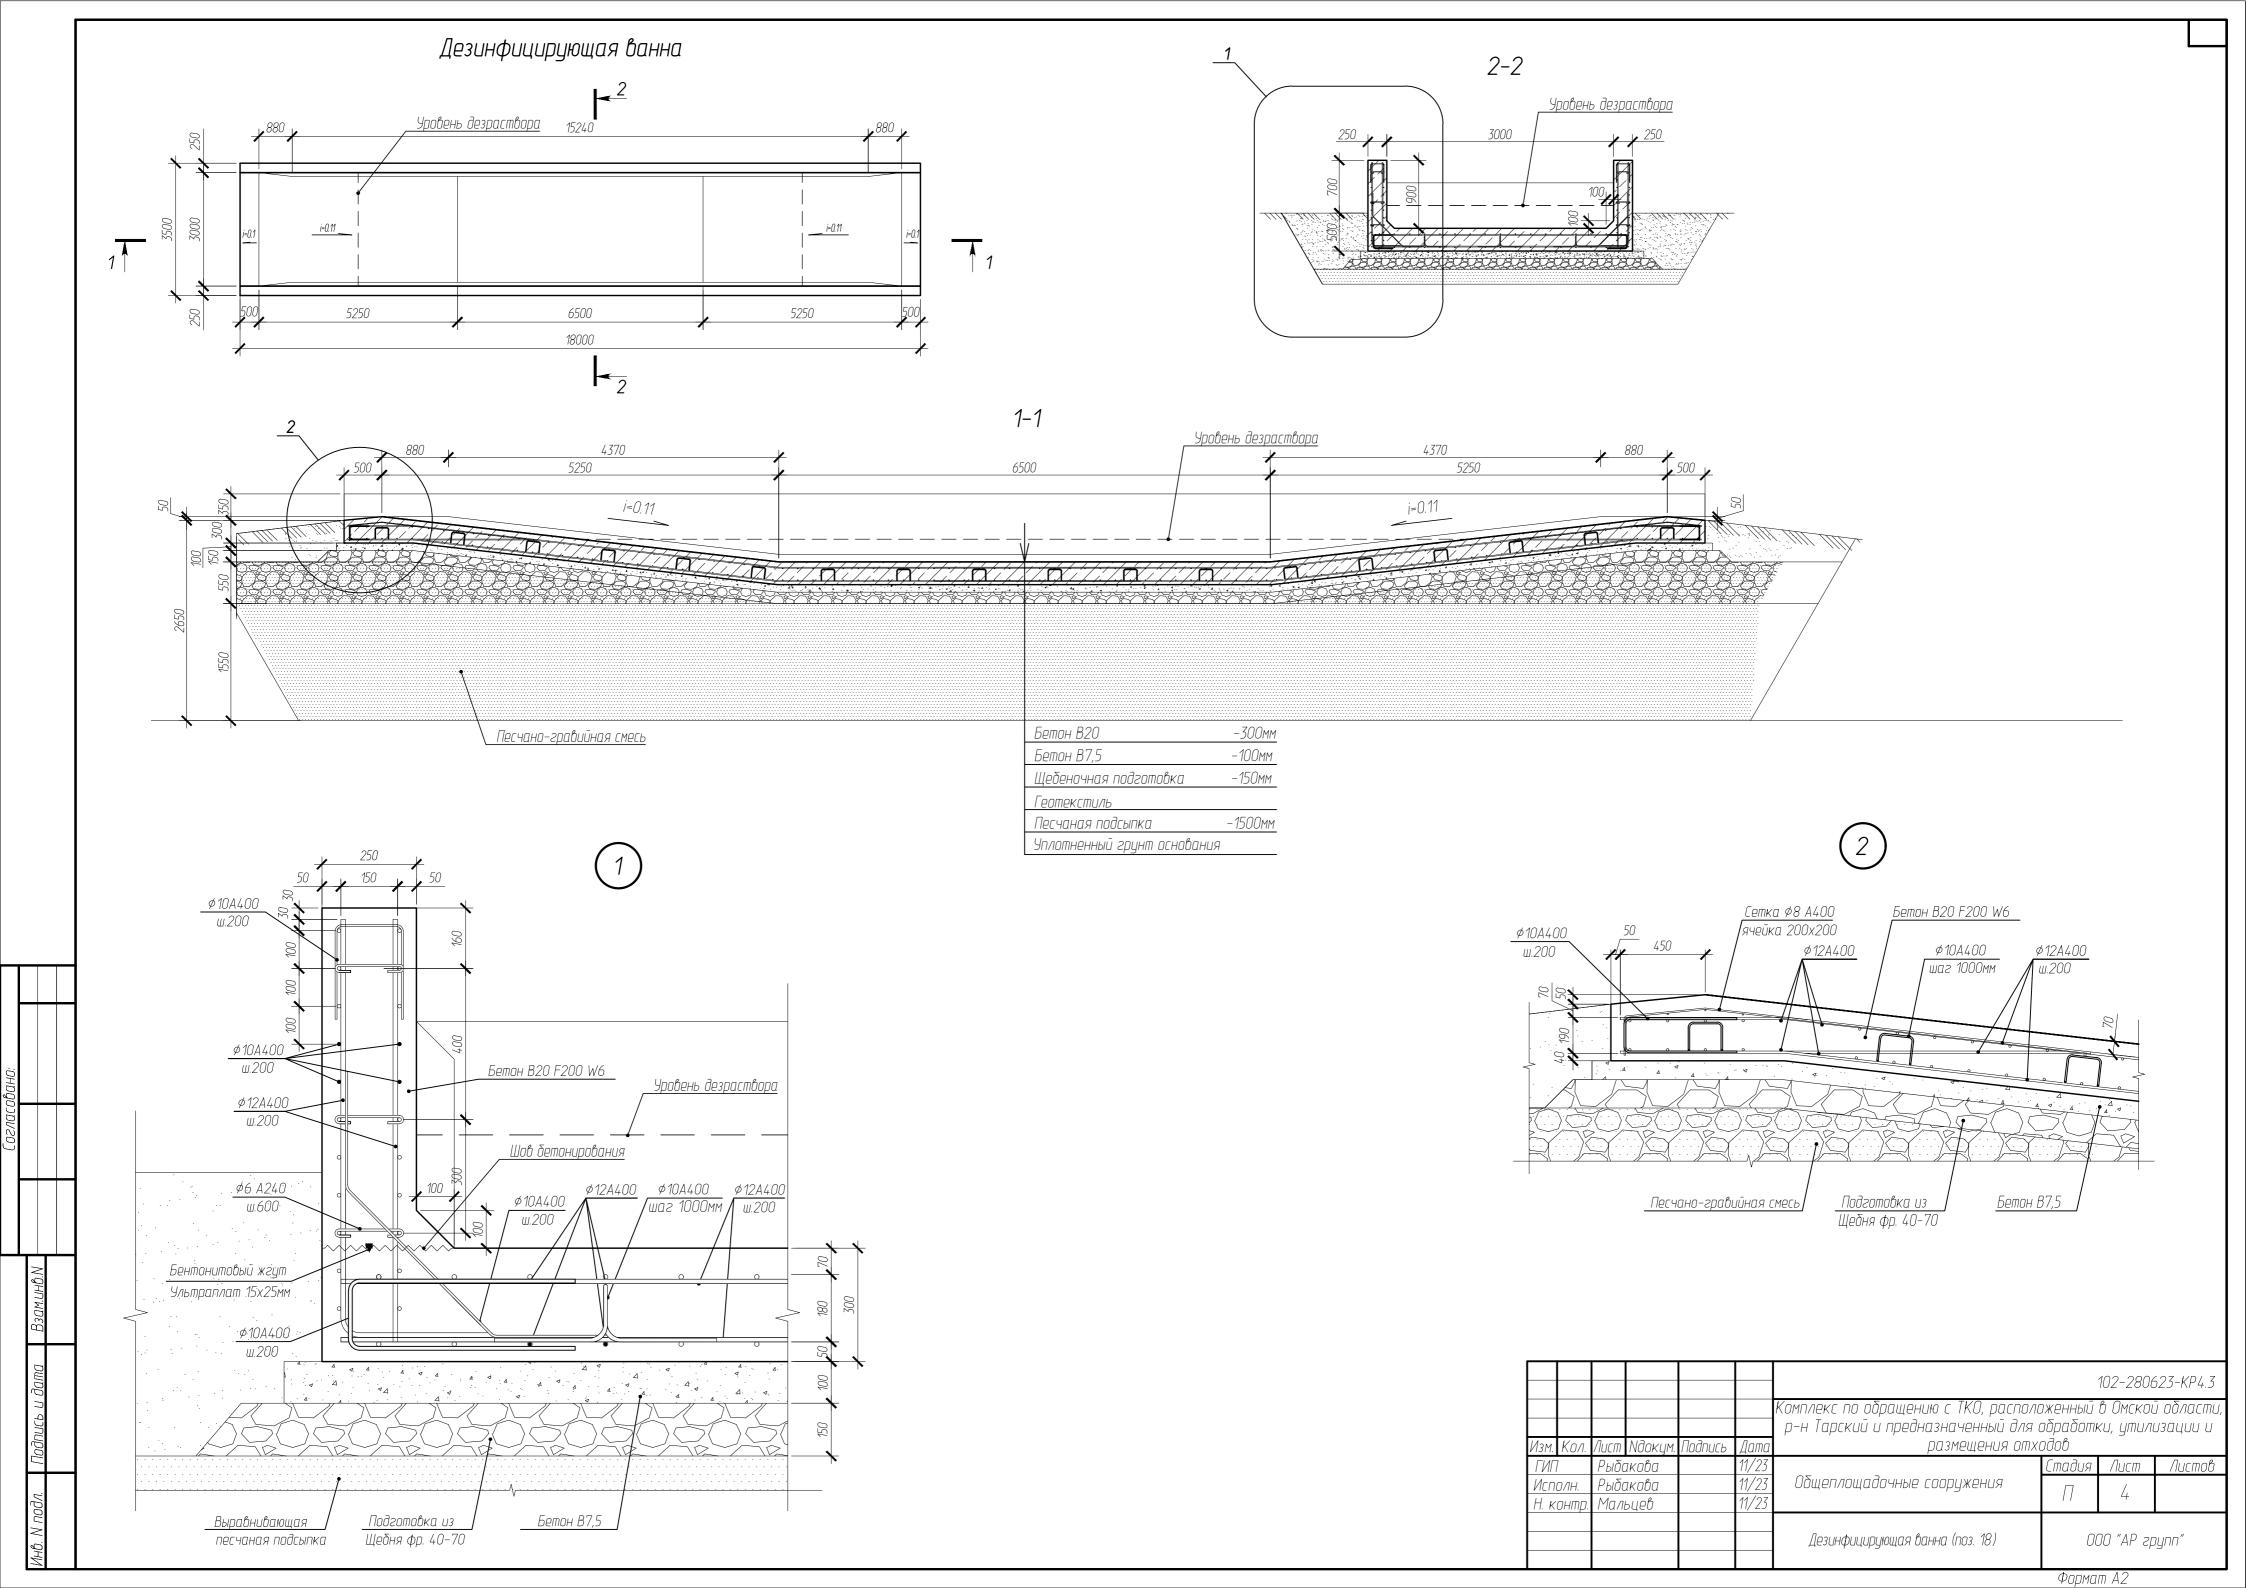

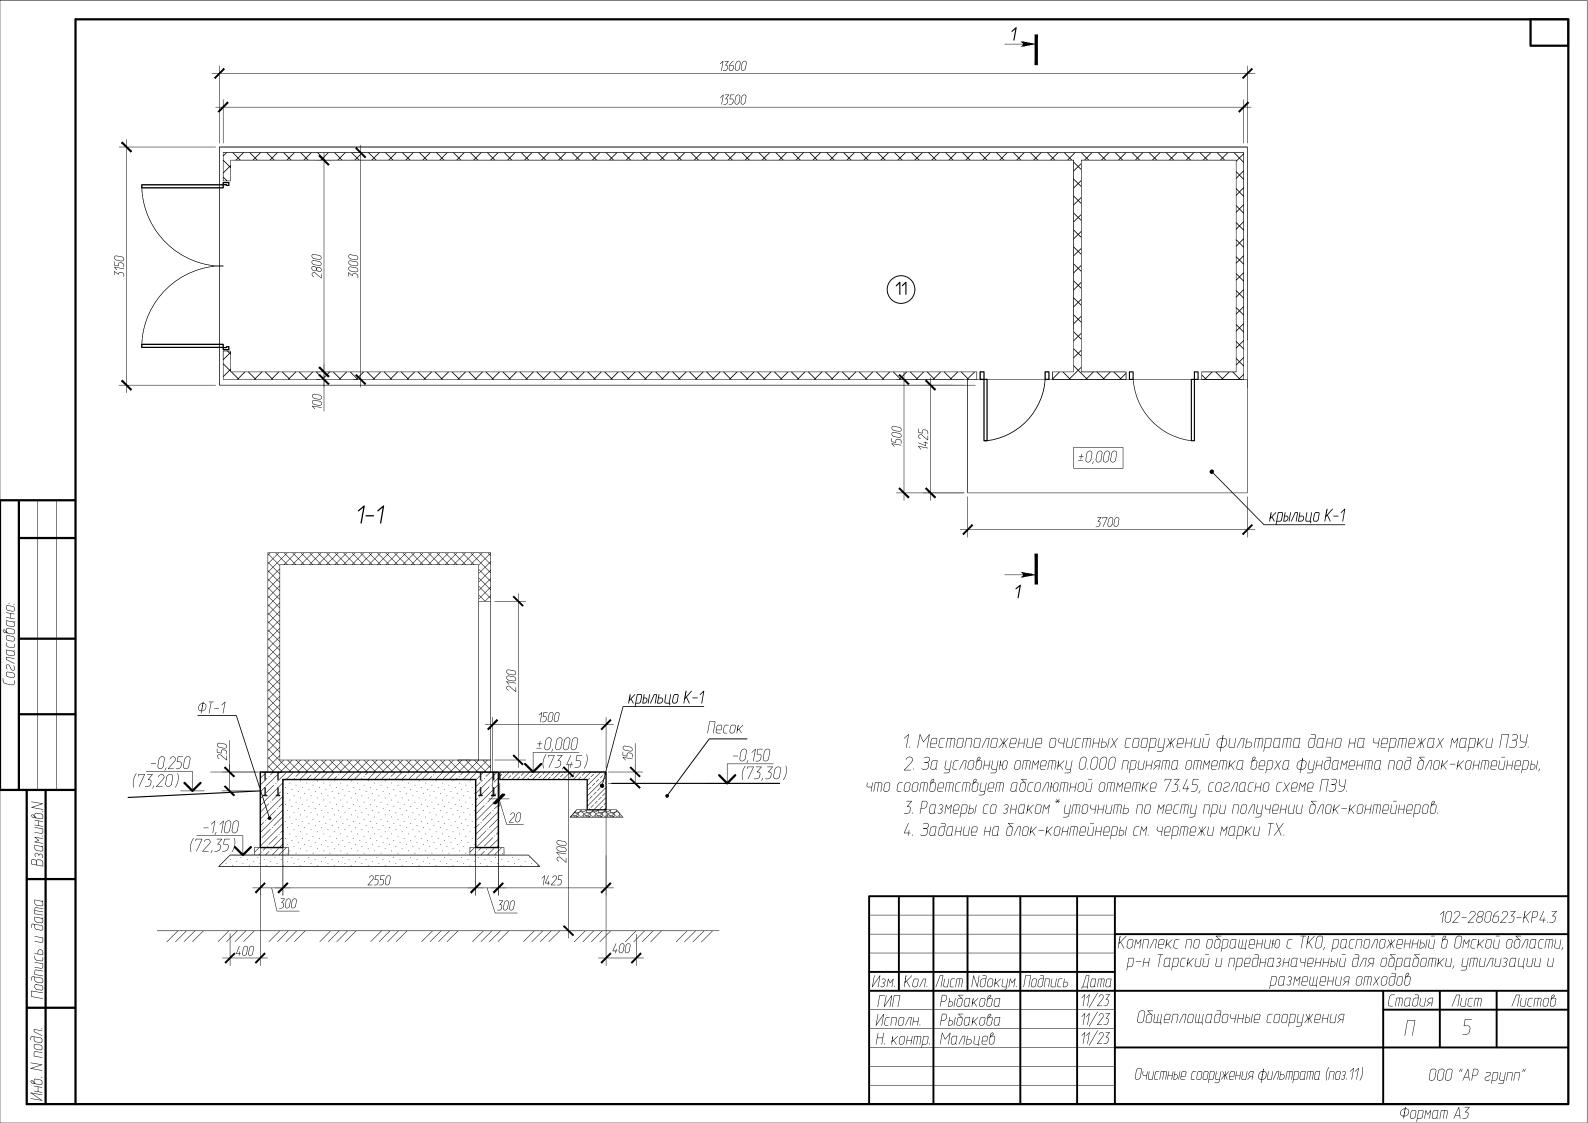


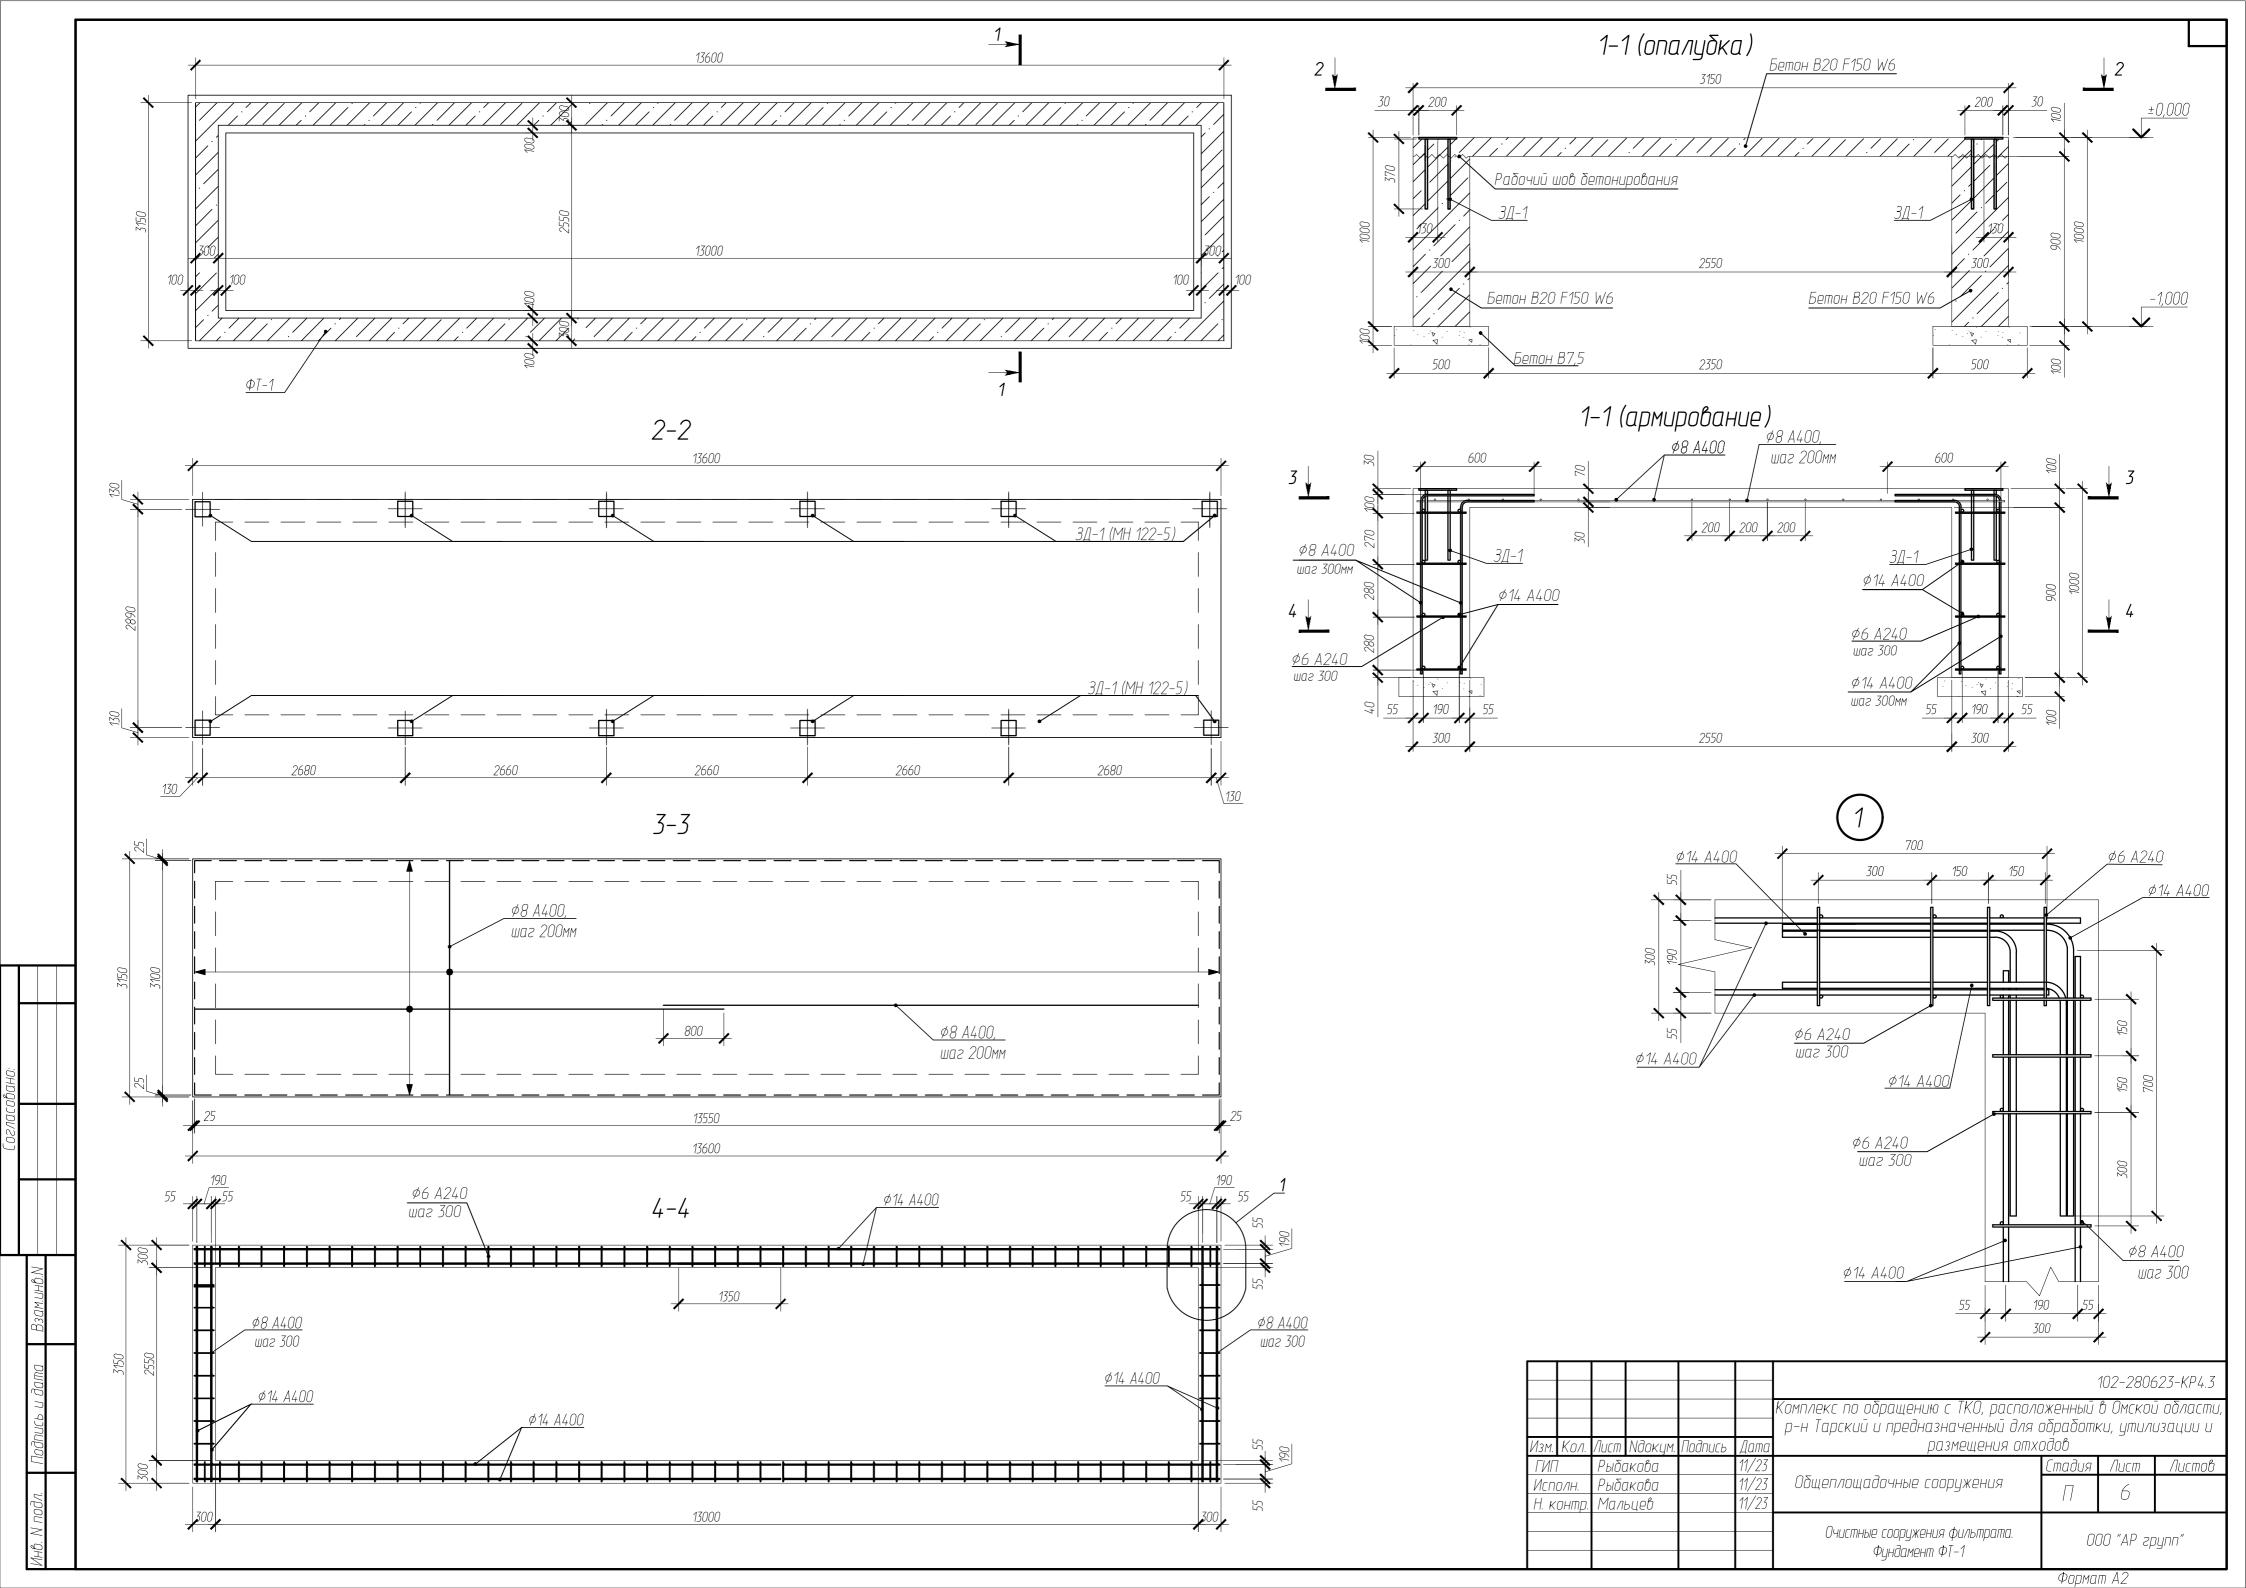


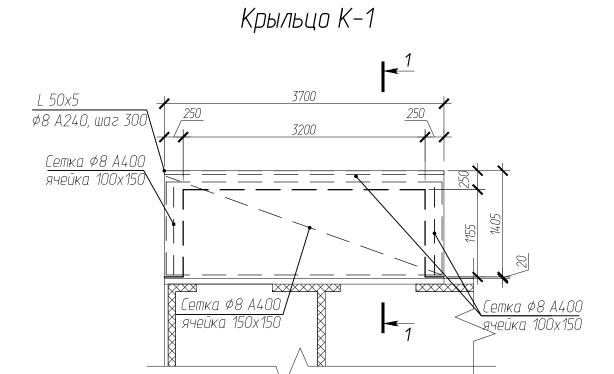


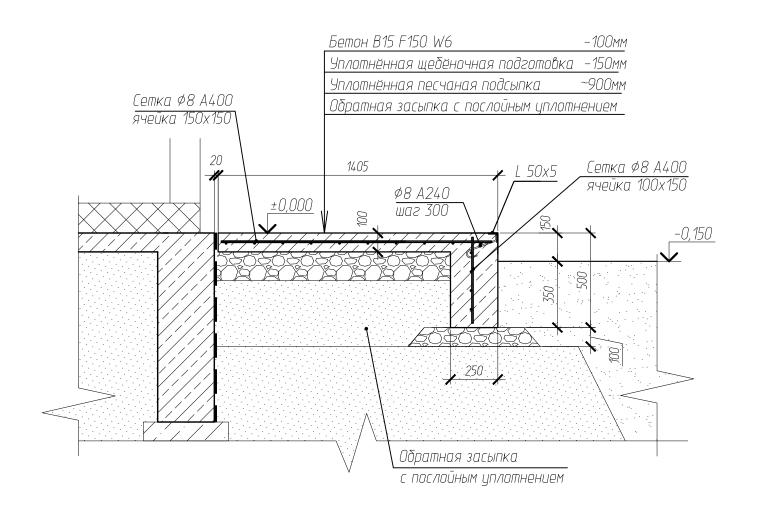


						102-280623-KP4.3					
						Комплекс по обращению с ТКО, располи					
						р-н Тарский и предназначенный для (		ки, утили	J3ФЦИИ И		
Изм.	Кол.	Лист	<i>Nдокум.</i>	Подпись	Дата	размещения отходов					
ГИГ	7	Рыбакова			11/23		Стадия	Лист	Листов		
Исп	ОЛН.	Рыбакова			11/23	Общеплощадочные сооружения	П	7			
Н. к	онтр.	Мальцев			11/23		1.1	/			
						Очистные сооружения фильтрата.	000 "40 000"				
						Крыльцо К-1	000 "AP		?pynn"		

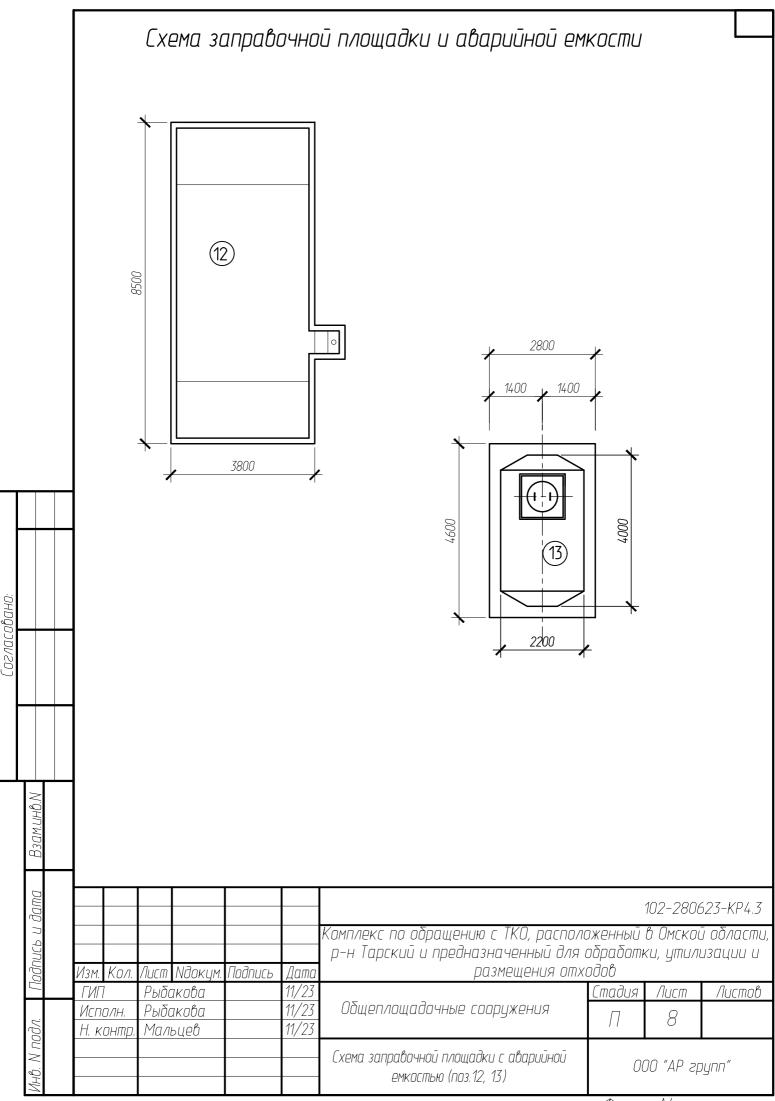

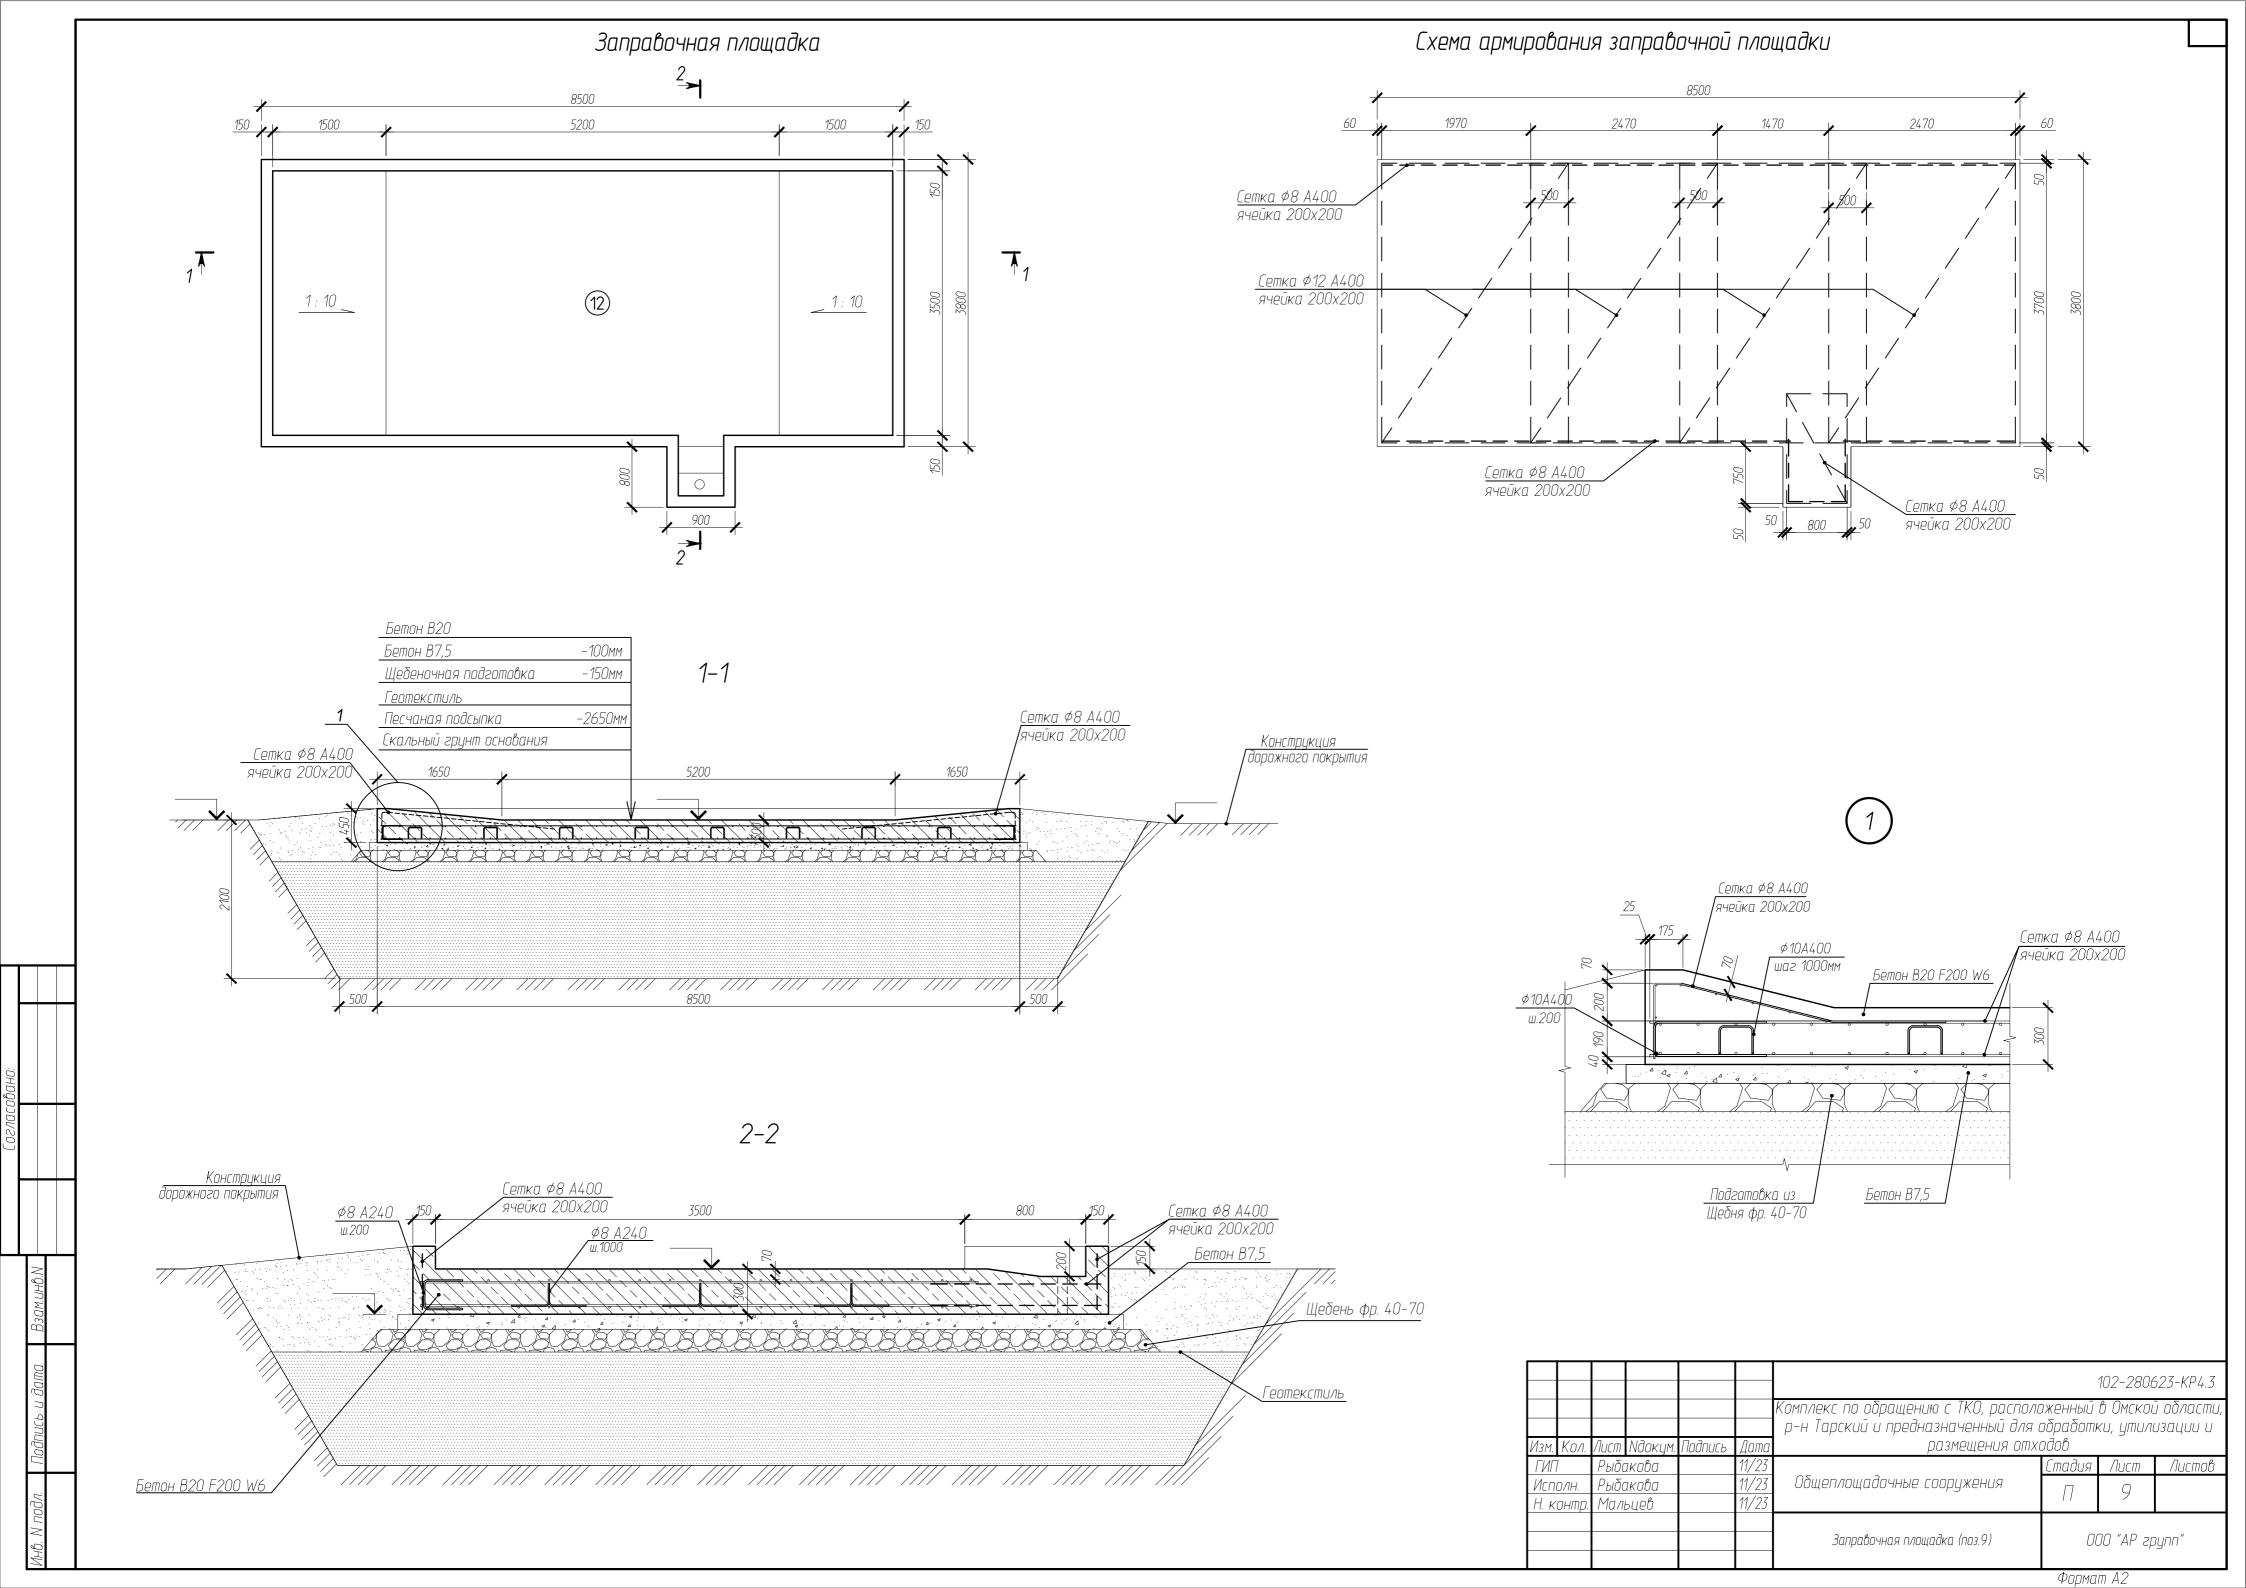

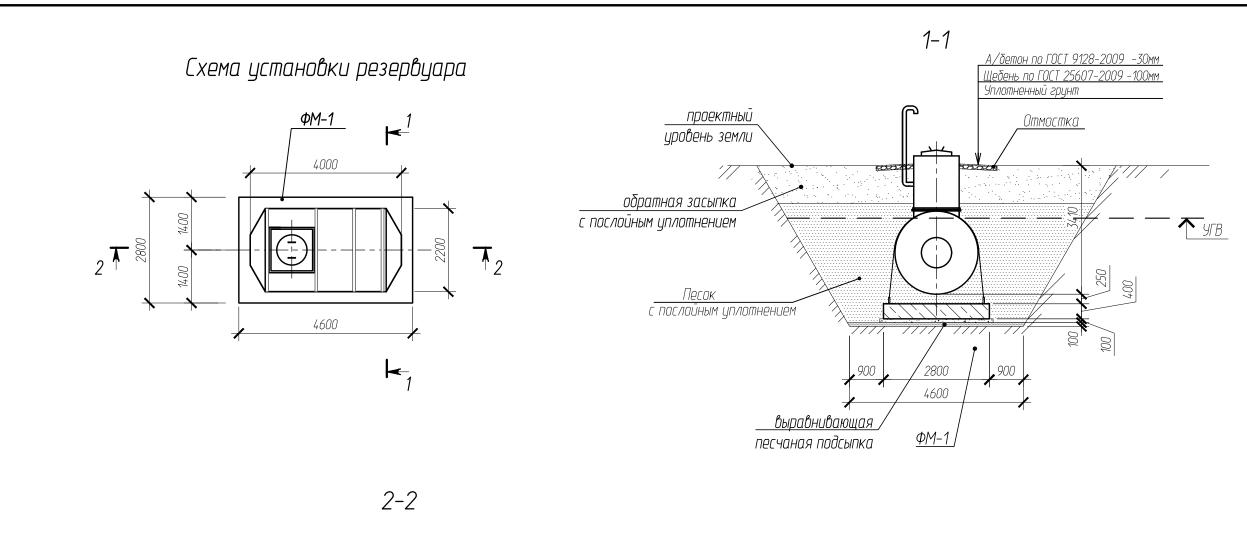

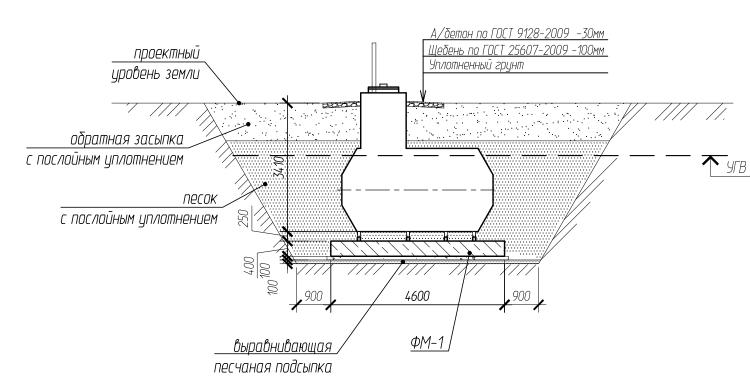



					102-280623-KP4.3					
					Комплекс по обращению с ТКО, расположенный в Омской области,					
							ки, утили	J30ЦUU U		
Кол.	Лист	Nдокум.	Подпись	Дата	размещения отходов					
7	Рыбакова			11/23		Стадия	Лист	Листов		
ОЛН.	Рыбакова				Общеплощадочные сооружения	П	10			
онтр.	Мальцев			11/23		1 1	10			
					Авариūная емкость (поз.9a). Схема установки	000 "АР груп		ynn"		
	) ОЛН.	7 Рыбс олн. Рыбс	Рыбакова олн. Рыбакова	олн. Рыбакова	Кол. Лист	Кол. Лист       Nдокум. Подпись       Дата       р-н Тарский и предназначенный для в размещения откором.         Олн. Рыбакова       11/23       Общеплощадочные сооружения онтр. Мальцев         Имальцев       11/23       Аварийная емкость (поз.9а).	Кол. Лист	Кол. Лист		


## Фундамент ФМ-1 1000 1300 750 <u>Ø16 A240</u> Ф12 А400, шаг 200 мм 2800 1 Ф12 А400, шаг 200 мм Ø16 A240 4600 1-1 Ø16 A240 Ø10 A400 <u>Ф10 А400</u> ш.200 φ10 A400 ш.1000 ш.200 750 750 04 4600 <u>Бетон В7,5</u> <u>Ф12 А400</u> ш.200 Бетон B20 F150 W6 102-280623-KP4.3 Комплекс по обращению с ТКО, расположенный в Омской области, р-н Тарский и предназначенный для обработки, утилизации и размещения отходов Изм. Кол. Лист Идокум. Подпись Дата Рыбакова 11/23 ГИГ. \_тадия Лист Листов 11/23 Общеплощадочные сооружения Рыбакова Исполн. 11 11/23 Мальцев Н. контр 000 "AP групп" Финдамент ФМ-1


Формат А4


Согласовано:

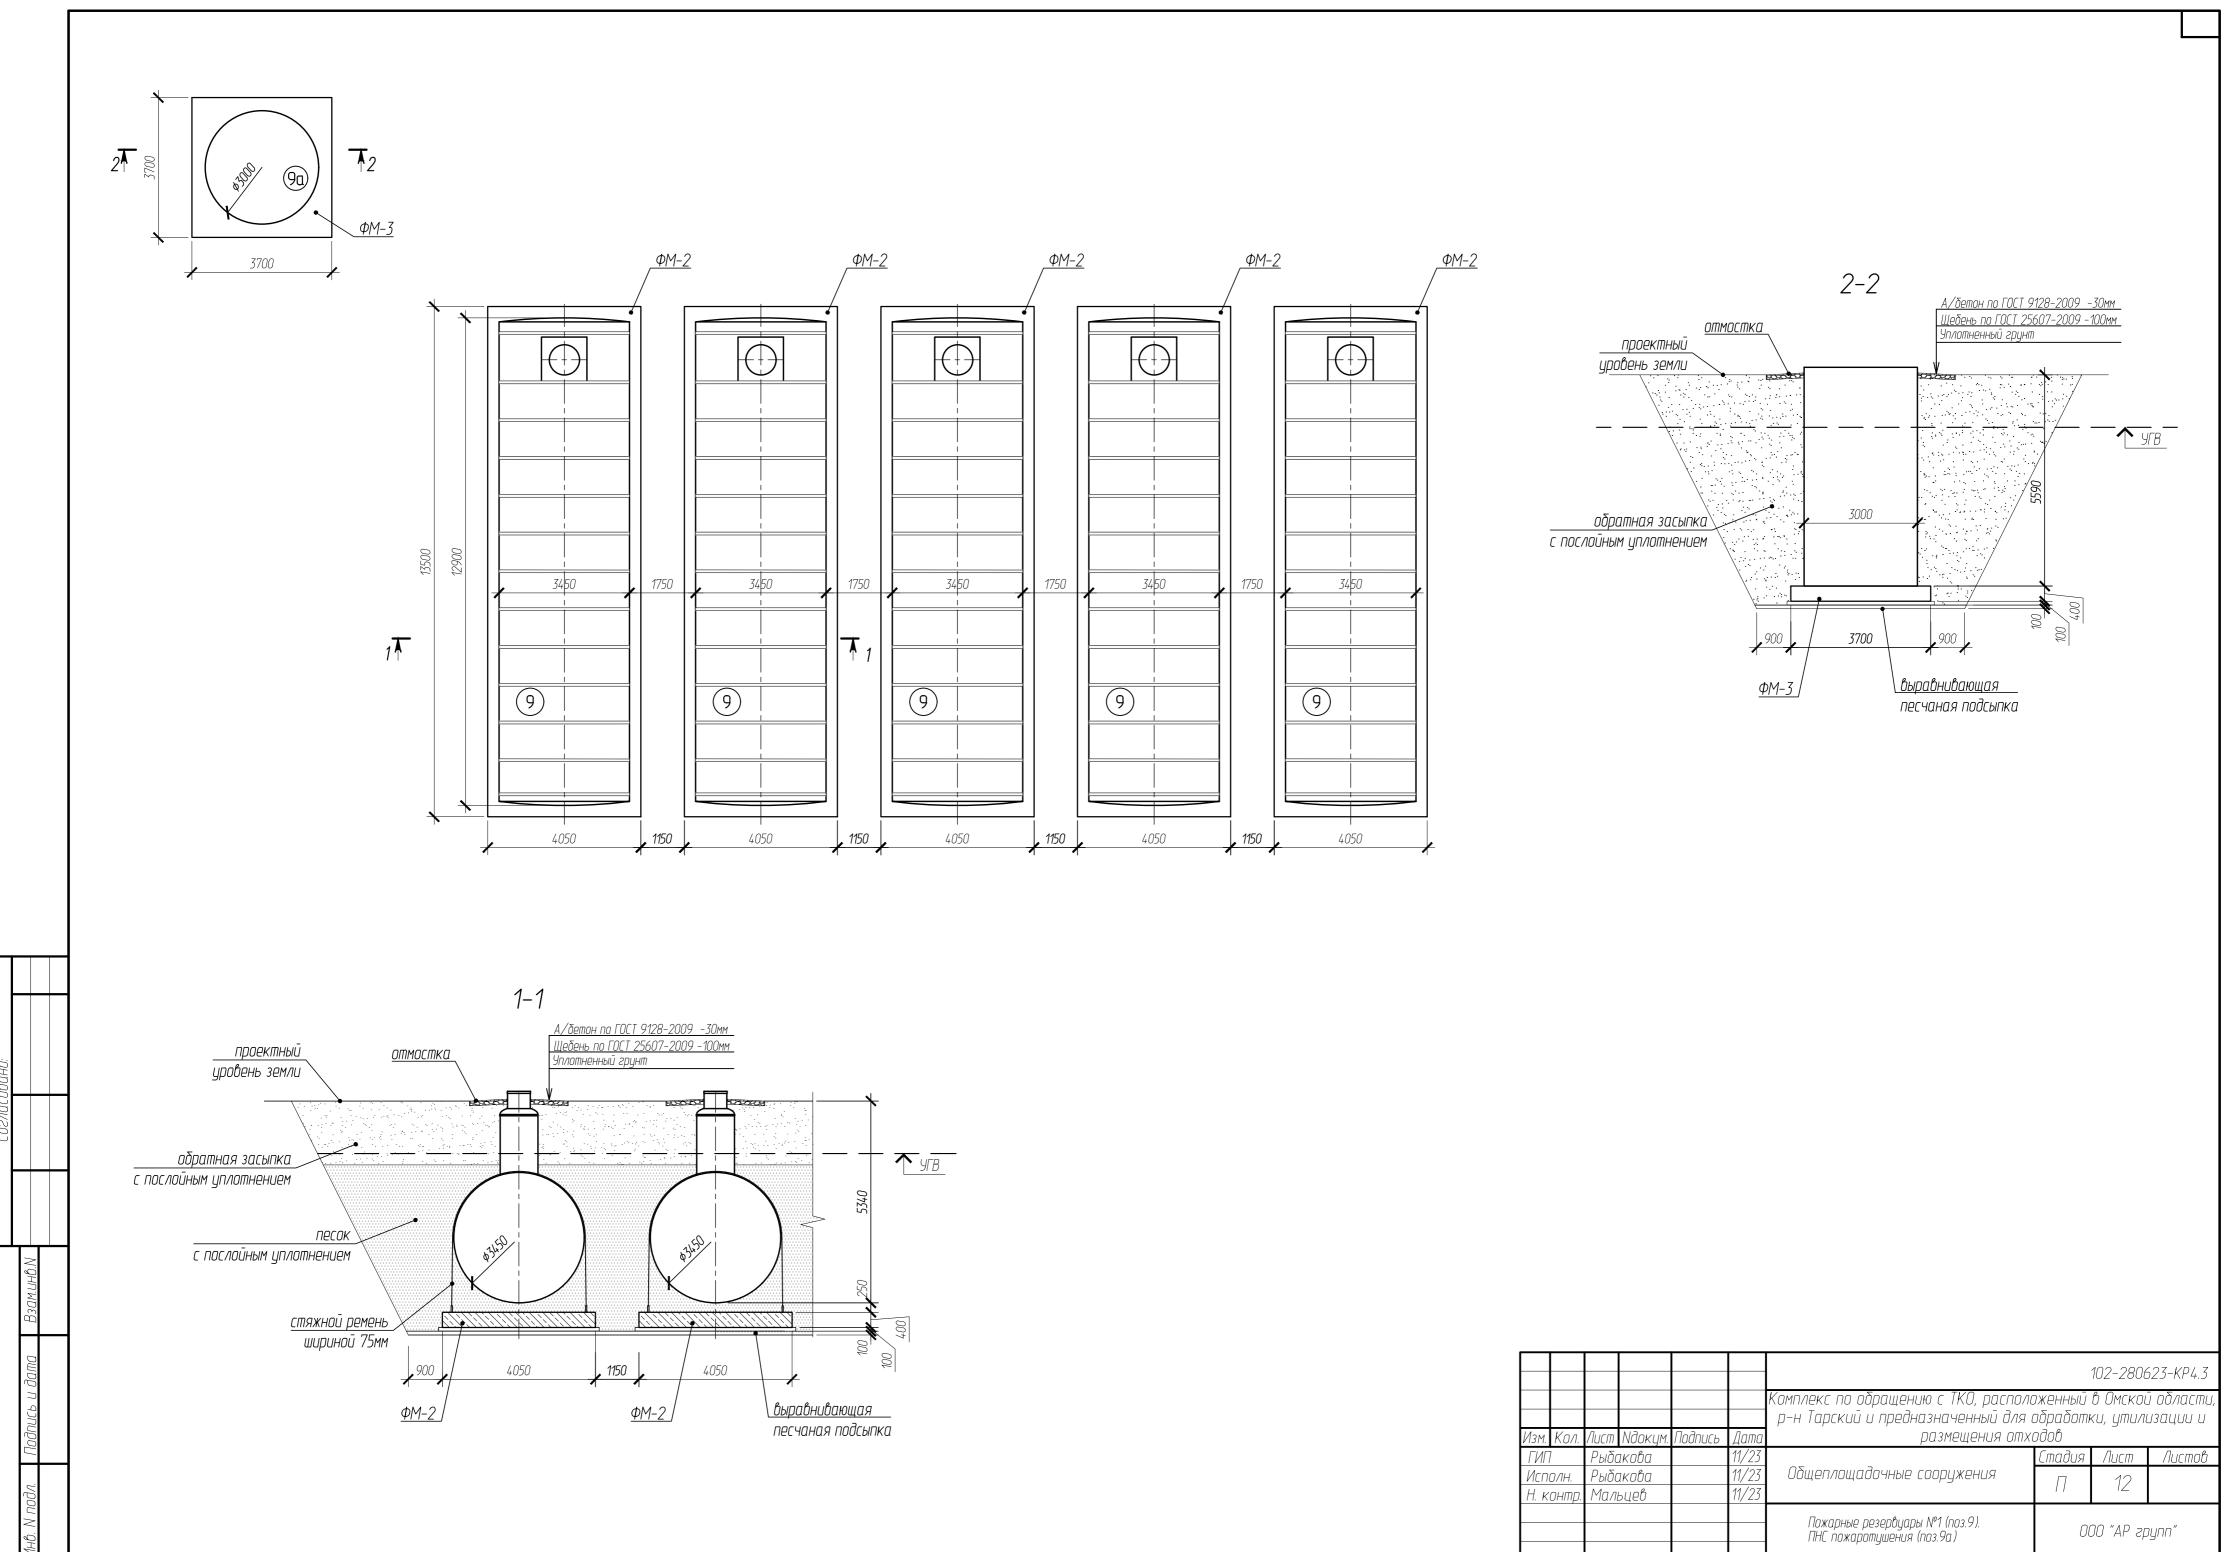


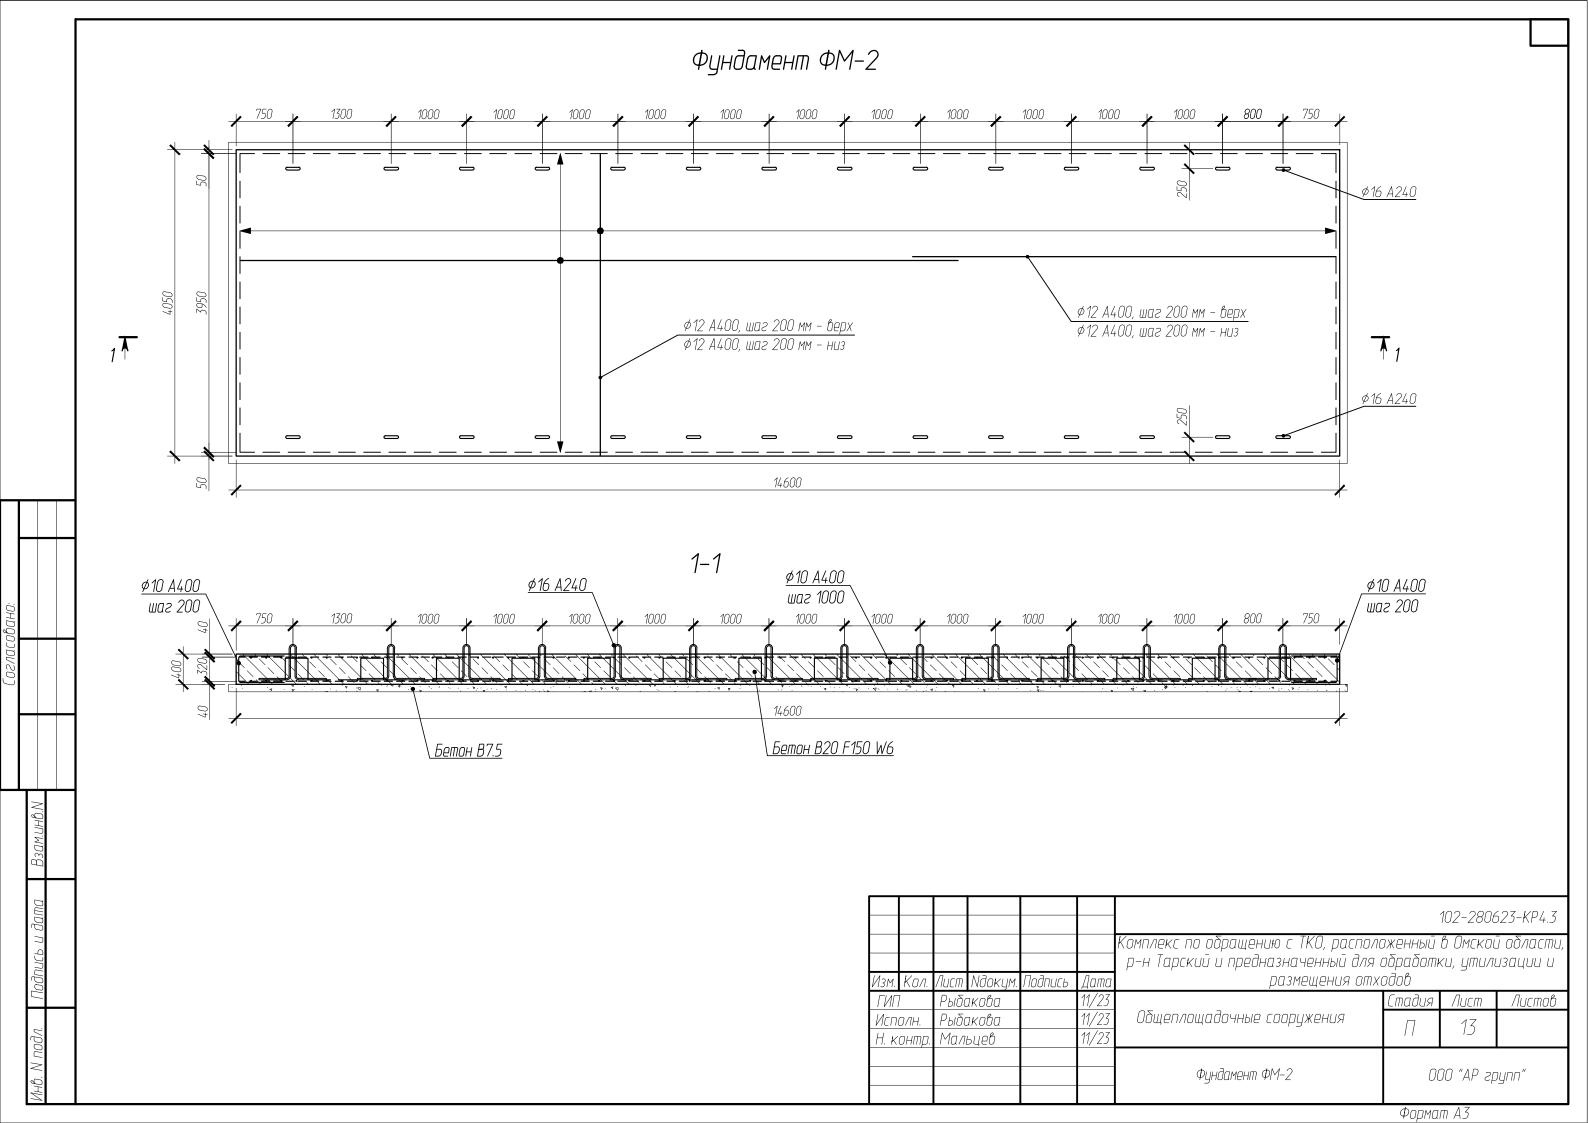

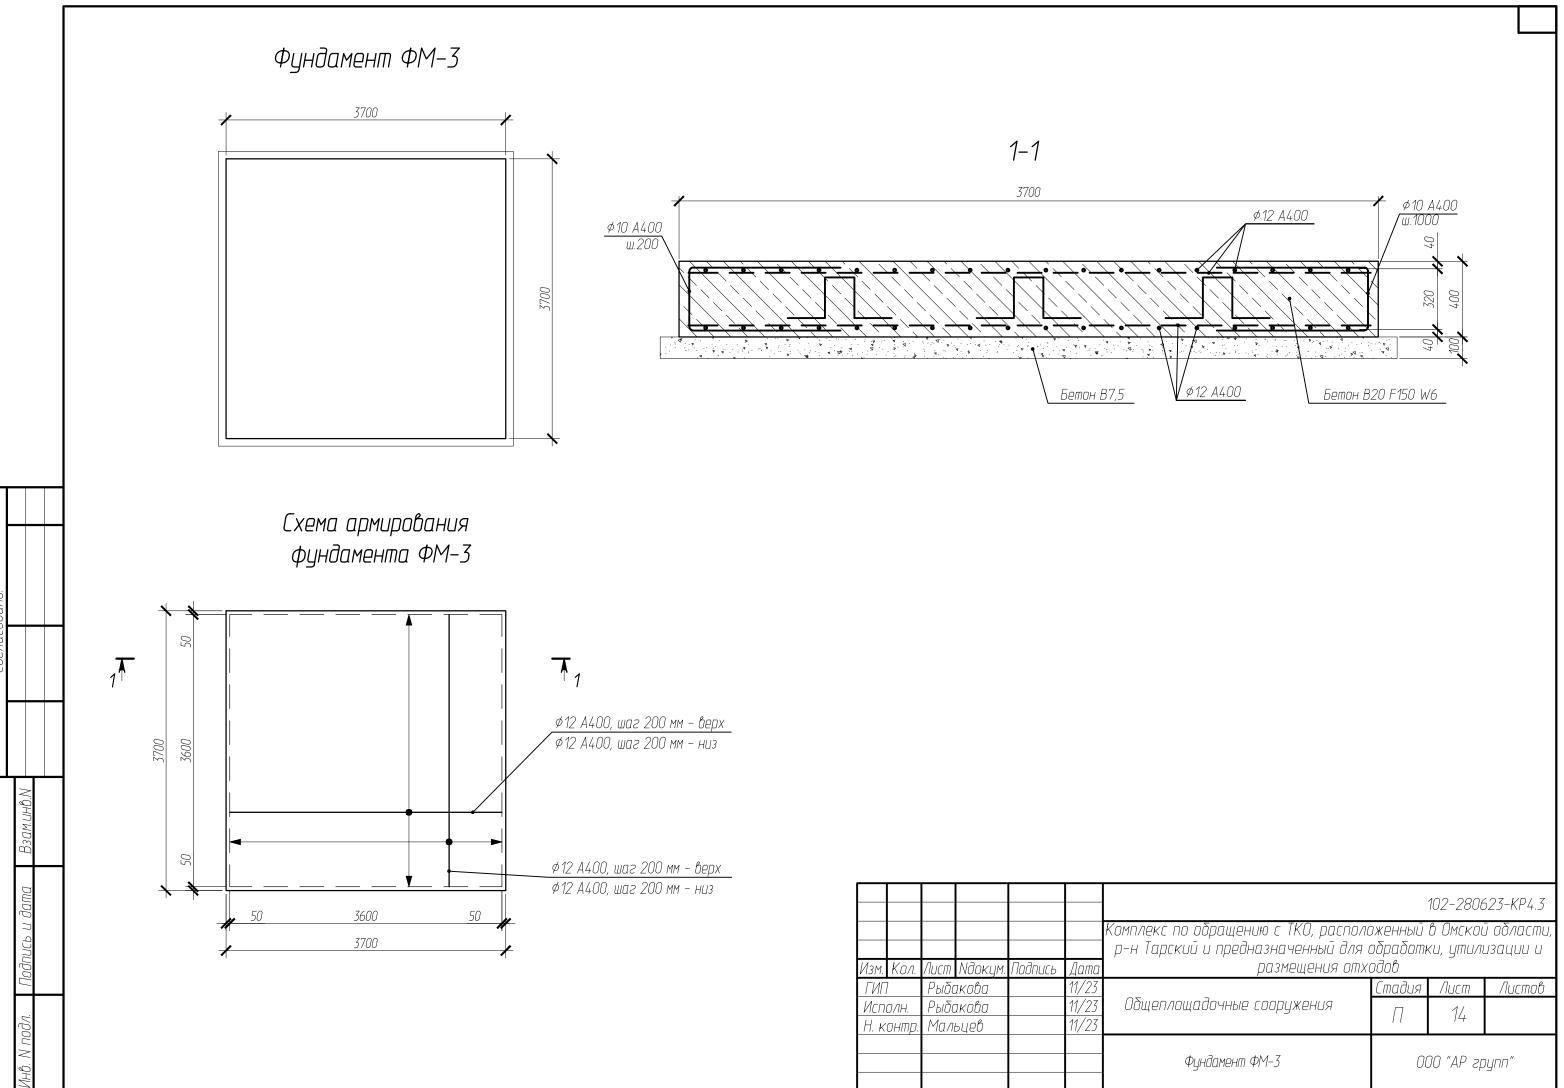


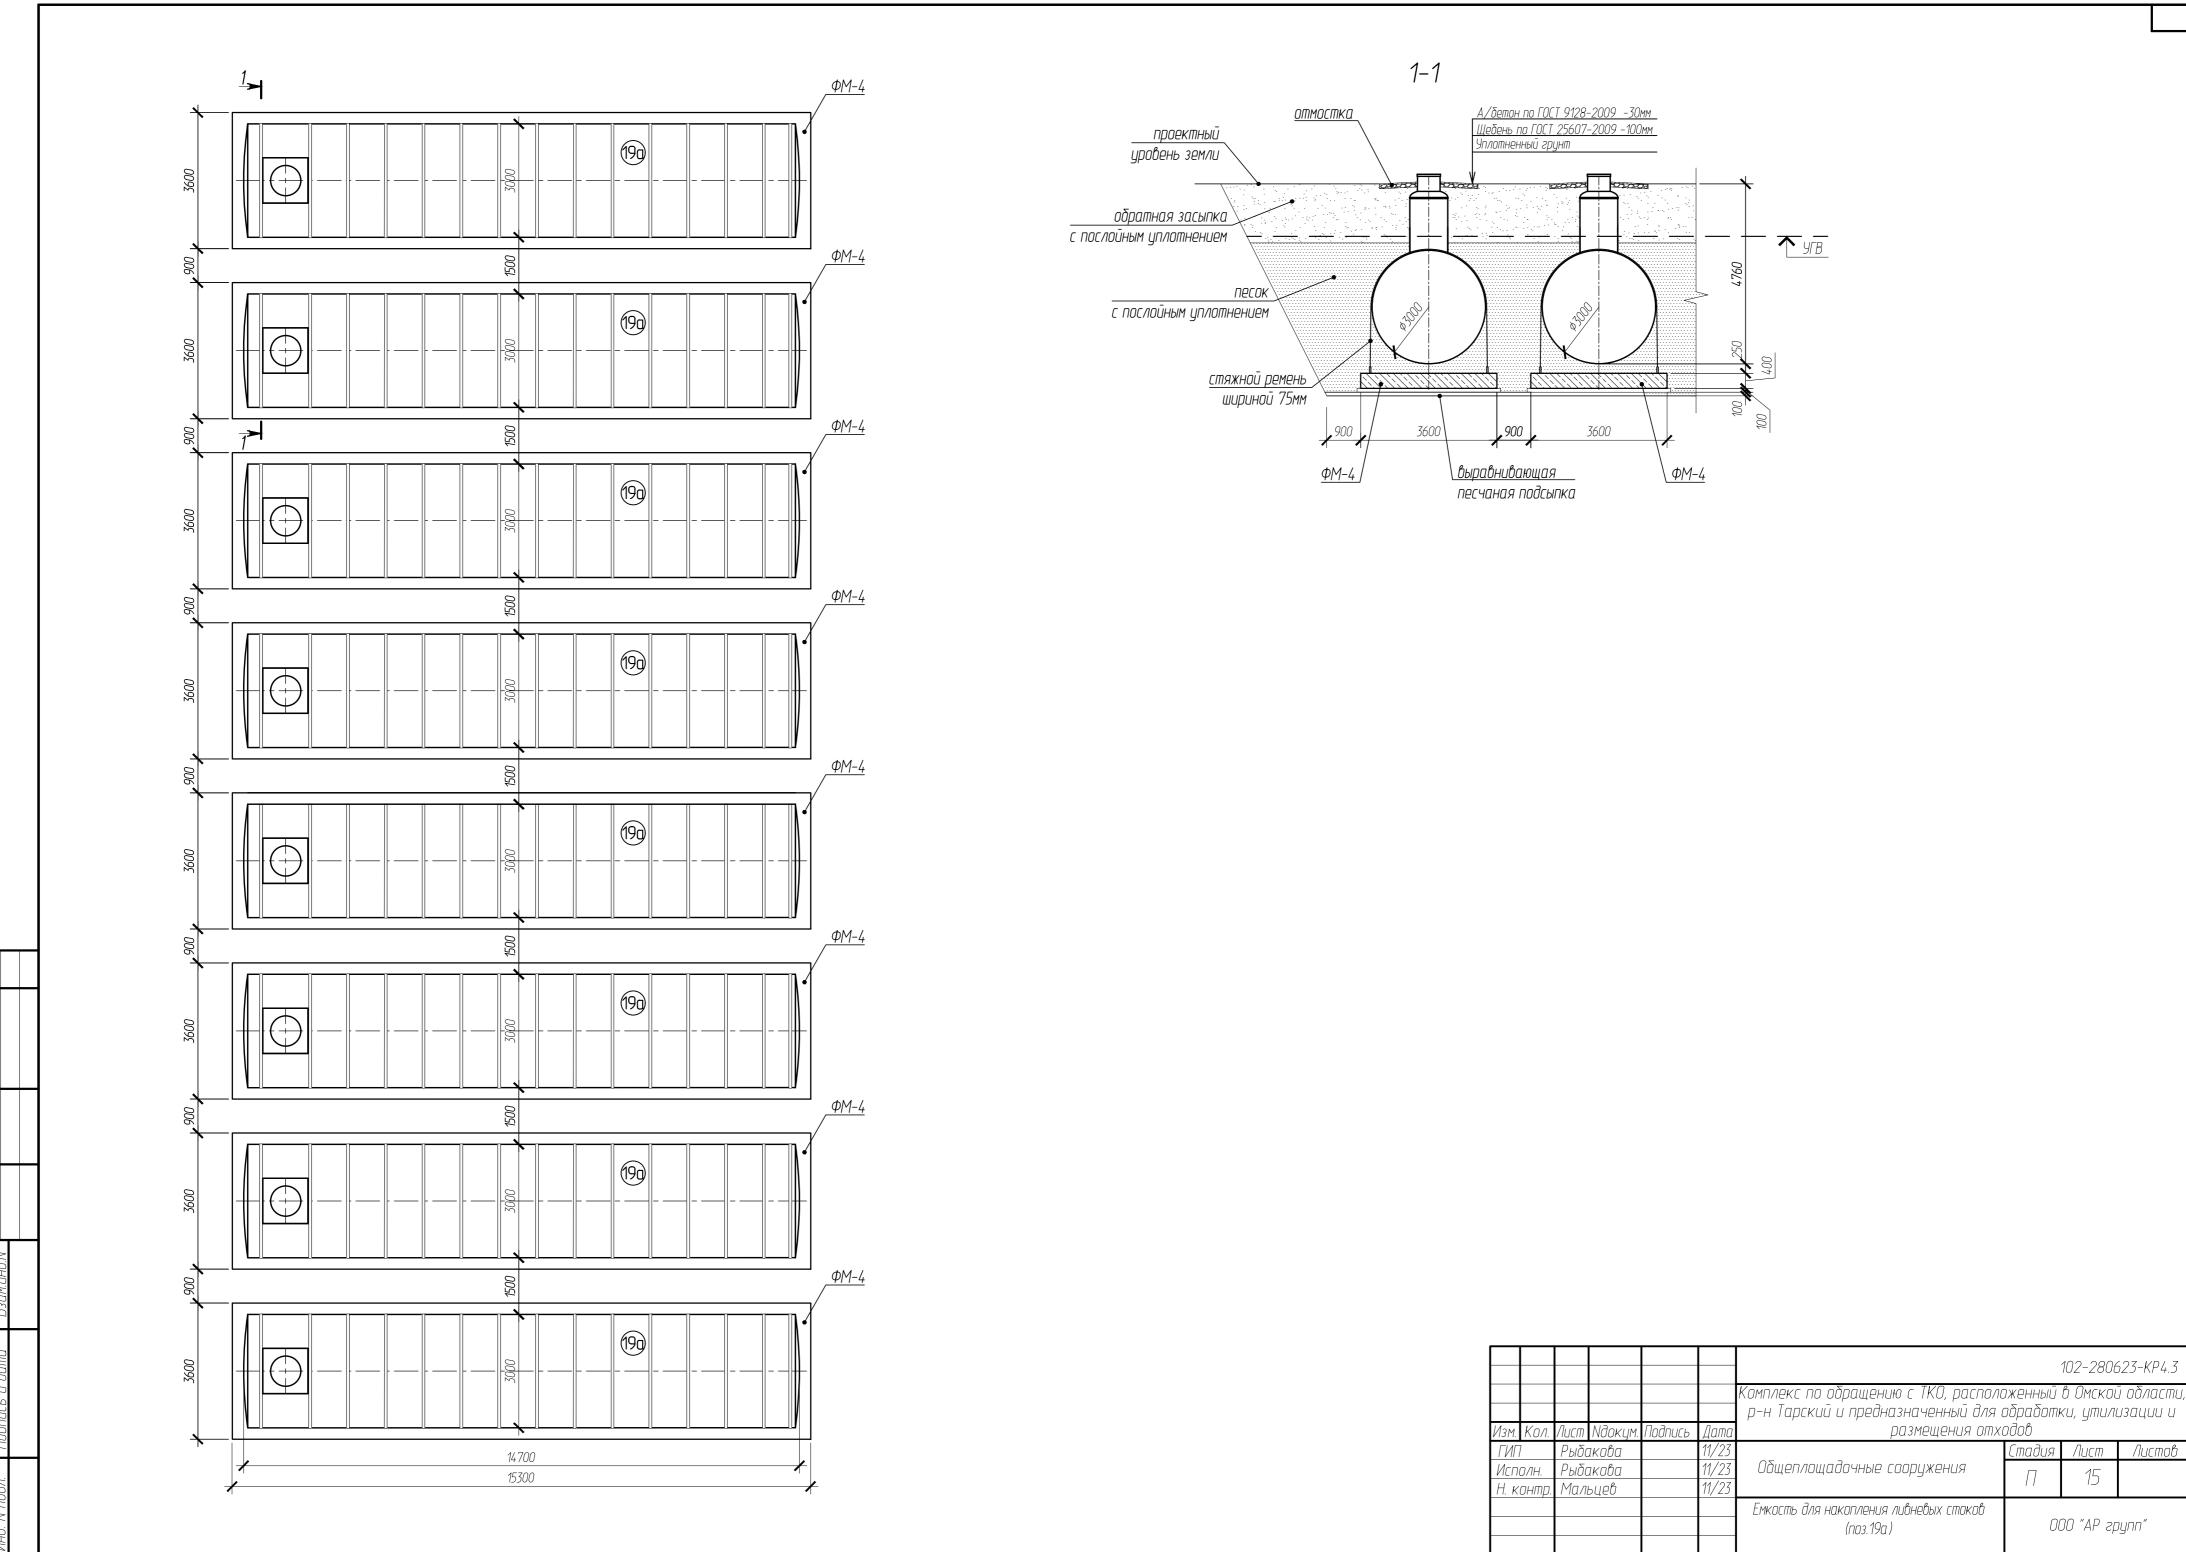

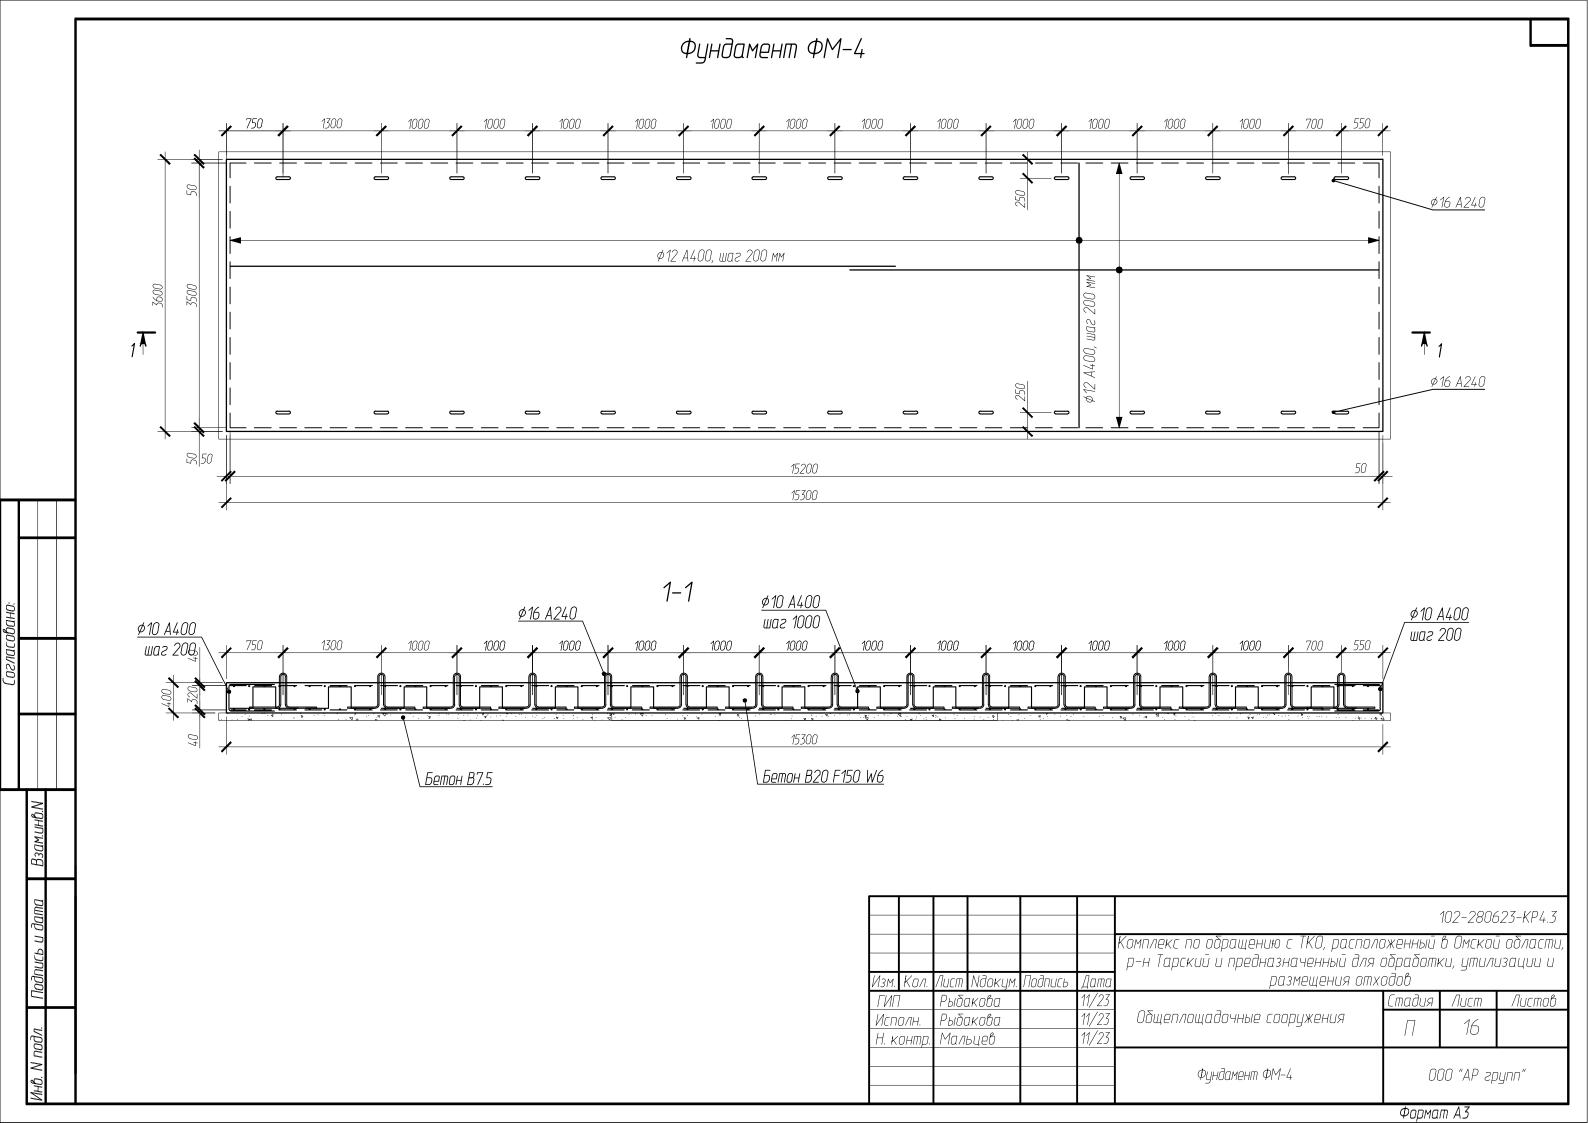


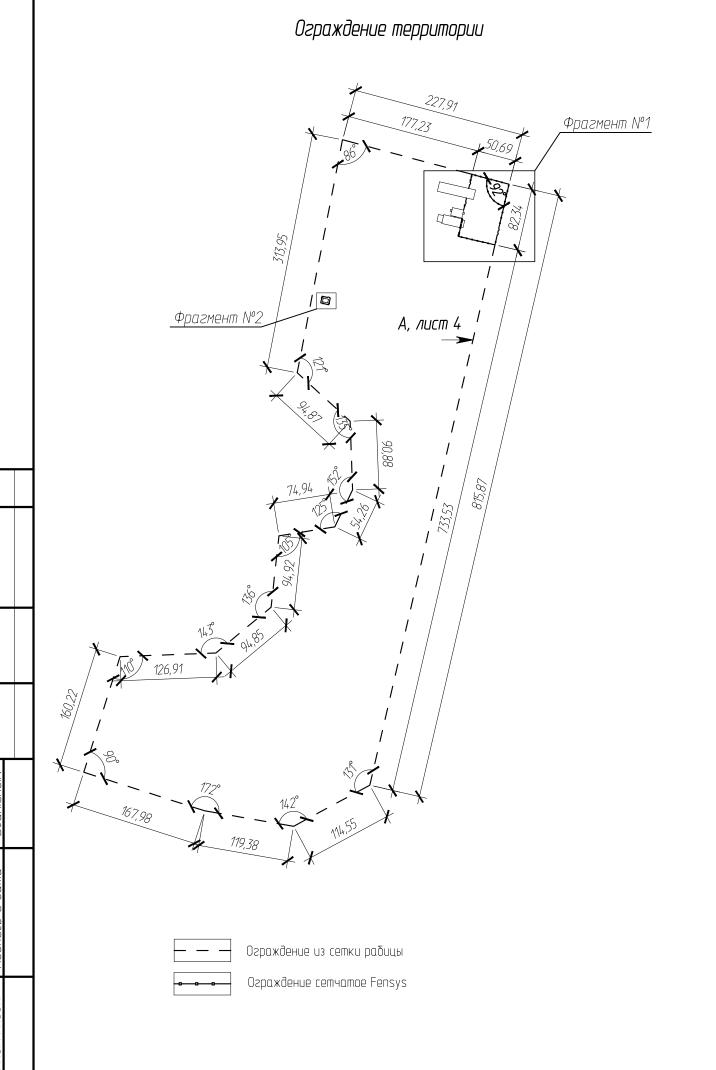



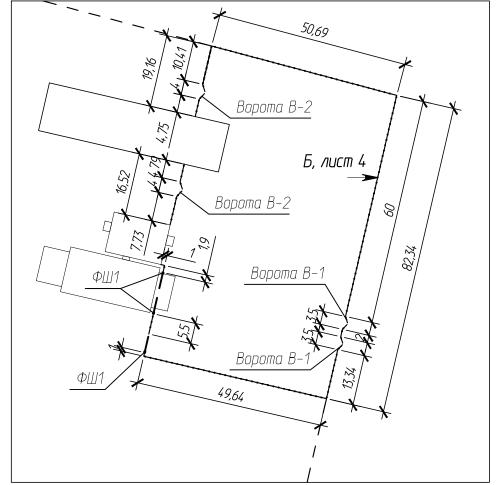





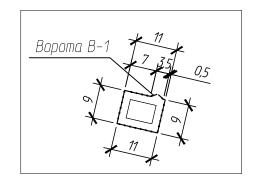


						102-280623-KP4.3					
						Комплекс по обращению с ТКО, расположенный в Омской области, p-н Тарский и предназначенный для обработки, утилизации и					
13M.	Кол.	Лист	Nдокум.	Подпись	Дата	размещения отх	размещения отходов				
ГИГ	7	Рыбс	ікова		11/23		Стадия	Лист	Листов		
1сп.	ОЛН.	Рыбакова			11/23	Общеплощадочные сооружения	П	17			
Н. контр.		Мальцев		11/23		1.1	17				
						Ограждение территории	000 "AP rpynn"				




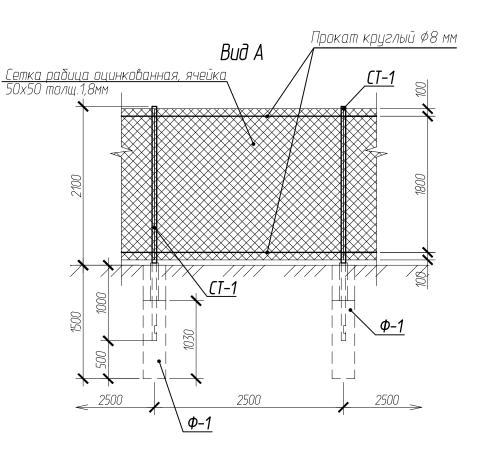

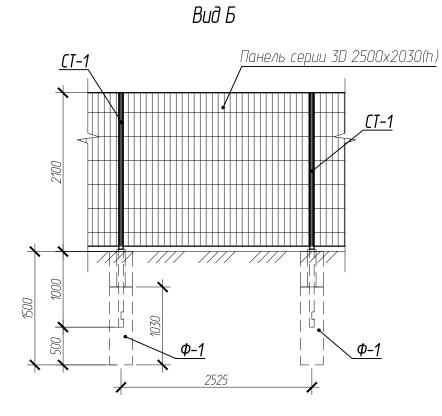

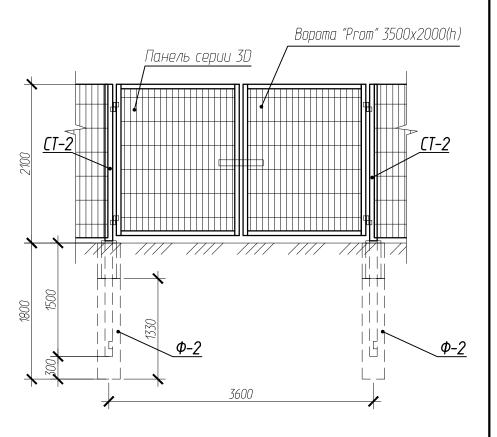

Ворота В-2

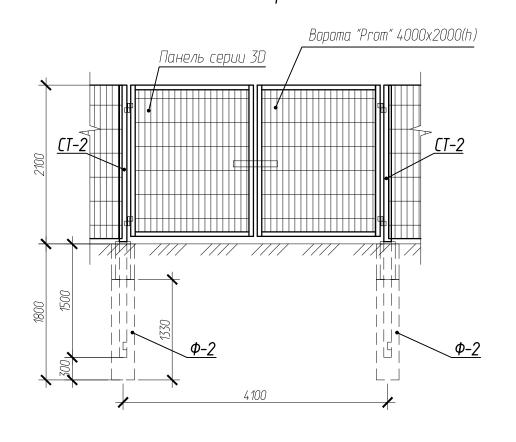

						102-280623-KP4.3					
						Комплекс по обращению с ТКО, расположенный в Омской области, р-н Тарский и предназначенный для обработки, утилизации и					
Изм.	Кол.	Лист Идокум. Г.		Подпись	Дата	размещения отхі	размещения отходов				
ГИГ	7	Рыбакова			11/23		Стадия	Лист	Листов		
	полн. Контр.	Рыбакова Мальцев			11/23 11/23	Общеплощадочные сооружения	П	18			
11.	коппір.	Пальцео			11/ 20	Ограждение территории. Виды А, Б. Ворота В-1, В-2	000 "AP a		ynn"		

