

### Заказчик - ООО «Газпромнефть-Заполярье»

# Обустройство Песцового месторождения. Расширение кустов скважин №1, №5

ПРОЕКТНАЯ ДОКУМЕНТАЦИЯ

Раздел 4. Здания, строения и сооружения, входящие в инфраструктуру линейного объекта

**Часть 4. Конструктивные и объемно-планировочные** решения.

Книга 3. Основные решения. Графическая часть.

**ЕПФ1-ПКС1.5.РС-П-ИЛО.04.03** 

Том 4.4.3



Заказчик - ООО «Газпромнефть-Заполярье»

# Обустройство Песцового месторождения. Расширение кустов скважин №1, №5

ПРОЕКТНАЯ ДОКУМЕНТАЦИЯ

Раздел 4. Здания, строения и сооружения, входящие в инфраструктуру линейного объекта

**Часть 4. Конструктивные и объемно-планировочные** решения.

Книга 3. Основные решения. Графическая часть.

#### ЕПФ1-ПКС1.5.РС-П-ИЛО.04.03

Том 4.4.3

Главный инженер

Главный инженер проекта


**Н.П. Попов** 


М.В. Безменов




Обозначение	Наименование	Примечание
ЕПФ1-ПКС1.5.РС-П- ИЛО.04.03	Содержание тома 4.4.3	
ЕПФ1-ПКС1.5.РС-П- СП.04.03-СП-001	Состав проектной документации	
ЕПФ1-ПКС1.5.РС-П- ИЛО.04.03-ГЧ-041	ВЛ-10 кВ на КТП N3 куста N1. Схема расположения фундаментов по трассе ВЛ-10 кВ на КТП N3 куста N1. Разрез по геологической скважине. Узлы. Схемы.	
ЕПФ1-ПКС1.5.РС-П- ИЛО.04.03-ГЧ-042	ВЛ-10 кВ на КТП N2 куста N5. Схема расположения фундаментов по трассе ВЛ-10 кВ на КТП N2 куста N5. Разрез по геологической скважине. Узлы. Схемы.	
ЕПФ1-ПКС1.5.РС-П- ИЛО.04.03-ГЧ-043	Куст скважин N5. Подставка ПИ1 под АО10ГИ- 1УМ. Ростверк Рм1. Схема. Разрез. Узлы.	
ЕПФ1-ПКС1.5.РС-П- ИЛО.04.03-ГЧ-044	Куст скважин N1, N5. Прожекторная мачта ПМС-24 с молниеприемником. Общая схема. Разрезы. Узел 1.	
ЕПФ1-ПКС1.5.РС-П- ИЛО.04.03-ГЧ-045	Куст скважин N1, N5. Прожекторная мачта ПМС-24 с молниеприемником. Схема мачты ПМС-24,0. Вид А. Разрезы.	
ЕПФ1-ПКС1.5.РС-П- ИЛО.04.03-ГЧ-046	Куст скважин N1, N5. Схема установки промежуточных площадок ПМС-24,0. Площадки П1, П2. Люк Л1. Виды. Ограждения площадок ОПБ21, ОПБ24, ОПТ9.	
ЕПФ1-ПКС1.5.РС-П- ИЛО.04.03-ГЧ-047	Куст скважин N1, N5. Прожекторная мачта ПМС-24 с молниеприемником. Узлы. Разрезы. Молниеотвод. Вид.	

Взам. инв. [										
ись и дата										
Подпись										
ĭ	B00	-	-	-	-	-	ЕПФ1-ПКС1.5.РС-П-И	IЛO.04.	.03-C-(	001
	Изм.	Кол.уч.	Лист	№ док.	Подпись	Дата				
-	Разра	б.	Райко	за	Paciel	27.07.22		Стадия	Лист	Листов
Д								П		1
№ подл.							Содержание тома 4.4.3			
Инв.	Н.кон	тр.	Полик	ашина	Thous	27.07.22		🦣 ги	ПРОВОС	ТОКНЕФТЬ
Ż								▼//		

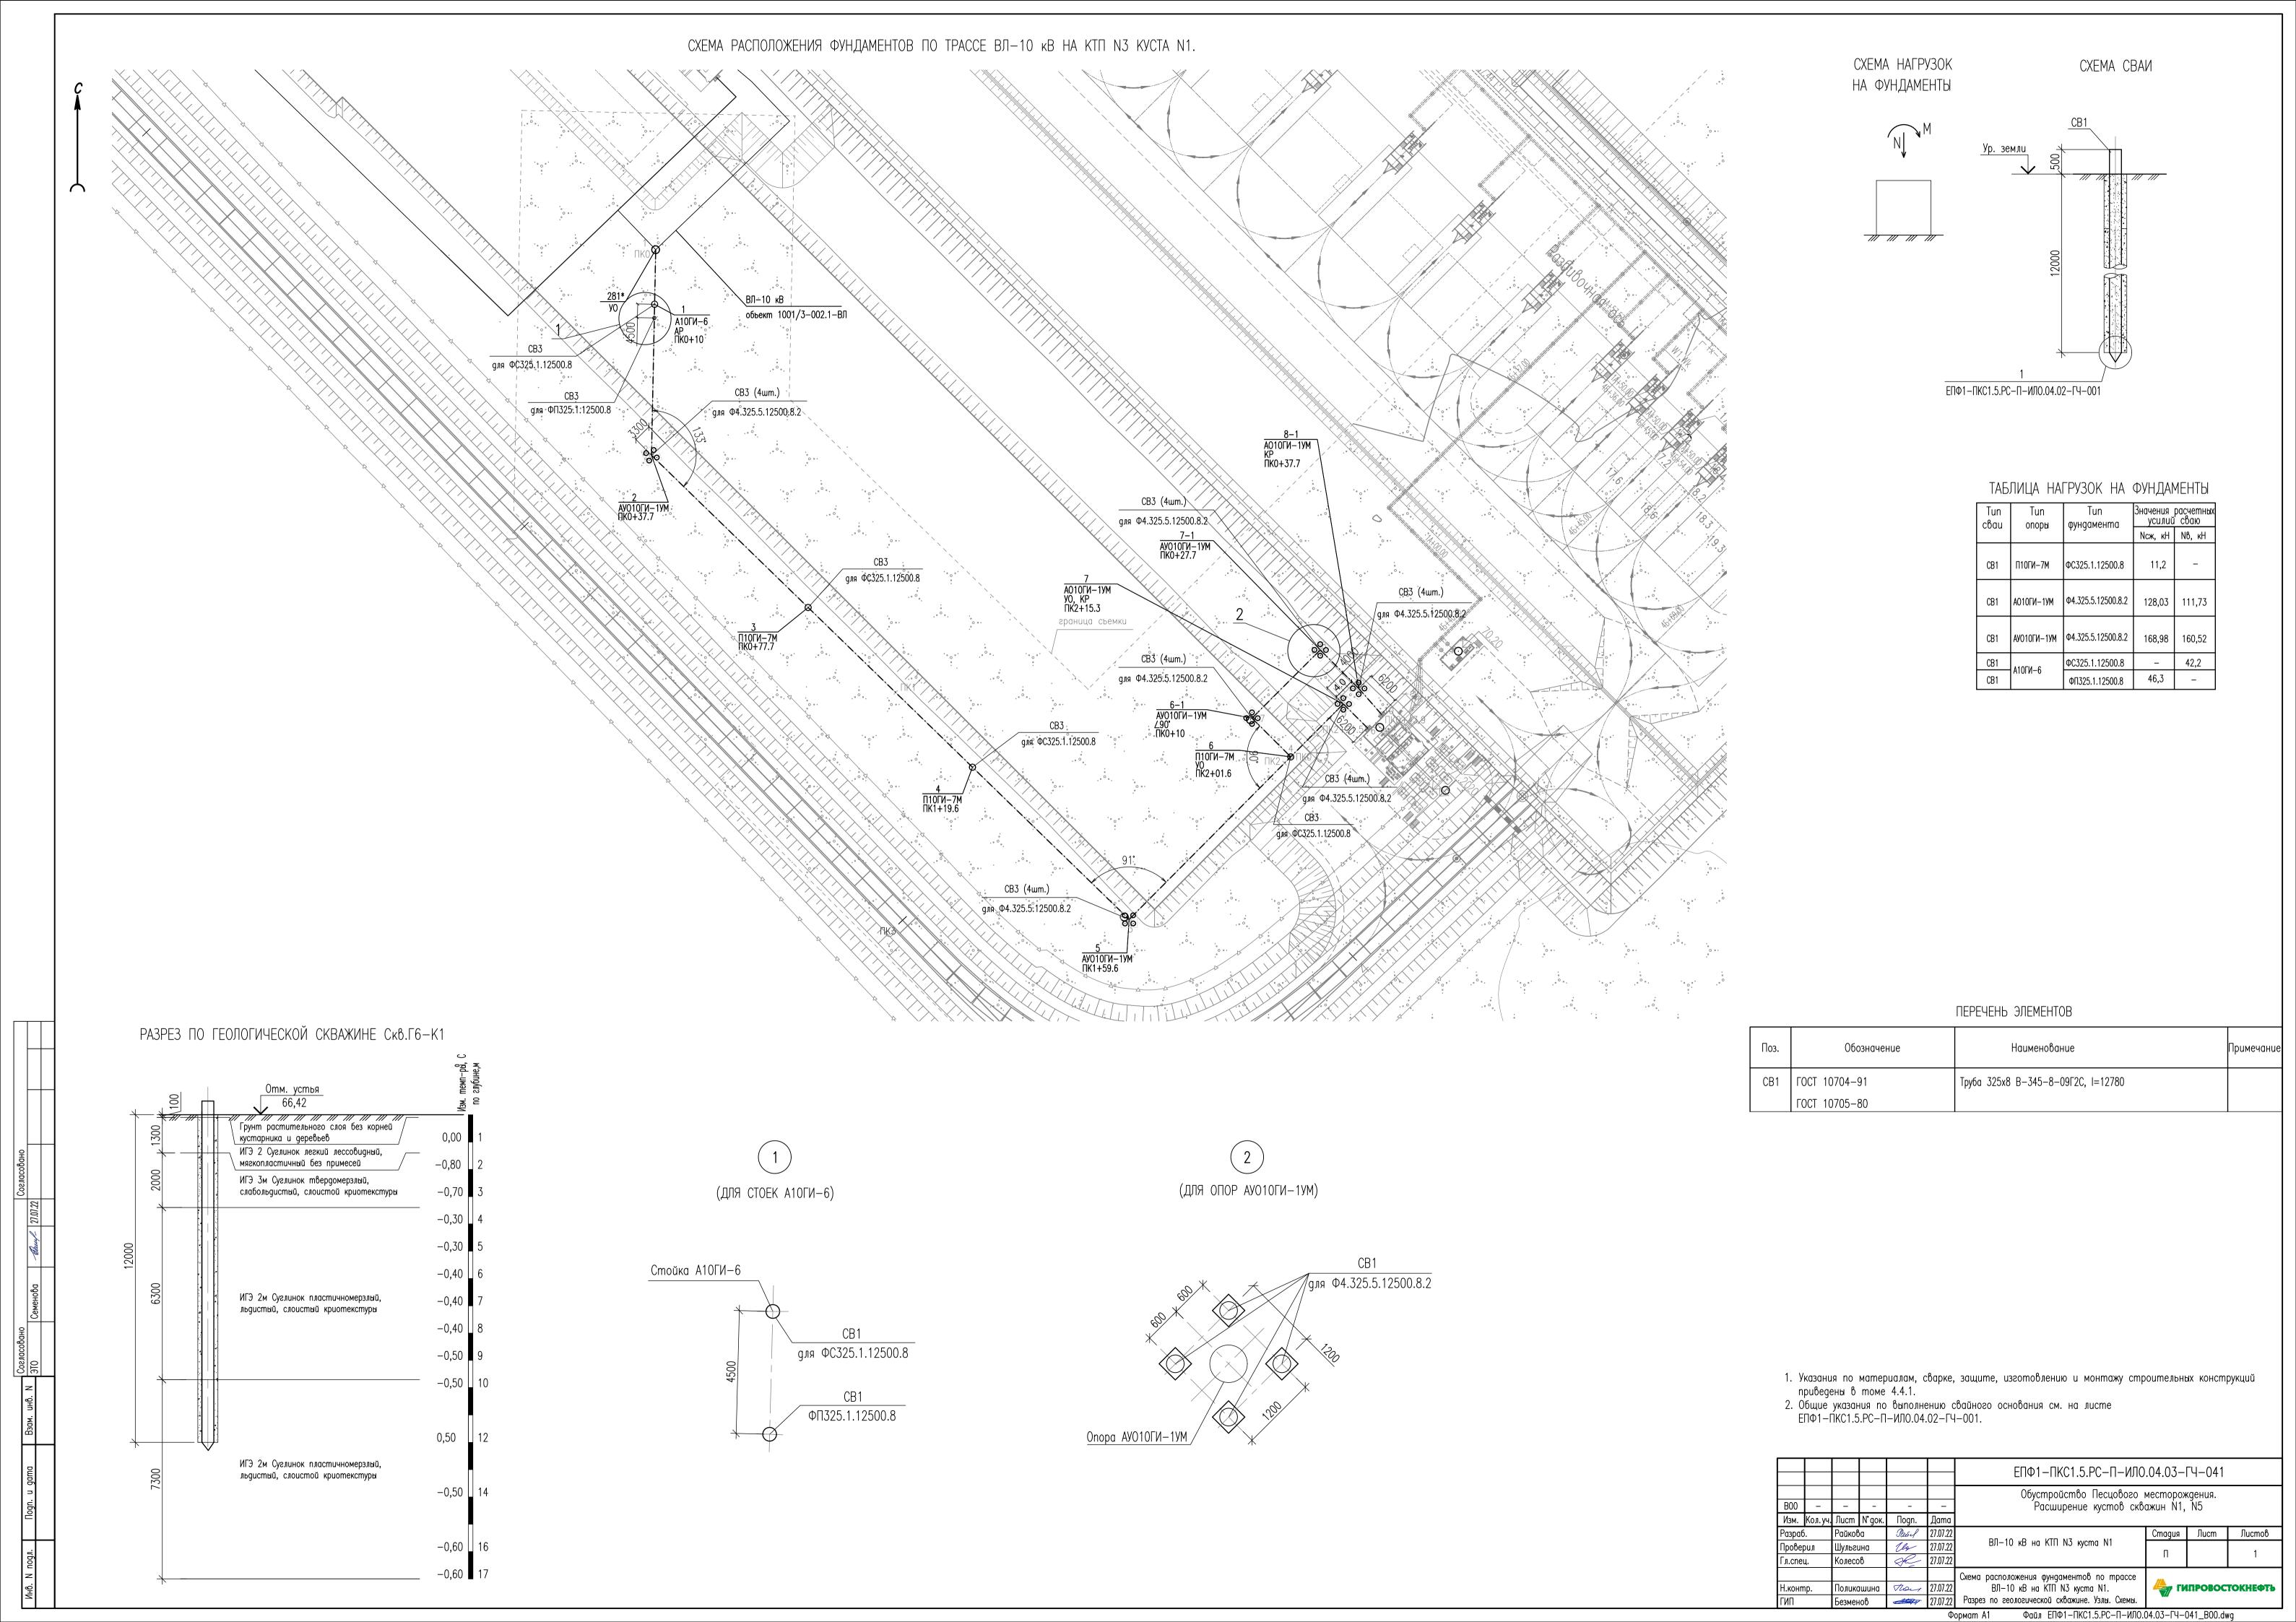

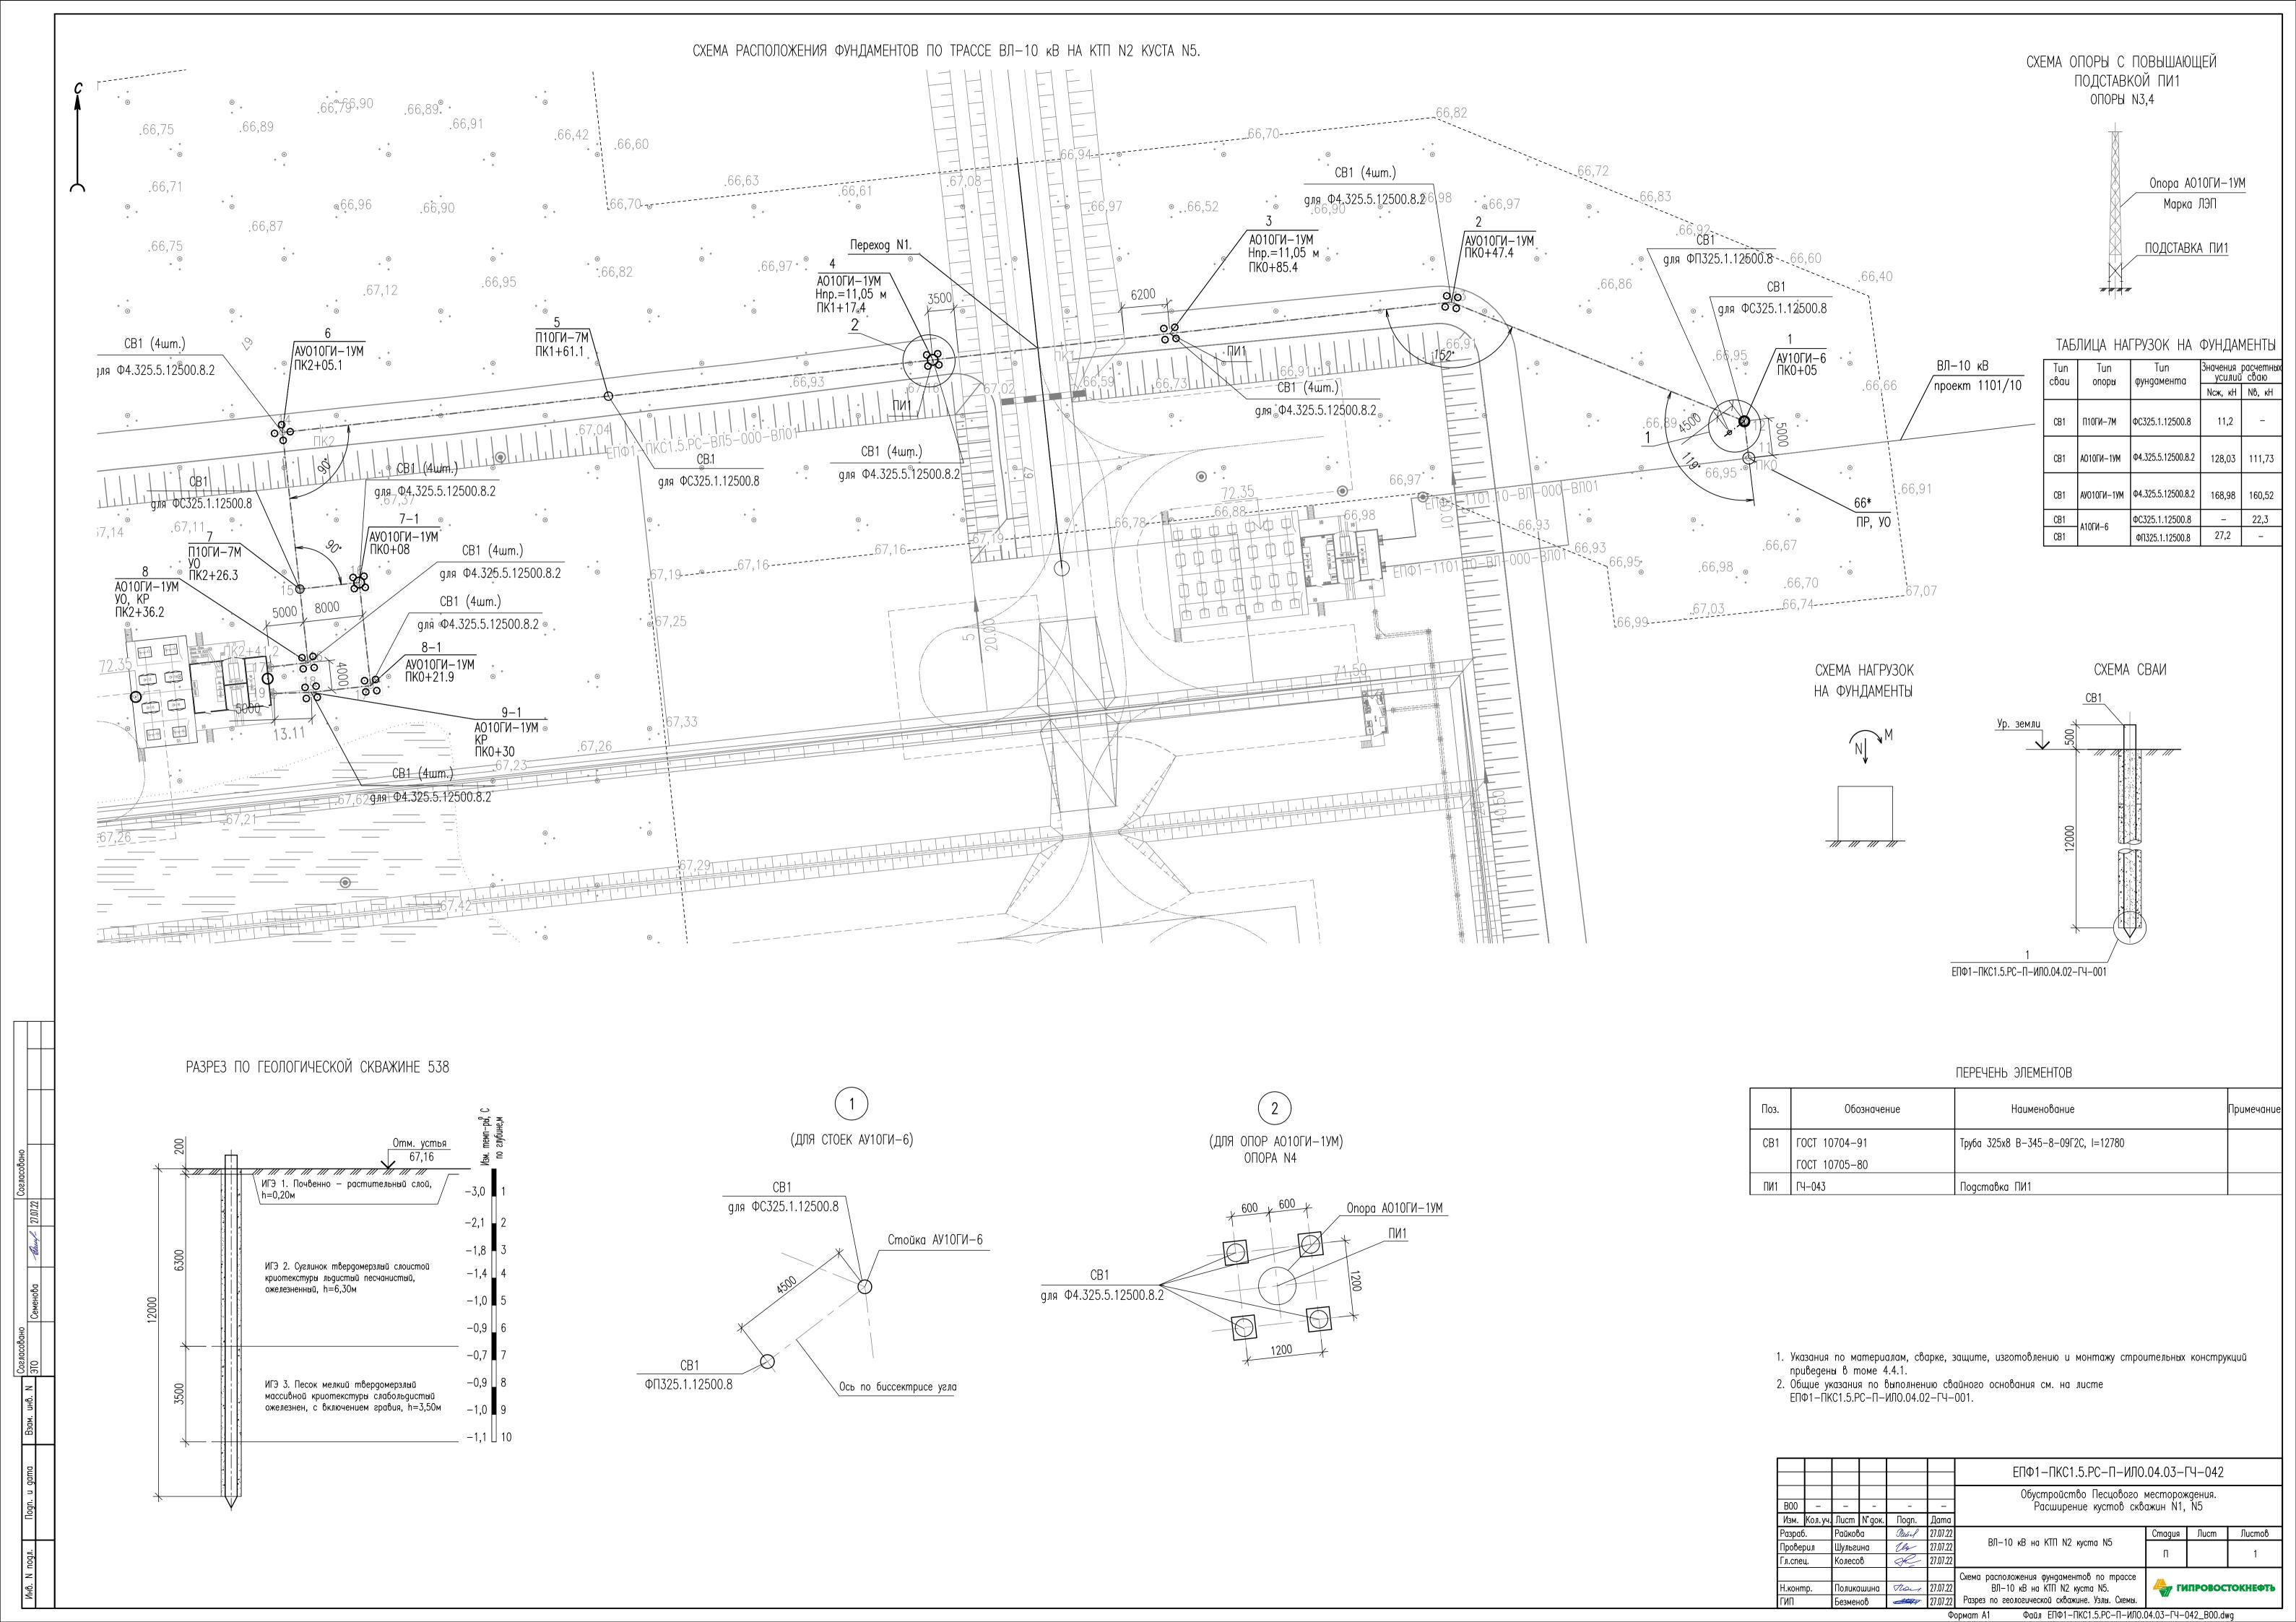

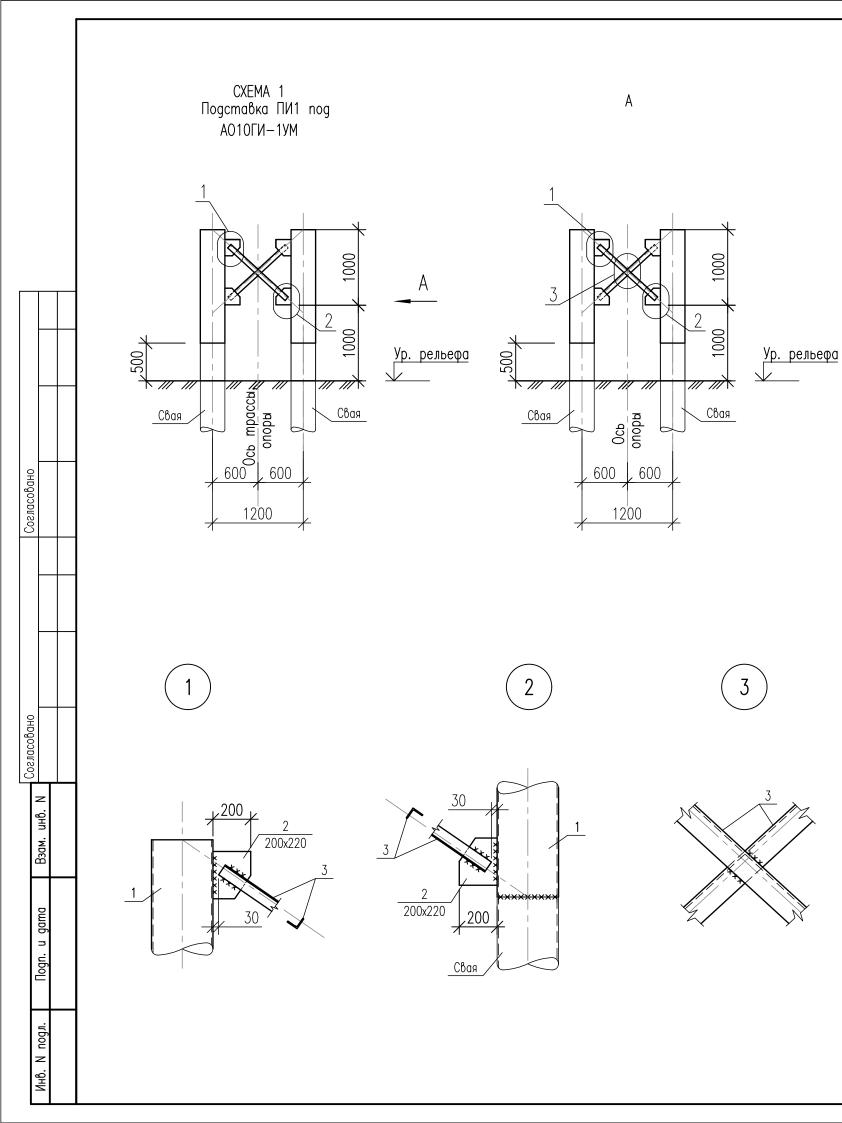



#### ПЕРЕЧЕНЬ ЭЛЕМЕНТОВ

Поз.	Обозначение	Наименование	Примечание
ПИ1		Подставка ПИ1	
1	ГОСТ 10704-91	Труба 325х8 В-345-8-09Г2С	
	ГОСТ 10705-80		
2	ГОСТ 19903-2015	Лист Б-ПН-0-8 С345-5-ГК	
	ГОСТ 27772-2015		
3	ГОСТ 8509-93	Уголок B-63x63x5 C255-4-ГК	
	ГОСТ 27772-2015		


- Указания по материалам, сварке, защите, изготовлению и монтажу строительных конструкций приведены на листе ГЧ-001.
   Схема расположения фундаментов см. листах ГЧ-0042.
   \* Размер уточнить по месту.


						ЕПФ1-ПКС1.5.РС-П-ИЛО.04.03-ГЧ-043				
B00	_	_	_	_	_	Обустройство Песцового месторождения. Расширение кустов скважин N1, N5				
Изм.	Кол. уч.	Лист	N° goк.	Поgn.	Дата		, assumptioned hypothesis and annually the specific property of the spe			
Разраб	б.	Райков	Sa .	Passel	22.07.22		Стадия	Лист	Листов	
Прове	рил	Шульгі	лна	Un	22.07.22	Куст скважин N5.	П		1	
Гл.спе	ų.	Колесс	ზ	de la	22.07.22				I	
						Подставка ПИ1 под АО10ГИ—1УМ.	MA.			
H.конг	Н.контр.		Филатова Угост		22.07.22	Ростверк Рм1. Схема. Разрез. Узлы.			ТОКНЕФТЬ	
ГИП		Безмеь	ıΛβ	Atrio	22 07 22		444			

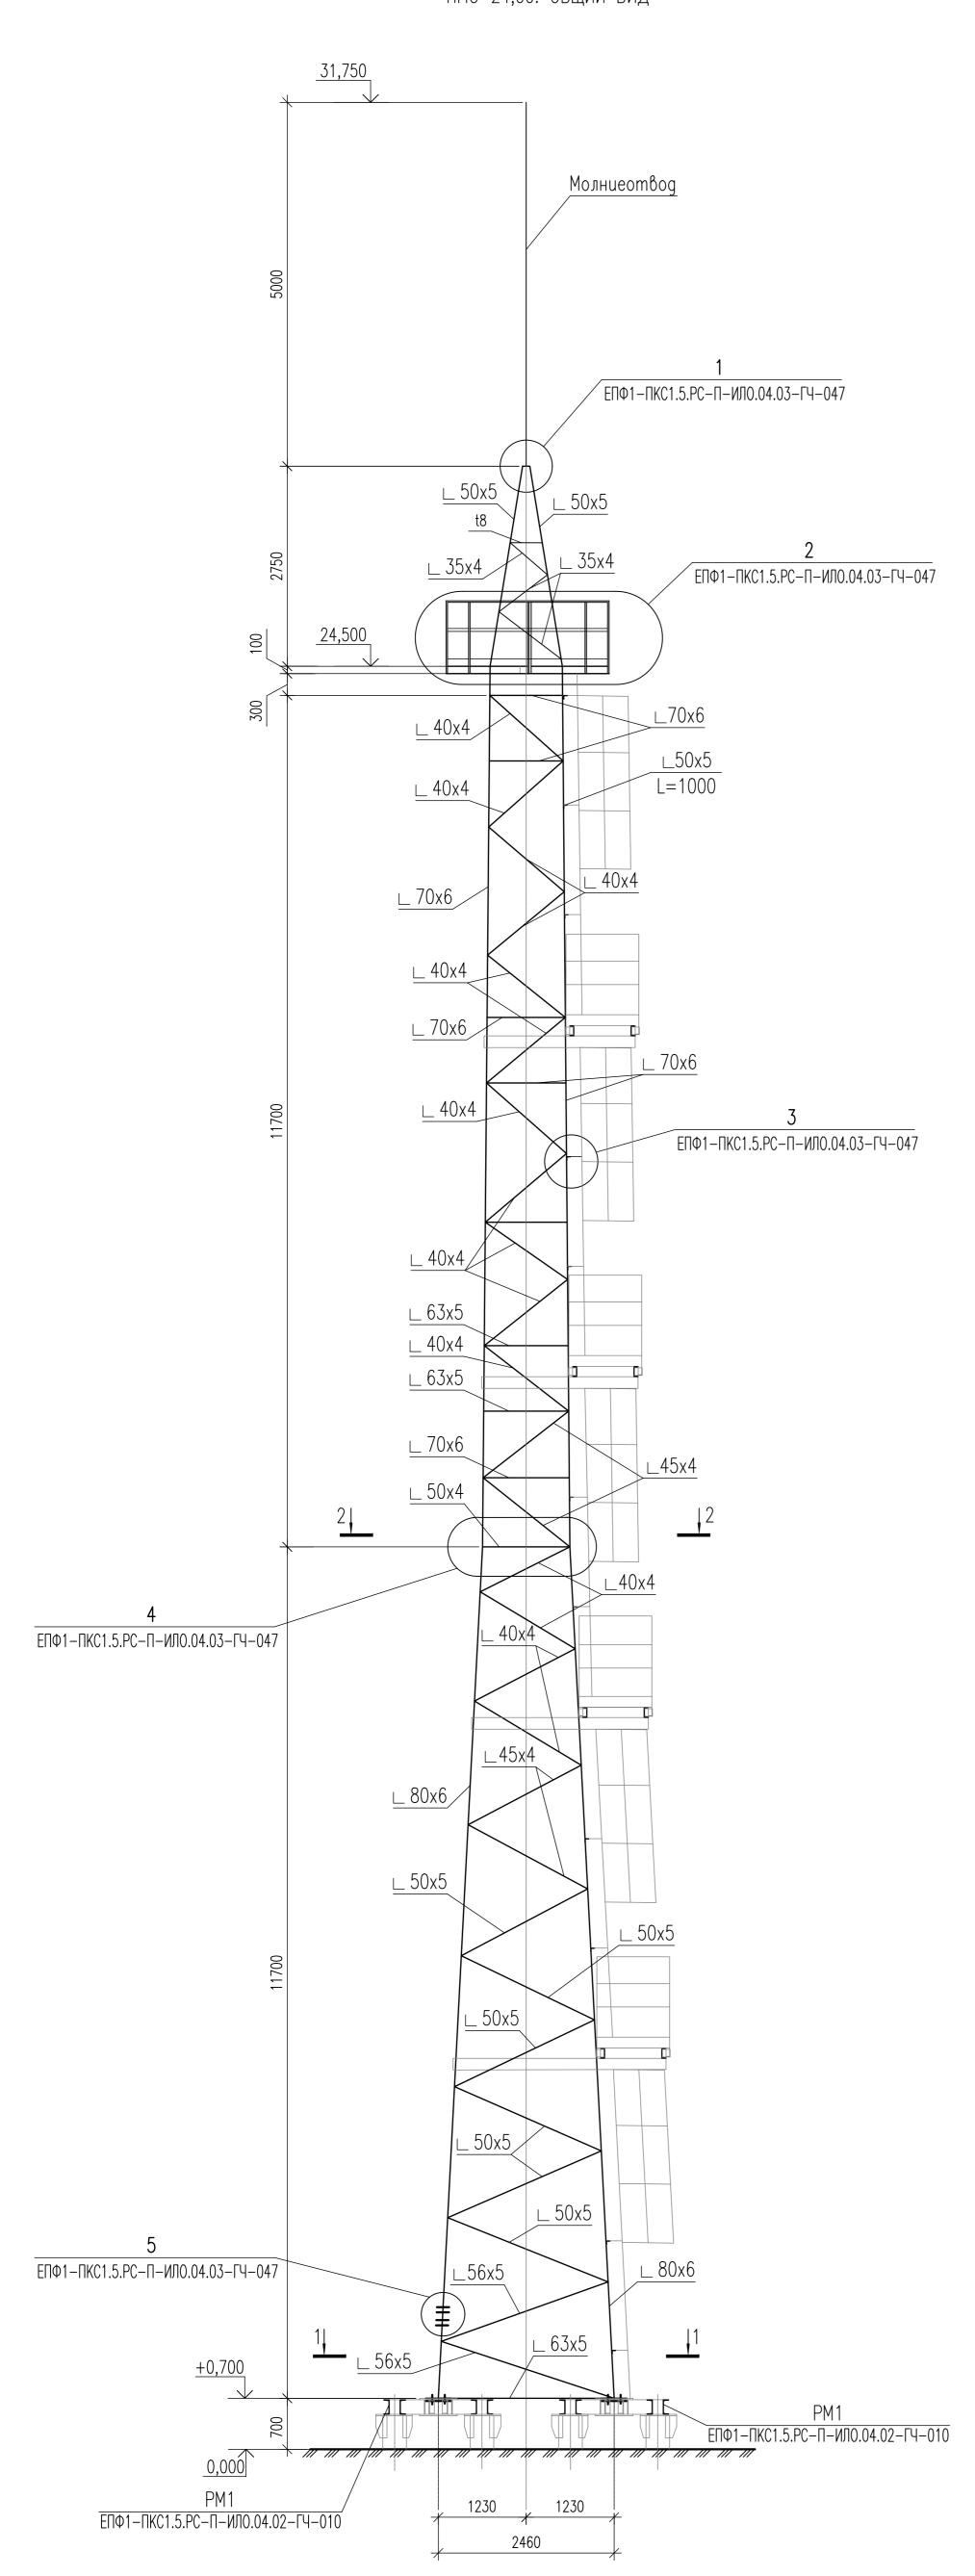

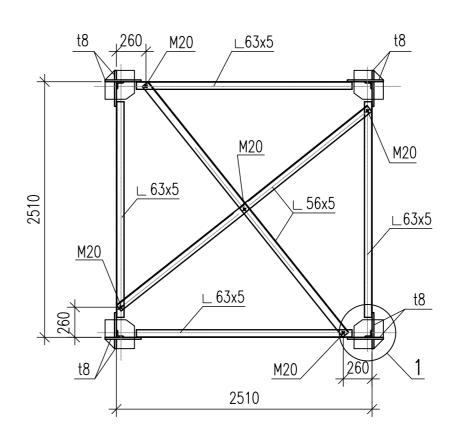

2 - 2

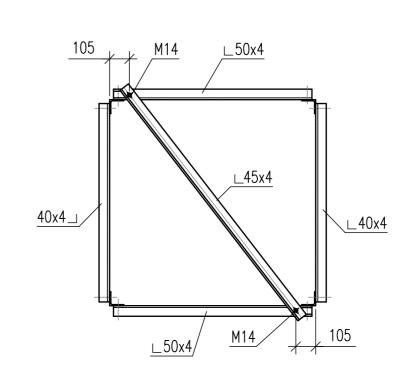

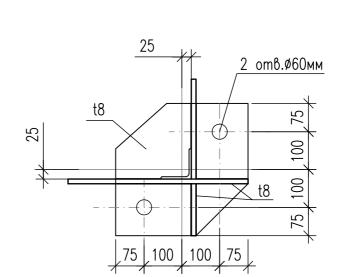

- 1. За относительную отм. 0.000 принят уровень планировки.
- Указания по материалам, сварке, защите, изготовлению и монтажу строительных конструкций приведены в пояснительной записке в томе 4.4.1.
   Секции мачты крепятся между собой болтами по ГОСТ Р ИСО 4014—2013: болт М16х60, болт М16х55, болт М16х50, болт М14х50, гайками: гайка 16,5 ГОСТ ISO 4032—2014, гайка 14,5 ГОСТ ISO 4032—2014, шайбами: шайба 16 ГОСТ 11371—78, шайба 14 ГОСТ 11371—78, шайба 16Н 65Г ГОСТ 6402—70, шайба 14Н 65Г ГОСТ 6402—70.
- 4. Промежуточные площадки мачты разработаны на листе ЕПФ1—ПКС1.5.PC—П—ИЛО.04.03—ГЧ—046. 5. Схема расположения ростверков дана на листе ЕПФ1—ПКС1.5.PC—П—ИЛО.04.02—ГЧ—009.
- 6. Болты класса точности В (ГОСТ ISO 4759—1—2015), класс прочности 8.8. Материал болтов, гаек и шайб сталь 09Г2С—4 ГОСТ 19281—2014.


						ЕПФ1-ПКС1.5.РС-П-ИЛО	.04.03-	ГЧ-044			
						Обустройство Песцового	месторох				
B00	B00 – – –		1	_	Расширение кустов скважин N1, N5						
Изм.	Кол. уч.	Лист	N° goк.	Пogn.	Дата	, ,					
Разраб.		Калуги	ІНО	tigh	27.07.22	1/ 0 NA NE	Стадия	Лист	Листов		
Прове	рил	Шульгі	тна	Uly	27.07.22	Куст скважин N1, N5.	П		1		
Гл.спе	ц.	Колесс	ეგ	R	27.07.22				l		
						Прожекторная мачта с молниеотводом ПМС-24,00.	eth.				
Н.конп	np.	Филат	пова	Thous	27.07.22	Общий вид. Разрезы. Узел 1.	l 🦣 🕏	ПРОВОС	ТОКНЕФТЬ		
		Безмен	юв	A DU	27.07.22		40				
	Формат A1 Файл ЕПФ1—ПКС1.5.PC—П—ИЛО.04.03—ГЧ—044_B00.dwg										


	(	Сечение		для і	Усилие прикрег		Наимено-	
Марка	эскиз	no3.	cocmaв	M	<u> </u>	Q, kH	вание или марка металла	Примеча ние
	0 01103	1		кН·м	-17,6		Momasisia	
-		2	<b>∟</b> 63x5		-0,2	0,2	-	
-		3	<u></u> 56x5		-0,3	0,1	-	
		4	<b>∟</b> 56x5		-0,3	0,1	-	
		5	<b>∟</b> 50x5		-0,4			
		6	<b>∟</b> 50x5		-0,4			
-		7	<b>∟</b> 50x5		-0,4		-	
-		8 9	<b>∟</b> 50x5		-0,4		-	
-		10	<b>L</b> 45x4 <b>L</b> 45x4		-0,6 -0,6			
-		11	<b>L</b> 45x4		-0,6			
		12	<b>∟</b> 45x4		-0,6		-	
		13	<b>∟</b> 40x4		-0,6			
		14	<b>∟</b> 40x4		-0,6			
-		15	<b>∟</b> 40x4		-0,6		-	
-		16	<b>∟</b> 40x4		-0,6		-	
-		17	<b>∟</b> 70x6 <b>∟</b> 45x4		-12,9 -0,6		-	
-		19	<u> </u>		-0,6			
-		20	<u></u> 40x4		-0,6			
		21	40x4		-0,6		-	
		22	<b>∟</b> 40x4		-0,6			
24,0		23	<b>∟</b> 40x4		-0,6			
ПМС-24,0		24	<b>∟</b> 40x4		-0,6		С345-5-ГК	
		25	<b>∟</b> 40x4		-0,6		-	
-		26	<b>L</b> 40x4		-0,6		-	
-		27	<u></u> 40x4		-0,6 -0,6		-	
-		29	<b>L</b> 40x4		-0,6			
-		30	<b>∟</b> 40x4		-0,6		-	
		31	<b>∟</b> 45x4		-0,6		-	
		32	<b>∟</b> 45x4		-0,6			
		33	<b>∟</b> 45x4		-0,6			
-		34	<b>∟</b> 45x4		-0,6		-	
-		35	<b>∟</b> 50x4		-0,4	0.0	-	
-		36	<b>∟</b> 63x5 <b>∟</b> 63x5		-0,2 -0,2	0,2	-	
-		38			-12,9	0,2	-	
-		39			-12,9		-	
-		40	<b>∟</b> 70x6		-12,9		-	
		41	<b>∟</b> 70x6		-12,9			
		42	<b>∟</b> 45x4		-0,6		_	
-		43	<b>∟</b> 40x4		-0,6		-	
-		44	<b>L</b> 40x4		-0,6	0.1	-	
-		45	<b>∟</b> 56x5 <b>∟</b> 40x4		-0,3 -0,6	0,1	-	
-		47	<b>L</b> 40x4		-0,6		-	
-		48	<b>∟</b> 45x4		-0,6		-	
		49	<b>∟</b> 45x4		-0,6		-	
	_	50	<b>∟</b> 45x4		-0,6			
		51	<b>∟</b> 45x4		-0,6			
-		52	<b>∟</b> 45x4		-0,6			
-		53	<b>L</b> 56x4		-0,6		-	
-		54	<b>L</b> 45x4 <b>L</b> 45x4		-0,6 -0,6		-	
-		56	<u> </u>		-0,6		-	
-		57	<b>∟</b> 50x5		8,0			
		58	<b>∟</b> 35x5		1,9		- С245-4-ГК	
ļ		59	<del>-</del> 6				]	
		60	<del>-</del> 8					


Сечение	Усилие для прикреплени	я Наимено-	
марка эскиз поз. состав	М N, кН Q, к кн·м	- Manka	Примеча— ние
1 <b>L</b> 80x6	-17,6		
2 <b>∟</b> 63x5	-0,2 0,2		
3 <b>∟</b> 56x5	-0,3 0,1		
4 <b>∟</b> 56x5	-0,3 0,1		
5 <b>L</b> 50x5	-0,4		
6 <b>∟</b> 50x5 7 <b>∟</b> 50x5	-0,4		
7	-0,4 -0,4		
9 <b>L</b> 45x4	-0,6		
10 <b>L</b> 45x4	-0,6		
11 <b>∟</b> 45x4	-0,6		
12 <b>L</b> 45x4	-0,6		
13 <b>L</b> 40x4	-0,6		
14 <b>L</b> 40x4	-0,6		
15 <b>∟</b> 40x4	-0,6		
16 <b>∟</b> 40x4	-0,6		
17 L 70x6	-12,9		
18	-0,6 -0,6		
20 <b>L</b> 40x4	-0,6		
21 <b>L</b> 40x4	-0,6		
22 <b>L</b> 40x4	-0,6		
23 <b>L</b> 40x4	-0,6		
23	-0,6	С345-5-ГК	
25 <b>L</b> 40x4	-0,6		
26 <b>∟</b> 40x4	-0,6		
27 <b>L</b> 40x4	-0,6		
28 <b>L</b> 40x4	-0,6		
29 <b>L</b> 40x4	-0,6		
30	-0,6 -0,6		
32 <b>L</b> 45x4	-0,6		
33 <b>∟</b> 45x4	-0,6		
34 <b>∟</b> 45x4	-0,6		
35 <b>∟</b> 50x4	-0,4		
36 <b>∟</b> 63x5	-0,2 0,2		
37 <b>∟</b> 63x5	-0,2 0,2		
38 <b>∟</b> 70x6	-12,9		
39 <b>∟</b> 70x6	-12,9 -12,9		
40 <b>L</b> 70x6	-12,9 -12,9		
42 <b>L</b> 45x4	-0,6		
43 <b>L</b> 40x4	-0,6		
44 <b>L</b> 40x4	-0,6		
45 <b>∟</b> 56x5	-0,3 0,1		
46 <b>∟</b> 40x4	-0,6		
47 <b>L</b> 40x4	-0,6		
48 <b>L</b> 45x4	-0,6		
49 <b>∟</b> 45x4 50 <b>∟</b> 45x4	-0,6		
50 <b>L</b> 45x4	-0,6 -0,6		
52 <b>L</b> 45x4	-0,6		
53 <b>L</b> 56x4	-0,6		
54 <b>∟</b> 45x4	-0,6		
55 <b>∟</b> 45x4	-0,6		
56 <b>∟</b> 45x4	-0,6		
57 <b>∟</b> 50x5	8,0		
58 <b>∟</b> 35x5	1,9	C245-4-ГК	
59 — 6			
60 - 8			

1 Указания по материалам, сварке,	защите,	изготовлению	и монтажу	строительных	конструкций	приведены
в пояснительной записке томе	4.4.1.					

						ЕПФ1-ПКС1.5.РС-П-ИЛО	04.03-ГЧ-045					
B00	_	-	-	1	_	Обустройство Песцового месторо Расширение кустов скважин N1		Обустройство Песцового месторождения Расширение кустов скважин N1, N5		Обустройство Песцового месторождения. Расширение кустов скважин N1, N5		
Изм.	Кол. уч.	Лист	N° goк.	Пogn.	Дата	'						
Разраб	разраб.		Калугина		27.07.22		Стадия	Лист	Листов			
Прове	рил	Шульги	Шульгина <i>Us</i> 27.0		27.07.22	Куст скважин N1, N5.	П		1			
Гл.спе	ц.	Колесо	β	R	27.07.22				ı			
						Прожекторная мачта с молниеотводом ПМС-24,00.	444					
Н.конп	np.	Филат	ова	Thous	27.07.22		🧁 ГИПРОВОСТОКНЕФТ		ТОКНЕФТЬ			
ГИП			юв	At THE	27.07.22		***					
	Формат A1 Файл ЕПФ1—ПКС1.5.PC—П—ИЛО.04.03—ГЧ—045_B00.dwg											

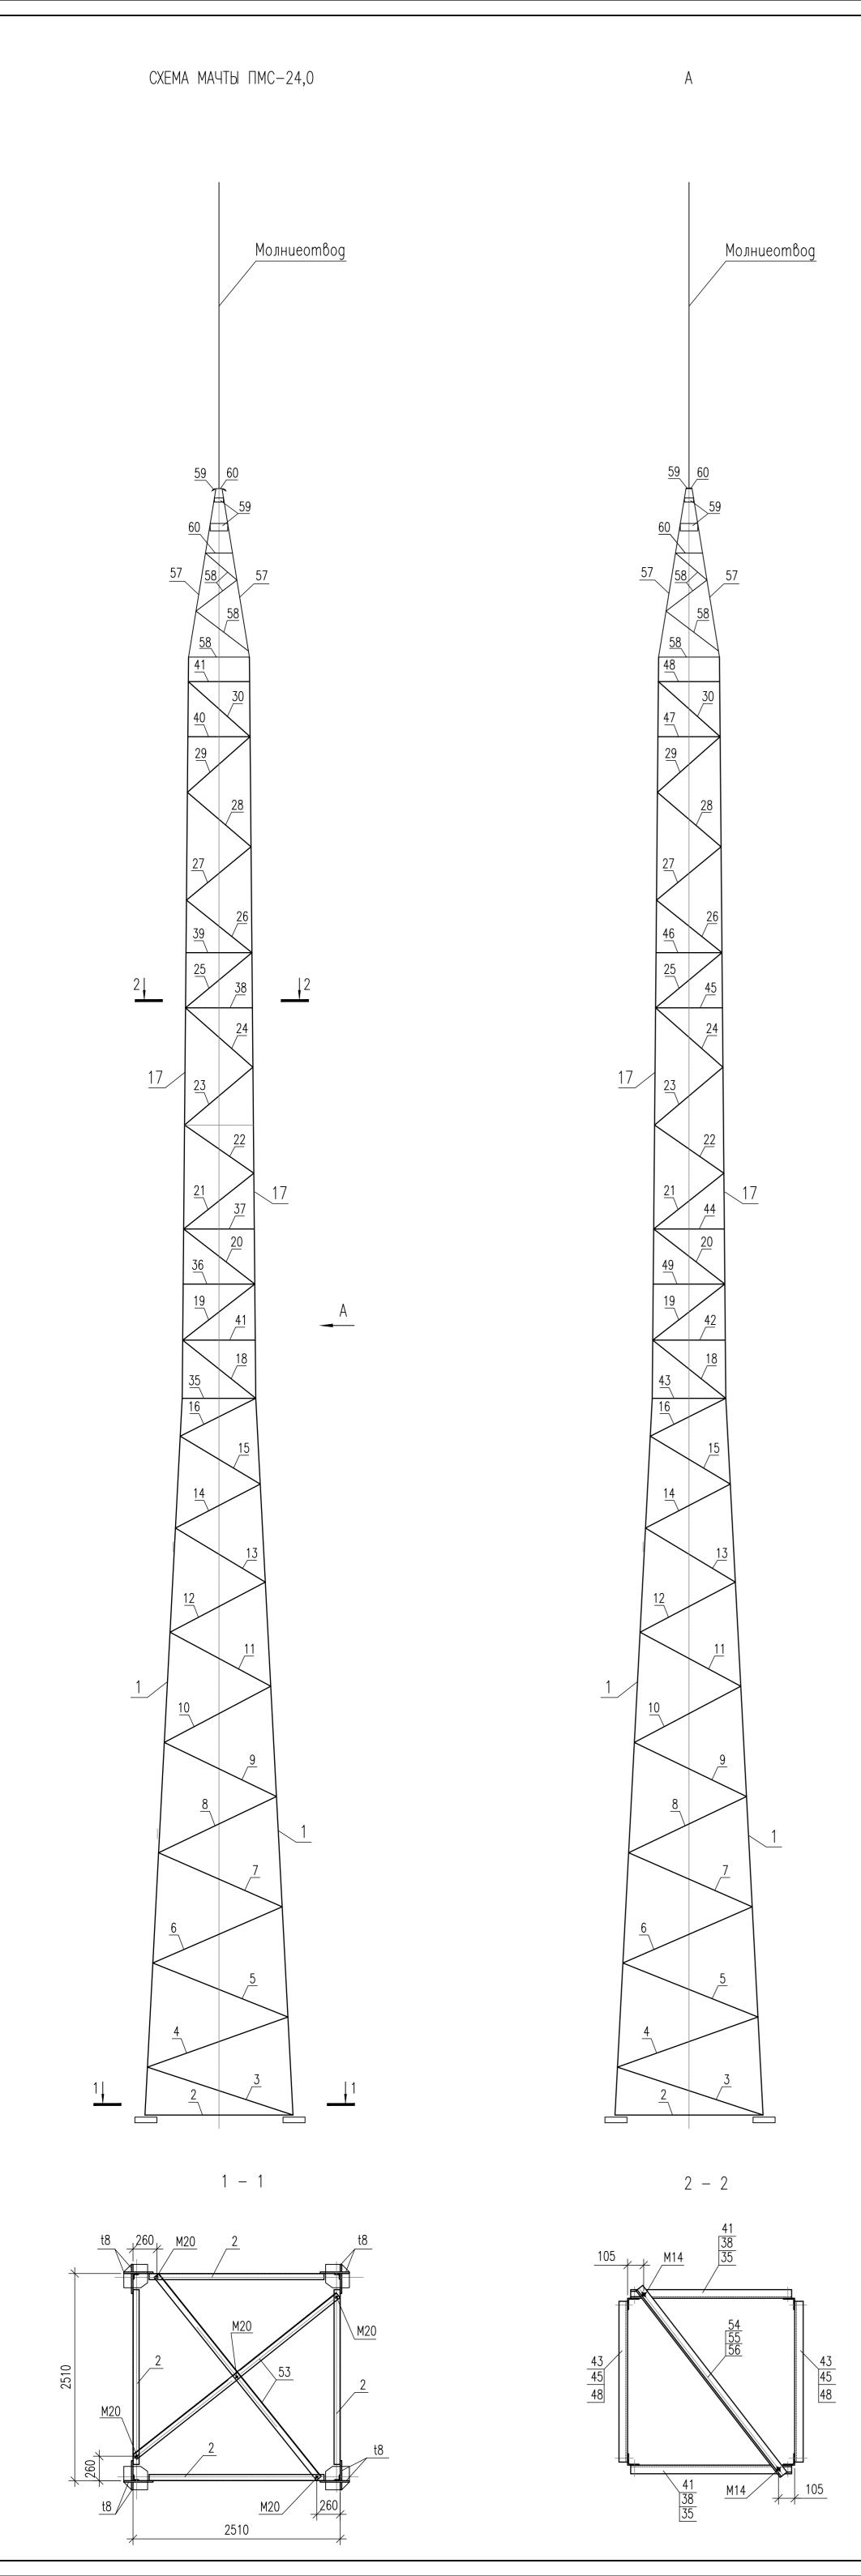

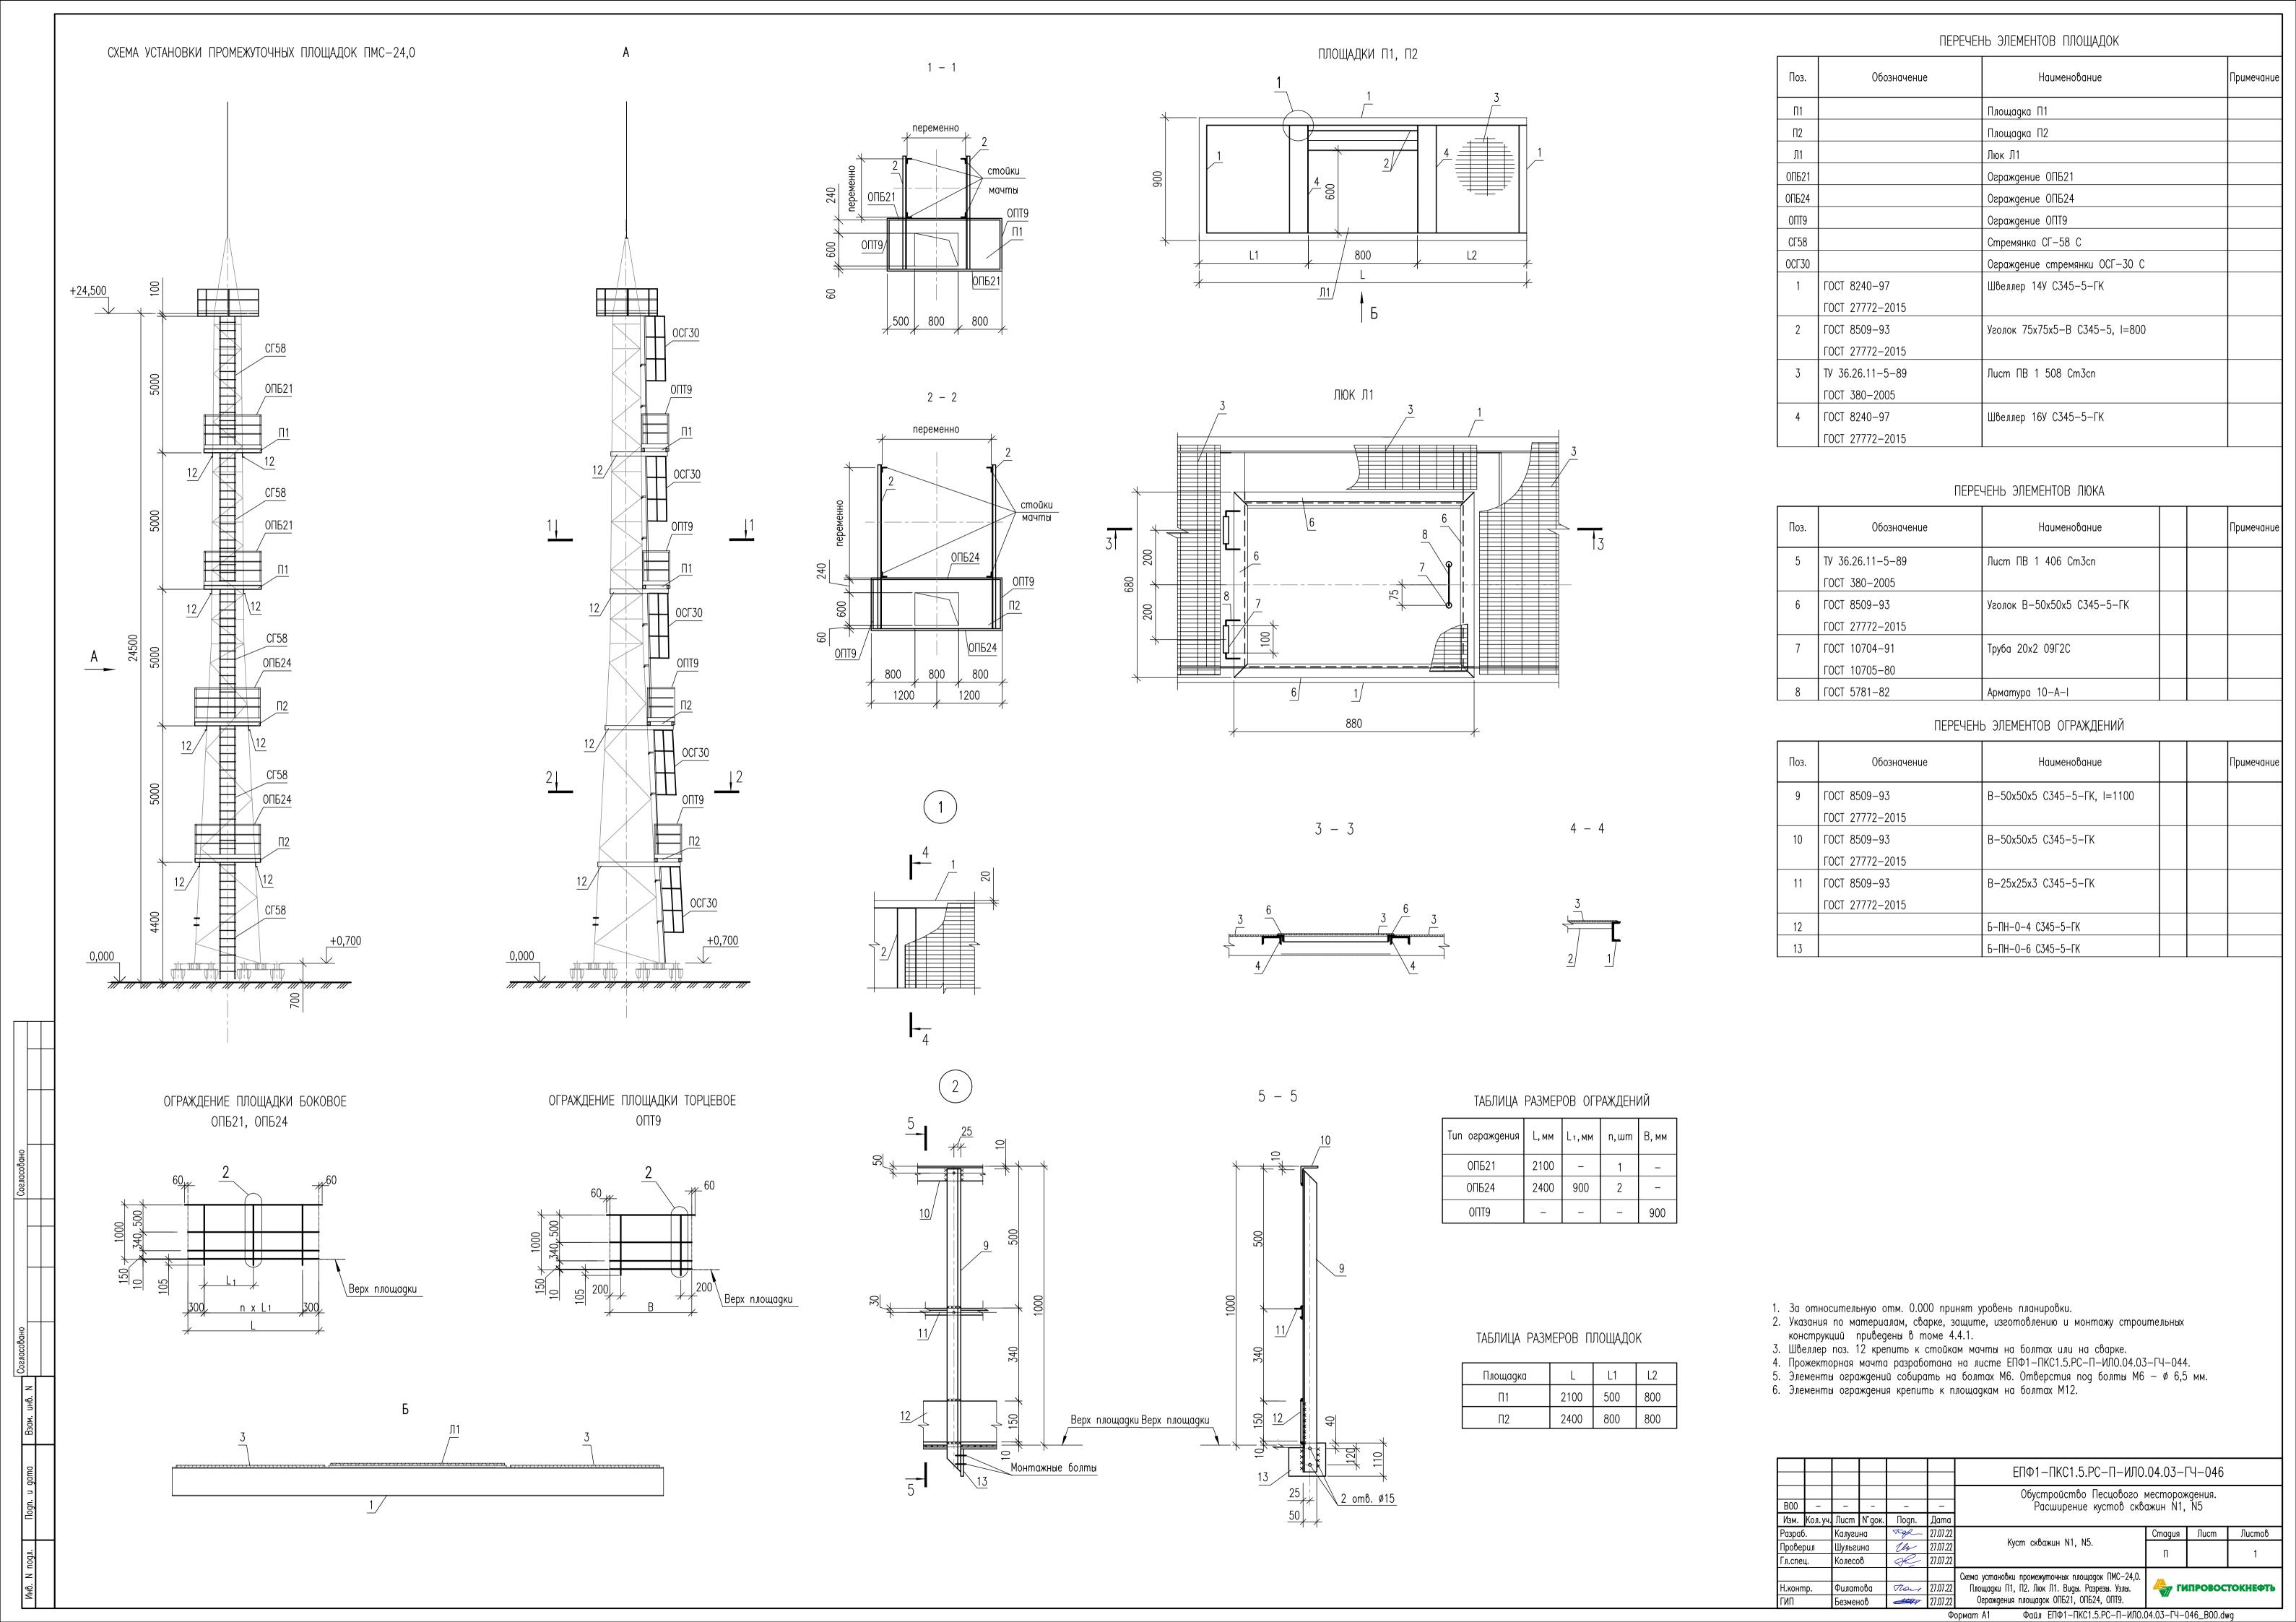

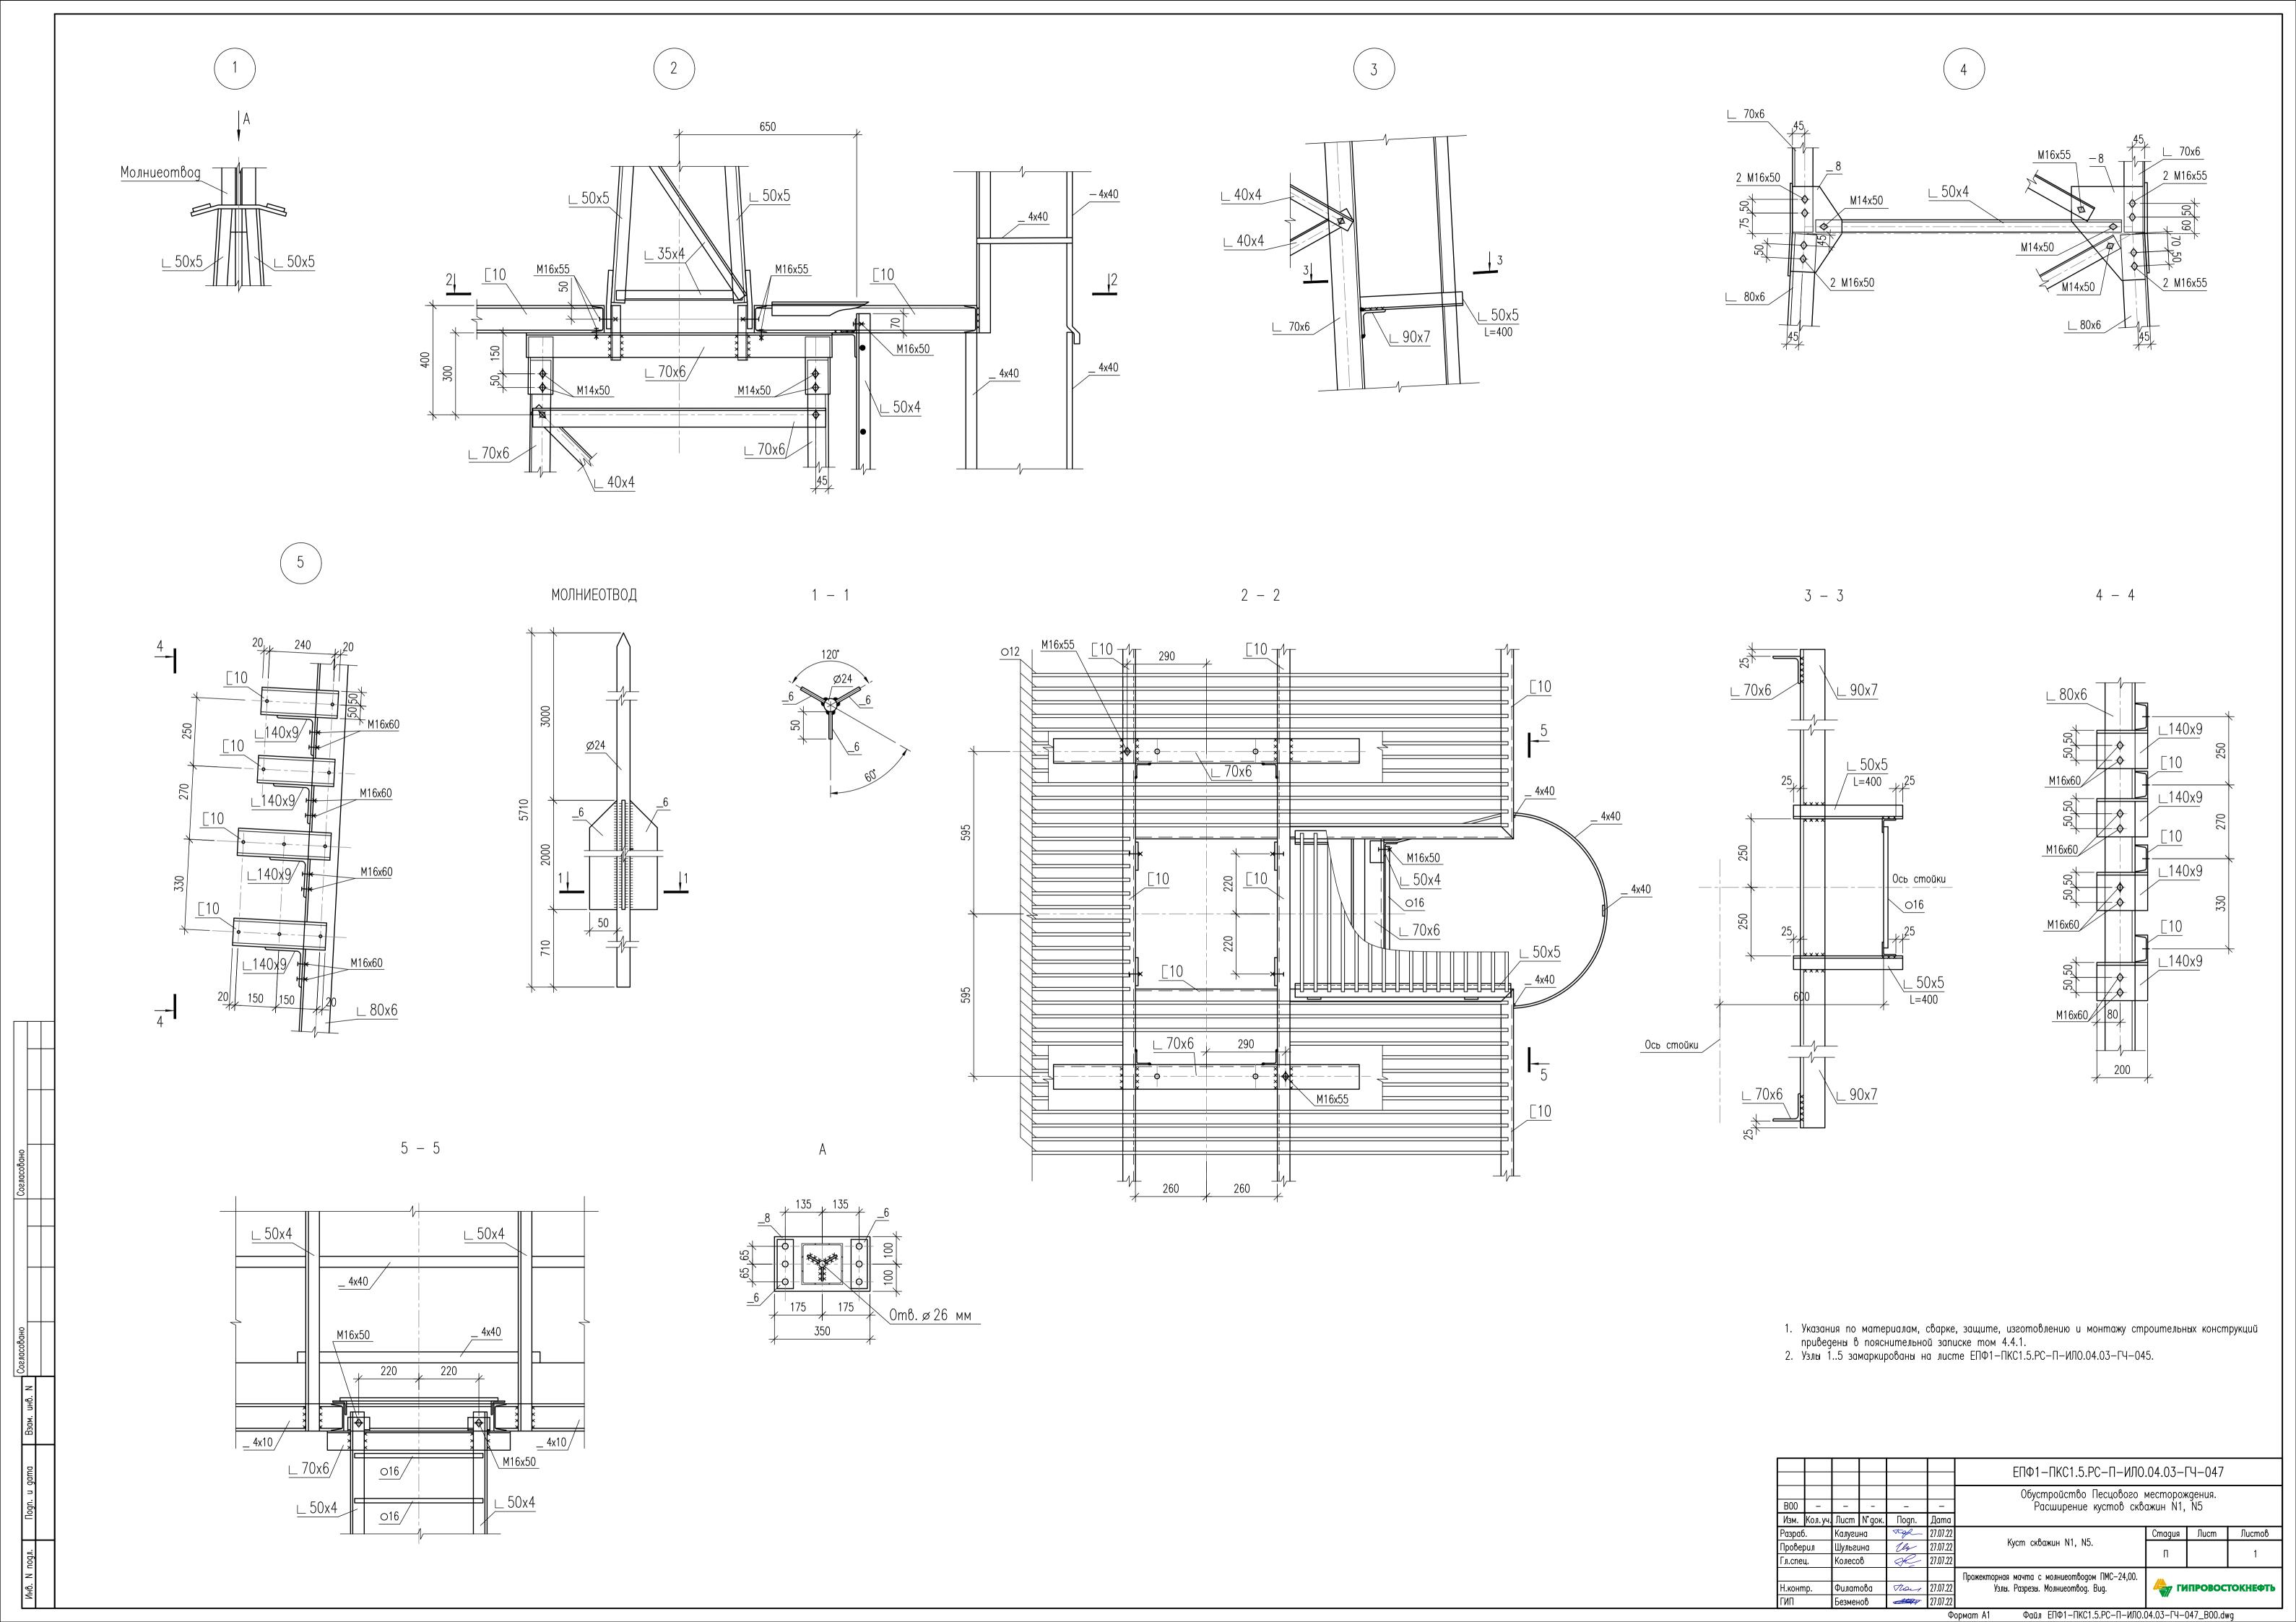

Номер п/п	Обозначени	е докум	ента	Наимен	нование документа	1	оследнего ия (версии)	
11/11	Раздел ПД N4 Часть ПДN4 ИЛО.04.03			Том 4.4.3 Раздел 4. Здания, строения и сооружения, входящие в инфраструктуру линейного объекта. Часть 4. Конструктивные и объемнопланировочные решения. Книга 3. Основные решения. Графическая часть			В00	
	MD5							
Н	аименование	файла		Дата и время последнего изменения файла		Размер ф	айла, байт	
Разд	ел ПД N4 Час ИЛО.04.03. <sub>]</sub>	, ,	4	27	.07.2022 14:30			
Характ	гер работы		Фамил	пия	Подпись	Дата по	дписания	
Разраб.		Райкон	ва Е.В.		Pasiel	27.07	7.2022	
Н. контр	).	Полик	ашина	E.B.	Pasif Thou	27.07.2022		
Утв. Безменов М			нов М.	В.	Story	27.07.2022		
Гл. инженер Попов Н.П.			_	Mont		27.07.2022		
			I	Раздел ПД N4 Часть ПДN4 ИЛО.04.03-УЛ		Лист	Листов	
удостоверяющий лист				ИЛО.04.03-УЛ			1	